



NHB. N

						Smart Lighting and Climate solution						
					-	Museum						
Изм.	Кол.	Лист	№ док.	Подпись	Дата							
Разра	б.						Стадия	Лист	Листов			
Разра	б.					Структура АСУ-0	РП	0.5.1	1			
Разра	б.						111	0.5.1	1			
Прове	рил					Схемы		Vannii a	2016			
	Менеджер					CACMBI		Умный д				
ГИП			План подвала	HomeLogicSoft.com								

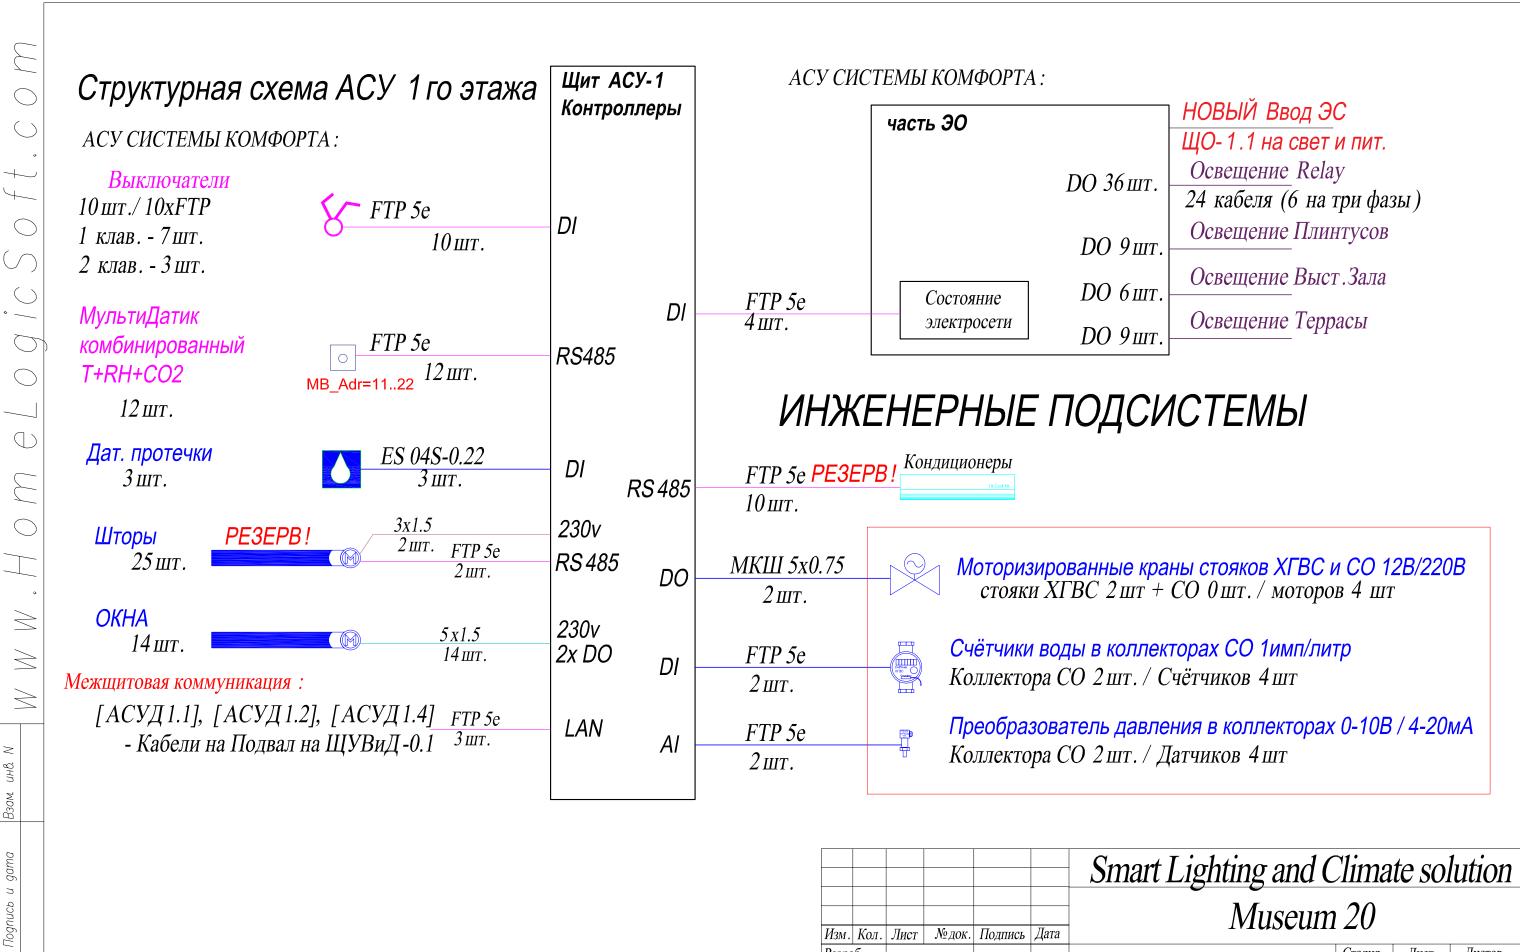


 \geq Инв.

						Smart Lighting and Climate solution						
						Museun						
Изм.	Кол.	Лист	№ док.	Подпись	Дата	Mascan	120					
Разра	б.						Стадия	Лист	Листов			
Разра	б.					Структура АСУ-1	РП	1.5.1	1			
Разра	б.						111	1.5.1	1			
Пров	ерил					Схемы		Van ii i	· · · · · · · · · · · · · · · · · · ·			
Мене,	джер							Умный дом				
ГИП	*				План 1 этажа на отм.0.000	HomeLogicSoft.com						

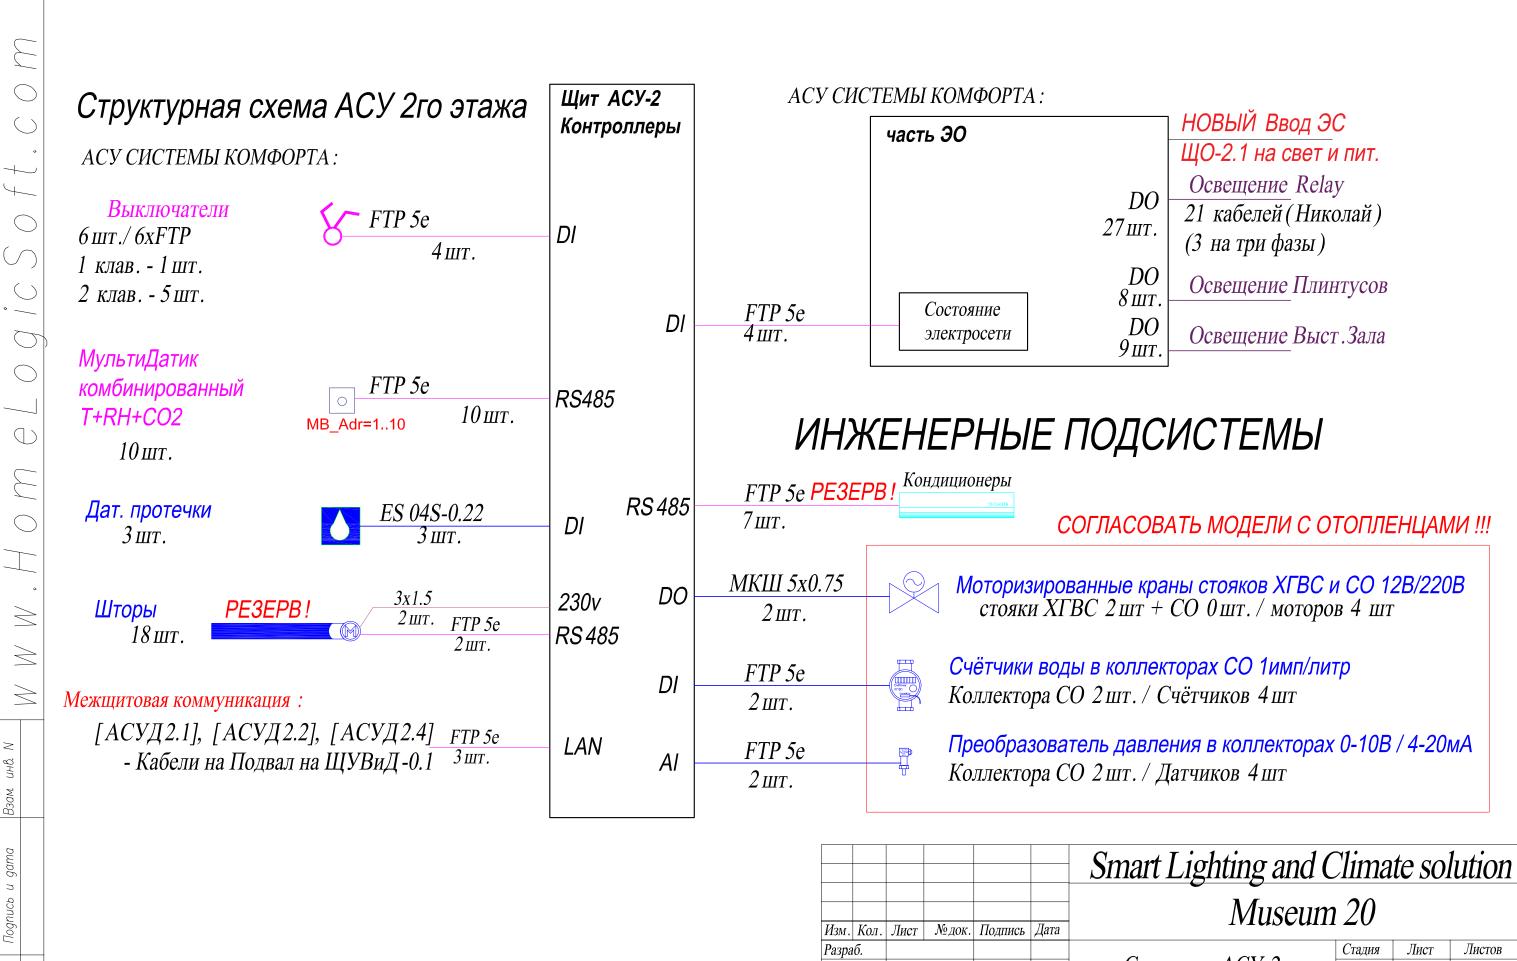


 \geq Инв.

						Smart Lighting and Climate solution					
						Museum 20					
Изм.	Кол.	Лист	№ док.	Подпись	Дата						
Разра	б.					C + CYY 2	Стадия	Лист	Листов		
Разра	б.					Структура АСУ-2	РП	2.5.1	1		
Разра	б.						111	2.3.1	1		
Прове	рил					Схемы	Умный дом				
	Менеджер					<u> </u>	1	, ,			
гип			Π лан 2 этажа на отм. ± 3.900	HomeLogicSoft.com							

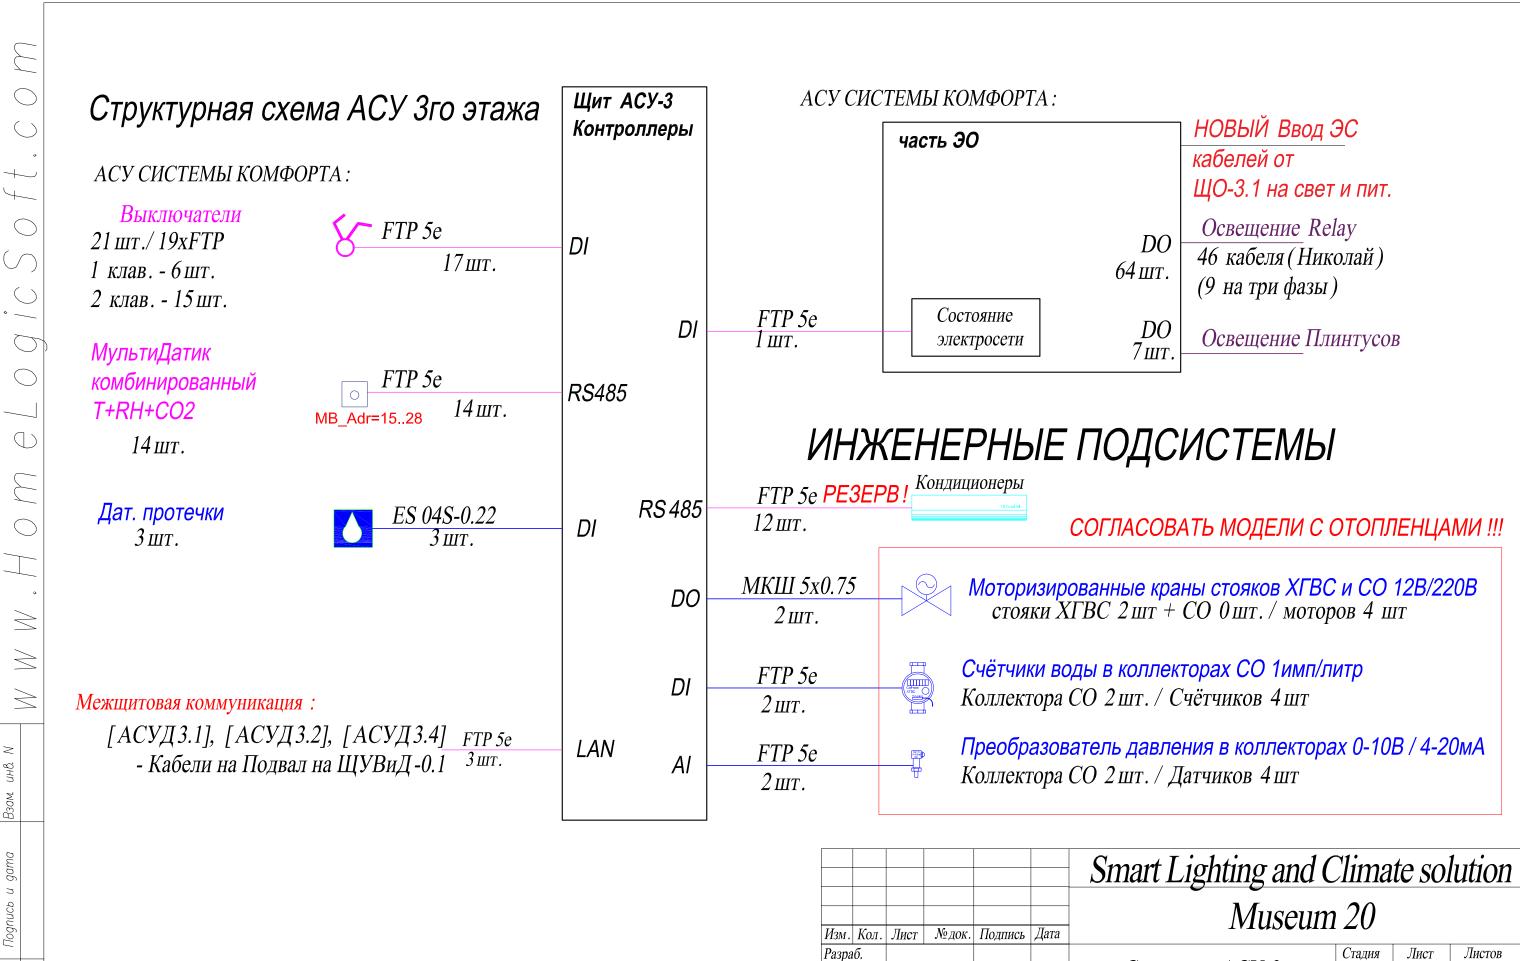

 \geq Инв.

						Smart Lighting and Climate solution						
Изм.	Кол	Лист	№ док.	Подпись	Дата	Museum	20					
<u>Разра</u>		JINCI	ждок.	Подпись	дин		Стадия	Лист	Листов			
Разра						Структура АСУ-3	РΠ	3.5.1	1			
Разра	б.						111	3.3.1	_			
Прове	рил					Схемы		Vvan ні п	· OM			
Менеджер ГИП					<u> </u>	Умный дом						
		Π лан 3 этажа на отм. ± 7.800	HomeLogicSoft.com									

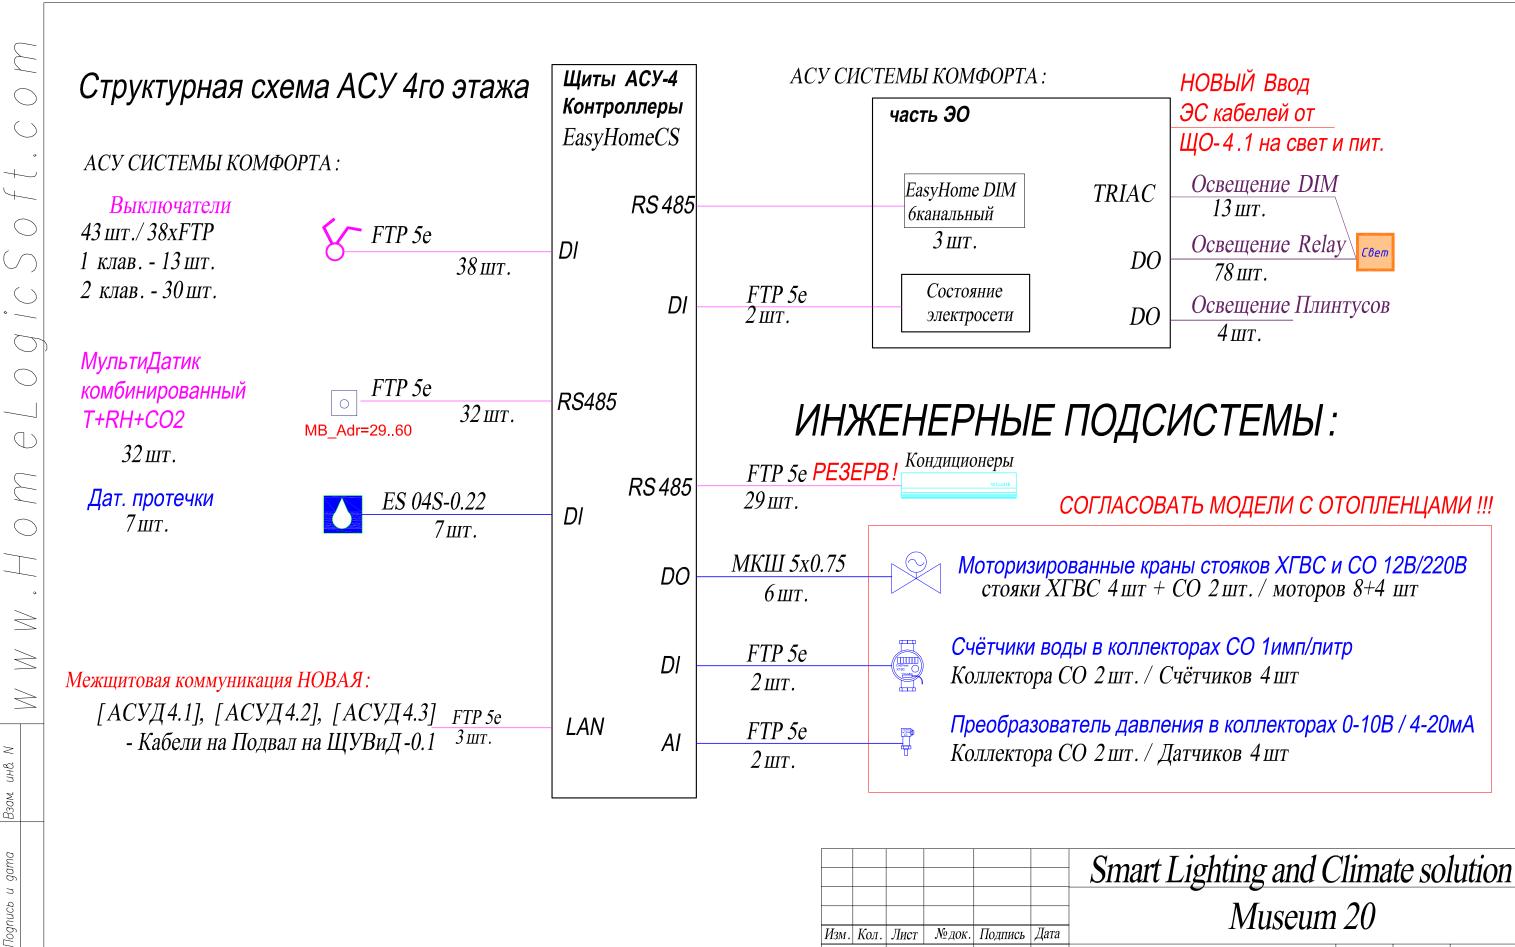

				Smart Lighting and Chimate solution Museum 20			
Изм. Кол. Л	Лист № док.	Подпись ,	Дата	TVI GOCGIII	2 0		
Разраб.					Стадия	Лист	Листо
Разраб.				Структура АСУ-4	РП	4.5.1	1
Разраб.					111	7.5.1	1
Проверил				Схемы	1)M
Менеджер				11 1 '			
ГИП				План 4 этажа	4 этажа HomeLogicSoft.		11.com

Инв. N подл.

Таблиц	а расключени	я EasyHomePL0	C5.2 [EH.0.1]
Переменная	Порт	Источник	Назначение
IN.FreeAI-1	ADI1	Пд.К.0.1.1	Преобразователь давления в
IN.FreeAI-2	ADI2	Пд.К.0.1.2	колл. CO 0.1(IN.Protechka2-1)
IN.FreeAI-3	ADI3	Пд.К.0.2.1	Преобразователь давления в
IN.FreeAI-4	ADI4	Пд.К.0.2.2	колл. CO 0.2(IN.Protechka2-2)
IN.Counter-1	ADI5	Сч.К.0.1.1	Счёткики воды в коллекторе СС
IN.Counter-2	ADI6	Сч.К.0.1.2	0.1(IN.Protechka2-3)
IN.Counter-3	ADI7	Сч.К.0.2.1	Счёткики воды в коллекторе СС
IN.Counter-4	ADI8	Сч.К.0.2.2	0.2(IN.Protechka2-4)
IN.Protechka1-1	ADI9	Пр.0.02.2	Протечки пом .0.02
IN.Protechka1-2	ADI10	Пр.0.02.3	Протечки пом .0.03
IN.Protechka1-3	ADI11	Пр.0.03.3	Протечки пом .0.03
IN.Protechka1-4	ADI12	Пр.0.04.4	Протечки пом .0.04
IN.Protechka1-5	ADI13	Пр.0.05.1	Протечки пом .0.05
IN.Protechka1-6	ADI14	Пр.0.06.1	Протечки пом .0.06
IN.Protechka1-7	ADI15	Пр.0.16.1	Протечки пом .0.16
IN.Protechka1-8	ADI16	Пр.0.19.1	Протечки пом .0.19
IN.ElAlarm-1	DI17	AC OK	C FH P1 DDC 100
IN.HlthAlarm-1	DI18	Batt Low	— Сигналы с БП P1 DRC-180
IN.ElAlarm-2	DI19	Ввод QF.1	Состояние ввода
IN.Switch-150	DI20	В.0.01.1 1 кл	Выключатель пом.0.01
IN.Switch-151	DI21	В.0.01.1 2 кл	Выключатель пом.о.от
IN.Switch-152	DI22	В.0.05.1 1 кл	Выключатель пом.0.05
IN.Switch-153	DI23	В.0.12.1 1 кл	Выключатель пом.0.11
IN.Switch-154	DI24	В.0.13.1 1 кл	Выключатель пом.0.13
IN.Switch-155	DI25	В.0.14.1 1 кл	Выключатель пом.0.14
IN.Switch-156	DI26	В.0.14.1 2 кл	Выключатель пом.о.14
IN.Switch-157	DI27	В.0.15.1 1 кл	Выключатель пом.0.14
IN.Switch-158	DI28	В.0.16.1 1 кл	Выключатель пом.0.16
IN.Switch-159	DI29	В.0.17.1 1 кл	Выключатель пом.0.17
IN.Switch-160	DI30	В.0.17.1 2 кл	ДЫКЛЮЧАТСЛЬ ПОМ.U.1 /
IN.Switch-161	DI31	В.0.18.1 1 кл	Выключатель пом.0.17
IN.Switch-162	DI32	В.0.19.1 1 кл	Выключатель пом.0.19

	Таблица расключения EasyHomePLC5.2 [EH.0.1]												
Переменная	U, V; L	AB	Обозн. PLC	Порт	Наименование	Назначение							
OUT.LightNO-83	220V AC		L1	DO1	C.0.32.1	Освещение пом.0.32							
OUT.LightNO-84	220V AC		L2	DO2	C.0.20.1	Освещение пом.0.20							
OUT.LightNO-85	220V AC		L3	DO3	C.0.29.1	Освещение пом.0.29							
OUT.LightNO-86	220V AC		L4	DO4	C.0.21.1	Освещение пом.0.21							
OUT.LightNO-87	220V AC		L5	DO5	C.0.22.1	Освещение пом.0.22							
OUT.LightNO-88	220V AC		L6	DO6	C.0.34.1	Освещение пом.0.34							
OUT.LightNO-89	220V AC		L7	DO7	C.0.23.1	Освещение пом.0.23							
OUT.LightNO-90	220V AC		L8	DO8	C.0.24.1	Освещение пом.0.24							
OUT.LightNO-91	220V AC		L9	DO9	C.0.25.1	Освещение пом.0.25							

Таблица расключения EasyHomeExt9Relays [RL.0.1.1]												
Переменная	U, V; L	AB	Обозн . PLC	Порт	Наименование	Назначение						
OUT.LightNO-92	220V AC		L10	DO1	C.0.26.1	Освещение пом.0.26						
OUT.LightNO-93	220V AC		L11	DO2	C.0.27.1	Освещение пом.0.27						
OUT.LightNO-94	220V AC		L12	DO3	C.0.33.1							
OUT.LightNO-95	220V AC		L13	DO4	C.0.33.2	Освещение пом.0.33						
OUT.LightNO-96	220V AC		L14	DO5	C.0.33.3							
OUT.LightNO-97	220V AC		L15	DO6	C.0.28.1	Освещение пом.0.28						
OUT.LightNO-98	220V AC		L16	DO7	C.0.30.1	Освещение пом.0.30						
OUT.LightNO-99	220V AC		L17	DO8	C.0.31.1	Освещение пом.0.31						
OUT.LightNO-100	220V AC		L18	DO9	C.0.37.1	Освещение пом.0.37						

	Таблиц	а раскл	тючения	EasyH	IomeExt9Relays [RL	.0.1.2]
Переменная	U, V; L	AB	Обозн. PLC	Порт	Наименование	Назначение
OUT.LightNO-101	220V AC		L19	DO1	C.0.14.1	Освещение пом.0.14
OUT.LightNO-102	220V AC		L20	DO2	C.0.17.1	Освещение пом.0.17
OUT.LightNO-103	220V AC		L21	DO3	C.0.35.1	Освещение пом.0.35
OUT.LightNO-104	220V AC		L22	DO4	C.0.38.1	Освещение пом.0.38
OUT.LightNO-105	220V AC		L23	DO5	C.0.15.1	Освещение пом.0.15
OUT.LightNO-106	220V AC		L24	DO6	C.0.16.1	Освещение пом.0.16
OUT.LightNO-107	220V AC		L25	DO7	C.0.18.1	Освещение пом.0.18
OUT.LightNO-108	220V AC		L26	DO8	C.0.19.1	Освещение пом.0.19
OUT.LightNO-109	220V AC		L27	DO9		

Табли	Таблица расключения EasyHomePLC5.2 [EH.0.1]										
Переменная	Порт	Назначение	Привязка								
OUT.FreeDO-1	A 01		Ст.0.02								
OUT.FreeDO-2	A 02	Перекрытие	Ст.0.03								
OUT.FreeDO-3	A 03	стояки ХГВС	Ст.0.06								
OUT.FreeDO-4	A 04		CT.0.19								
	A 05		-								
	A 06		-								

Табли	Габлица расключения EasyHomePLC5.2 [EH.0.1]									
Приложение	Порт	Назначение	Привязка							
	1.RS232									
	3.RS485	Система кондиционирования 0 го этажа	Блоки сопряжения в кондиционерах 2 шт							
	2.RS232									
	4.RS485	Контроль температуры и контроль уровня С О 2	Датчик комбинированный 9 шт							

						Smart Lighting and Climate solution						
						Museum 20						
Изм.	Кол.	Лист	№ док.	Подпись	Дата							
Разра	ıб.						Стадия	Лист	Листов			
Разра						Цоколёвка ЕН0.1 в АСУ-0	РП	0.6.1	2			
Разра	ıб.						111	0.011	_			
Проверил						Цоколёвки АСУ-0	Vigner					
Мене	Ленеджер			цоколовки 1103-0	Умный дом							
ГИП						План подвала	HomeLogicSoft.com					

(\
(\subset
(
	১
\rightarrow	$\overline{}$
4	_
(
(_ \
< -	
Ō	5
(
_	
(
((
(\bigcirc
_	
	১
-	\geq
-	\geq
-	\geq
инв. М	
Взам. с	

ノ)
)	
ı	
\	
)	
_	
_	
_	
)	
)	
_	
_	
۵.	
>	
>	
>	
>	
_	
>	

Инв. И подл. Подпись и дата

Переменная	Порт	Источник	Назначение	
IN.Switch-169	ADI1	В.0.20.1 1 кл		
IN.Switch-170	ADI2	В.0.20.1 2 кл	Выключатель пом.0.33	
IN.Switch-171	ADI3	В.0.21.1 1 кл	_	
IN.Switch-172	ADI4	В.0.21.1 2 кл	Выключатель пом.0.34	
IN.Switch-173	ADI5	В.0.22.1 1 кл	D 0.04	
IN.Switch-174	ADI6	В.0.22.1 2 кл	Выключатель пом.0.34	
IN.Switch-175	ADI7	В.0.23.1 1 кл		
IN.Switch-176	ADI8	В.0.23.1 2 кл	Выключатель пом.0.24	
IN.Switch-177	ADI9	В.0.25.1 1 кл		
IN.Switch-178	ADI10	В.0.25.1 2 кл	Выключатель пом.0.26	
IN.Switch-179	ADI11	В.0.24.1 1 кл	Выключатель пом.0.24	
IN.Switch-180	ADI12	В.0.27.1 1 кл	Выключатель пом.0.33	
IN.Switch-181	ADI13	В.0.28.1 1 кл		
IN.Switch-182	ADI14	В.0.28.1 2 кл	Выключатель пом.0.28	
IN.Switch-183	ADI15	В.0.29.1 1 кл	Выключатель пом.0.33	
IN.Switch-184	ADI16	В.0.29.1 2 кл		
IN.Switch-185	DI17	В.0.30.1 1 кл	D 0.20	
IN.Switch-186	DI18	В.0.30.1 2 кл	Выключатель пом.0.30	
IN.Switch-187	DI19	В.0.31.1 1 кл	Выключатель пом.0.31	
IN.Switch-188	DI20	В.0.31.1 2 кл	Быключатель пом.о.э г	
IN.Switch-189	DI21	В.0.32.1 1 кл	Выключатель пом.0.33	
IN.Switch-190	DI22	В.0.32.1 2 кл	Выключатель пом.о.ээ	
IN.Switch-191	DI23	В.0.35.1 1 кл	Выключатель пом.0.35	
IN.Switch-192	DI24	В.0.35.1 2 кл		
IN.Switch-193	DI25	В.0.34.1 1 кл	Выключатель пом.0.34	
IN.Switch-194	DI26	B.0.34.1		
IN.Switch-195	DI27	В.0.34.2 1 кл	Выключатель пом.0.34	
IN.Switch-196	DI28	B.0.34.2		
IN.Switch-197	DI29	В.0.36.11 кл	Выключатель пом.0.36	
IN.Switch-198	DI30	В.0.37.1 1 кл	Выключатель пом.0.37	
IN.Switch-199	DI31	В.0.38.1 1 кл	Выключатель пом.0.33	
IN.Switch-200	DI32	В.0.39.1 1 кл	Выключатель пом.0.39	

Переменная U, V; L AB Обозн. PLC Порт OUT.LightNO-110 220V AC L1 DOI	Наименование С.0.12.1	Назначение
OUT.LightNO-110 220V AC L1 DO1	C.0.12.1	
2207116		Освещение пом.0.12
OUT.LightNO-111 220V AC L2 DO2	C.0.13.1	Освещение пом.0.13
OUT.LightNO-112 220V AC L3 DO3	C.0.10.1	Освещение пом.0.10
OUT.LightNO-113 220V AC L4 DO4	C.0.33.3	Освещение пом.0.33
OUT.LightNO-114 220V AC L5 DO5	C.0.11.1	Освещение пом.0.11
OUT.LightNO-115 220V AC L6 DO6	C.0.08.1	Освешение пом.0.08
OUT.LightNO-116 220V AC L7 DO7	C.0.08.2	Освещение пом.о.ов
OUT.LightNO-117 220V AC L8 DO8	C.0.09.1	Освешение пом.0.09
OUT.LightNO-118 220V AC L9 DO9	C.0.09.2	Освещение пом.о.оэ

Таблица расключения EasyHomeExt9Relays [RL.0.2.1]									
Переменная	U, V; L	AB	Обозн. PLC	Порт	Наименование	Назначение			
OUT.LightNO-119	220V AC		L10	DO1	C.0.02.1	Освешение пом.0.02			
OUT.LightNO-120	220V AC		L11	DO2	C.0.02.2	Освещение пом.0.02			
OUT.LightNO-121	220V AC		L12	DO3	C.0.03.1	Освешение пом.0.03			
OUT.LightNO-122	220V AC		L13	DO4	C.0.03.2	Освещение пом.0.03			
OUT.LightNO-123	220V AC		L14	DO5	C.0.04.1	Освещение пом.0.04			
OUT.LightNO-124	220V AC		L15	DO6	C.0.06.1	Освешение пом.0.06			
OUT.LightNO-125	220V AC		L16	DO7	C.0.06.2	Освещение пом.о.оо			
OUT.LightNO-126	220V AC		L17	DO8	C.0.01.1	Освещение пом.0.01			
OUT.LightNO-127	220V AC		L18	DO9					

Таблица расключения EasyHomeExt9Relays [RL.0.2.2]								
Переменная	U, V; L	AB	Обозн. PLC	Порт	Наименование	Назначение		
OUT.LightNO-128	220V AC		L19	DO1	C.0.05.1	Освещение пом.0.05		
OUT.LightNO-129	220V AC		L20	DO2	C.0.36.1	Освещение пом.0.36		
OUT.LightNO-130	220V AC		L21	DO3	C.0.39.1	Освещение пом.0.39		
OUT.LightNO-131	220V AC		L22	DO4	C.0.07.2			
OUT.LightNO-132	220V AC		L23	DO5	C.0.07.3			
OUT.LightNO-133	220V AC		L24	DO6	C.0.07.1 A	Освещение пом.0.07		
OUT.LightNO-134	220V AC		L25	DO7	C.0.07.1B			
OUT.LightNO-135	220V AC		L26	DO8	C.0.07.1C			
OUT.LightNO-136	220V AC		L27	DO9				

Таблиг	Таблица расключения EasyHomePLC5.2E [EH.0.2]							
Переменная	Порт	Назначение	Привязка					
	A 01		-					
	A 02		-					
	A 03		-					
	A 04		-					
	A 05		-					
	A 06		-					

Таблица расключения EasyHomePLC5.2E [EH.0.2]							
Приложение	Порт	Назначение	Привязка				
	1.RS232						
	3.RS485						
	2.RS232						
	4.RS485						

						Smart Lighting and Climate solution				
Изм	Кол.	Лист	№ док.	Подпись	Дата	Museum	20			
Разра		JIMCI	л≅док.	ПОДПИСЬ	дата		Стадия	Лист	Листов	
Разра						Цоколёвка ЕН0.2 в АСУ-0	РΠ	0.6.2	2	
Разра	ıб.						111	0.0.2	2	
Пров	ерил					Цоколёвки АСУ-0		Умный д	014	
Мене,	джер					цоколовки ис 3-0				
ГИП						План подвала HomeLogicSoft.c			п.сот	

	\bigcirc
	\bigcirc
	٥
_	\leftarrow
	\bigcirc
1	
	/)
	\bigcirc
٥	_
	\bigcirc
	$\overline{}$
_	
	\cup
	\geq
	_
_	
	٠,
	\geq
	\geq
	_
	\geq
	\rightarrow

Взам. инв. N

Подпись и дата

Инв. И подл.

Переменная	Порт	я EasyHomePLC Источник	Назначение	
IN.Counter-1	ADI1	Сч.К.1.1.1	Счёткики воды в коллекторе СС	
IN.Counter-2	ADI2	Сч.К.1.1.2	1.1(IN.Protechka2-7)	
IN.Counter-3	ADI3	Сч.К.1.2.1	` ,	
	ADI4	Сч.К.1.2.2	Счёткики воды в коллекторе (1.2(IN.Protechka2-8)	
IN.Counter-4	ADI4	Пд.К.1.1.1	, ,	
IN.FreeAI-1		, ,	Преобразователь давления в	
IN.FreeAI-2	ADI6	Пд.К.1.1.2	колл. CO 1.1(IN.Protechka2-5)	
IN.FreeAI-3	ADI7	Пд.К.1.2.1	Преобразователь давления в	
IN.FreeAI-4	ADI8	Пд.К.1.2.2	колл. CO 1.2(IN.Protechka2-6)	
	ADI9			
	ADI10			
	ADI11			
	ADI12			
	ADI13			
IN.Protechka1-9	ADI14	Пр.1.08.1	Протечки пом.1.08	
IN.Protechka1-10	ADI15	Пр.1.11.1	Протечки пом .1.11	
IN.Protechka1-11	ADI16	Пр.1.16.1	Протечки пом.1.16	
	DI17			
	DI18			
IN.Switch-130	DI19	В.1.07.1 1 кл	Выключатель пом.1.07	
IN.Switch-131	DI20			
IN.Switch-132	DI21	В.1.09.1 1 кл		
IN.Switch-133	DI22	В.1.09.1 2 кл	D 1.00	
IN.Switch-134	DI23	В.1.09.2 1 кл	Выключатель пом.1.09	
IN.Switch-135	DI24	В.1.09.4 1 кл		
IN.Switch-136	DI25	В.1.08.1 1 кл	Выключатель пом.1.08	
IN.Switch-137	DI26			
IN.Switch-138	DI27			
IN.Switch-139	DI28			
IN.ElAlarm-3	DI29	AC OK	Current of EE D1 DDC 100	
IN.HlthAlarm-2	DI30	Batt Low	— Сигналы с БП P1 DRC-180	
IN.ElAlarm-4	DI31	Автомат QF1	Вводной автомат	
	DI32		Ранее УЗО F1 Эл.штор	

Таблица расключения EasyHomePLC5.2 [EH.1.1]										
Переменная	U, V; L	AB	Обозн. PLC	Порт	Наименование	Назначение				
OUT.LightNO-20	220V AC		L1	DO1	C.1.17.1	Освещение пом.1.17				
OUT.LightNO-21	220V AC		L2	DO2	C.1.15.1	Освещение пом.1.15				
OUT.LightNO-22	220V AC		L3	DO3	C.1.15.2	Освещение пом.1.13				
OUT.LightNO-23	220V AC		L4	DO4	C.1.18.1	Освещение пом.1.18				
OUT.LightNO-24	220V AC		L5	DO5	C.1.04.1	Освещение пом.1.04				
OUT.LightNO-25	220V AC		L6	DO6	C.1.04.2	Освещение пом.1.04				
OUT.LightNO-26	220V AC		L7	DO7	C.1.16.1	Освещение пом.1.16				
OUT.LightNO-27	220V AC		L8	DO8	C.1.05.1	Освещение пом.1.05				
OUT.LightNO-28	220V AC		L9	DO9	C.1.02.1	Освещение пом .1.02				

Таблица расключения EasyHomeExt9Relays [RL.1.1.1]								
Переменная	U, V; L	AB	Обозн. PLC	Порт	Наименование	Назначение		
OUT.LightNO-29	220V AC		L10	DO1	C.1.02.2A			
OUT.LightNO-30	220V AC		L11	DO2	C.1.02.2B	Освещение пом.1.02		
OUT.LightNO-31	220V AC		L12	DO3	C.1.02.2C			
OUT.LightNO-32	220V AC		L13	DO4	C.1.01.1A			
OUT.LightNO-33	220V AC		L14	DO5	C.1.01.1B			
OUT.LightNO-34	220V AC		L15	DO6	C.1.01.1C	Освещение пом.1.01		
OUT.LightNO-35	220V AC		L16	DO7	C.1.01.2			
OUT.LightNO-36	220V AC		L17	DO8	C.1.01.3			
OUT.LightNO-37	220V AC		L18	DO9	C.1.12.1	Освещение пом.1.12		

	Таблица расключения EasyHomeExt9Relays [RL.1.1.2]									
Переменная	U, V; L	AB	Обозн. PLC	Порт	Наименование	Назначение				
OUT.LightNO-38	220V AC		L19	DO1	C.1.01.4A					
OUT.LightNO-39	220V AC		L20	DO2	C.1.01.4B	Освещение пом.1.01				
OUT.LightNO-40	220V AC		L21	DO3	C.1.01.4C					
OUT.LightNO-41	220V AC		L22	DO4	C.1.05.1	Освещение пом.1.05				
OUT.LightNO-42	220V AC		L23	DO5	C.1.07.1	Освещение пом.1.07				
OUT.LightNO-43	220V AC		L24	DO6	C.1.08.1	Освешение пом.1.08				
OUT.LightNO-44	220V AC		L25	DO7	C.1.08.2	освещение пом.т.ов				
OUT.LightNO-45	220V AC		L26	DO8	C.1.09.1	Освещение пом.1.09				
OUT.LightNO-46	220V AC		L27	DO9	C.1.11.1	Освещение пом.1.11				

Таблица расключения EasyHomePLC5.2 [EH.1.1]							
Переменная	Порт	Назначение	Привязка				
OUT.FreeDO-1	A 01	Перекрытие	Ст.1.11				
OUT.FreeDO-2	A 02	стояки ХГВС	Ст.1.16				
	A 03		-				
	A 04		-				
	A 05		÷				
	A 06	_	-				

Таблица расключения EasyHomePLC5.2 [EH.1.1]									
Приложение	Порт	Назначение	Привязка						
	1.RS232								
	3.RS485	Система кондиционирования 1 го этажа	Блоки сопряжения в кондиционерах 10 шт						
	2.RS232	Шторы 25шт	через адаптер RS232-485						
	4.RS485	Контроль температуры и контроль уровня СО2	Датчик комбинированный 12 шт						

						Smart Lighting and C	Clima	te soi	lution
Изм	Кол.	Лист	№ док.	Подпись	Дата	Museum	20		
Разра		JIHCI	л-док.	Подпись	дата		Стадия	Лист	Листов
Разра						Цоколёвка ЕН1.1 в АСУ-1	РП	1.6.1	4
Разра	аб.							11011	
Пров	ерил					Цоколёвки АСУ-1	Умный дом		OM
Мене	джер					,			
ГИП	_					Π лан 1 этажа на отм. 0.000	Ноп	HomeLogicSoft.com	

		-
)
)
_	· ·	,
		
)
()
)
۰		
		,
)
	5	-
)
_		-
	`` 	
	\ \{\}	-
		-

_	
)`)
)	
)	
,	
_	
)	
_	
.	
<u>^</u>	
_	
>	

Инв. N подл. Подпись и дата Взам. инв. N

Переменная	Порт	EasyHomePLC5.	Назначение
IN.Switch-140	ADI1	В.1.15.1 1 кл	Tidona tenne
IN.Switch-141	ADI2	В.1.15.1 2 кл	Выключатель пом.1.15
IN.Switch-142	ADI3	В.1.17.1 1 кл	Выключатель пом .1.17
IN.Switch-143	ADI4		DBIRGIO ILITERID HOM .1.17
IN.Switch-144	ADI5	В.1.18.1 1 кл	
IN.Switch-145	ADI6	В.1.18.1 2 кл	Выключатель пом .1.18
IN.Switch-146	ADI7	В.1.09.3 1 кл	Выключатель пом .1.09
IN.Switch-147	ADI8	В.1.11.1 1 кл	
	ADI9	D.1.11.1 1 KJ	Выключатель пом .1.11
N.Switch-148	ADI9 ADI10		
IN.Switch-149	ADI10 ADI11		
	ADI12		
	ADI13		
	ADI14		
	ADI15		
	ADI16		
	DI17		
	DI18		
	DI19		
	DI20		
	DI21		
	DI22		
	DI23		
	DI24		
	DI25		
	DI26		
	DI27		
	DI28		
	DI29		
	DI30 DI31		
	DI31 DI32		

	Таблица расключения EasyHomePLC5.2E [EH.1.2]									
Переменная	U, V; L	AB	Обозн. PLC	Порт	Наименование	Назначение				
OUT.LightNO-47	220V AC		L1	DO1	C.1.06.1A					
OUT.LightNO-48	220V AC		L2	DO2	C.1.06.1B					
OUT.LightNO-49	220V AC		L3	DO3	C.1.06.1C					
OUT.LightNO-50	220V AC		L4	DO4	C.1.06.2A					
OUT.LightNO-51	220V AC		L5	DO5	C.1.06.2B	Освещение пом.1.06				
OUT.LightNO-52	220V AC		L6	DO6	C.1.06.2C					
OUT.LightNO-53	220V AC		L7	DO7	C.1.06.3A					
OUT.LightNO-54	220V AC		L8	DO8	C.1.06.3B					
OUT.LightNO-55	220V AC		L9	DO9	C.1.06.3C					

Таблица расключения EasyHomeExt9Relays [RL.1.2.1]								
Переменная	U, V; L	AB	Обозн. PLC	Порт	Наименование	Назначение		
OUT.LightNO-56			L10	DO1	С.Пл.1.01	Плинтус в пом.1.01		
OUT.LightNO-57			L11	DO2	С.Пл.1.05	Плинтус в пом.1.05		
OUT.LightNO-58			L12	DO3	С.Пл.1.03	Плинтус в пом.1.03		
OUT.LightNO-59			L13	DO4	С.Пл.1.13	Плинтус в пом.1.13		
OUT.LightNO-60			L14	DO5	С.Пл.1.14	Плинтус в пом.1.14		
OUT.LightNO-61			L15	DO6	С.Пл.1.14л	Плинтус лестницы .1.14 л		
OUT.LightNO-62			L16	DO7	С.Пл.1.14 п	Плинтус лестницы .1.14 п		
OUT.LightNO-63			L17	DO8	С.Пл.1.17	Плинтус в пом.1.17		
OUT.LightNO-64			L18	DO9	С.Пл.1.18	Плинтус в пом.1.18		

	Таблица расключения EasyHomeExt9Relays [RL.1.2.2]									
Переменная	U, V; L	AB	Обозн. PLC	Порт	Наименование	Назначение				
OUT.LightNO-65	220V AC		L19	DO1	ЩО 1.1-12.1А					
OUT.LightNO-66	220V AC		L20	DO2	ЩО 1.1-12.1В					
OUT.LightNO-67	220V AC		L21	DO3	ЩО 1.1-12.1С	Трёхфазные рейлы в выставочном зале				
OUT.LightNO-68	220V AC		L22	DO4	ЩО 1.1-12.2А	1.13				
OUT.LightNO-69	220V AC		L23	DO5	ЩО 1.1-12.2В					
OUT.LightNO-70	220V AC		L24	DO6	ЩО 1.1-12.2С					
OUT.LightNO-71	220V AC		L25	DO7						
OUT.LightNO-72	220V AC		L26	DO8						
OUT.LightNO-73	220V AC		L27	DO9						

Таблиг	Таблица расключения EasyHomePLC5.2E [EH.1.2]									
Переменная	Порт	Назначение	Привязка							
	A 01									
	A 02									
	A 03									
	A 04									
	A 05									
	A 06									

Таблиц	Таблица расключения EasyHomePLC5.2E [EH.1.2]								
Приложение	Порт	Назначение	Привязка						
	1.RS232								
	3.RS485								
	2.RS232								
	4.RS485								

						Smart Lighting and Climate solution						
Изм	Кол.	Лист	№ док.	Подпись	Лата	Museum	<i>20</i>					
<u>Разра</u>		JIHOI	у-док.	Подпись	дата		Стадия	Лист	Листов			
Разра	б.					Цоколёвка ЕН1.2 в АСУ-1	РП	1.6.2	4			
Разра	б.						111	1.0.2	7			
Прове	ерил					Цоколёвки АСУ-1		Vvan на п	OΜ			
Мене,	джер					'	Умный дом					
ГИП						План 1 этажа на отм. 0.000	Ноп	HomeLogicSoft.com				

Взам. инв. N

Подпись и дата

Инв. N подл.

Переменная	Порт	Источник	Назначение
	ADI1		
	ADI2		
	ADI3		
	ADI4		
	ADI5		
	ADI6		
	ADI7		
	ADI8		
	ADI9		
	ADI10		
	ADI11		
	ADI12		
	ADI13		
	ADI14		
	ADI15		
	ADI16		
	DI17		
	DI17		
	DI18		
	DI20		
	DI21		
	DI22		
	DI23		
	DI24		
	DI25		
	DI26		
	DI27		
	DI28		
IN.ElAlarm-5	DI29	AC OK	Сигналы с БП P5 DRC-180
IN.HlthAlarm-3	DI30	Batt Low	Сигналы с БП РЭ DKC-180
	DI31		
IN.ElAlarm-6	DI32	У3О F2	УЗО Окон

	Табли	ща рас	ключен	ия Easy	HomePLC5.2E [EH.	.1.3]			
Переменная	U, V; L	AB	Обозн. PLC	Порт	Наименование	Назначение			
OUT.MotorOpen-1	220V AC		L1	DO1	O.1.20.1+				
OUT.MotorClose-1	220V AC		L2	DO2	O.1.20.1-				
OUT.MotorOpen-2	220V AC		L3	DO3	O.1.20.2+				
OUT.MotorClose-2	220V AC		L4	DO4	O.1.20.2-				
OUT.MotorOpen-3	220V AC		L5	DO5	O.1.20.3+				
OUT.MotorClose-3	220V AC		L6	DO6	O.1.20.3-				
OUT.MotorOpen-4	220V AC		L7	DO7	O.1.20.4+				
OUT.MotorClose-4	220V AC		L8	DO8	O.1.20.4-				
OUT.MotorOpen-5	220V AC		L9	DO9	O.1.20.5+				

	Таблица расключения EasyHomeExt9Relays [RL.1.3.1]										
Переменная	U, V; L	AB	Обозн. PLC	Порт	Наименование	Назначение					
OUT.MotorClose-5	220V AC		L10	DO1	O.1.20.5-						
OUT.MotorOpen-6	220V AC		L11	DO2	O.1.20.6+						
OUT.MotorClose-6	220V AC		L12	DO3	O.1.20.6-						
OUT.MotorOpen-7	220V AC		L13	DO4	O.1.20.7+						
OUT.MotorClose-7	220V AC		L14	DO5	O.1.20.7-						
OUT.MotorOpen-8	220V AC		L15	DO6	O.1.20.8+						
OUT.MotorClose-8	220V AC		L16	DO7	O.1.20.8-						
OUT.MotorOpen-9	220V AC		L17	DO8	O.1.20.9+						
OUT.MotorClose-9	220V AC		L18	DO9	O.1.20.9-						

Таблица расключения EasyHomeExt9Relays [RL.1.3.2]									
Переменная	U, V; L	AB	Обозн. PLC	Порт	Наименование	Назначение			
OUT.MotorOpen-10	220V AC		L19	DO1	O.1.20.10+				
OUT.MotorClose-10	220V AC		L20	DO2	O.1.20.10-				
OUT.MotorOpen-11	220V AC		L21	DO3	O.1.20.11+				
OUT.MotorClose-11	220V AC		L22	DO4	O.1.20.11-				
OUT.MotorOpen-12	220V AC		L23	DO5	O.1.20.12+				
OUT.MotorClose-12	220V AC		L24	DO6	O.1.20.12-				
OUT.MotorOpen-13	220V AC		L25	DO7	O.1.20.13+				
OUT.MotorClose-13	220V AC		L26	DO8	O.1.20.13-				
	220V AC		L27	DO9					

Таблиц	Таблица расключения EasyHomePLC5.2E [EH.1.3]								
Переменная	Порт	Назначение	Привязка						
OUT.MotorOpen-14	A 01	Окно 1,20,14	O.1.20.14+						
OUT.MotorClose-14	A O2		O.1.20.14-						
	A 03		-						
	A 04		-						
	A 05		-						
	A 06	-	-						

Таблиц	Таблица расключения EasyHomePLC5.2E [EH.1.3]									
Приложение	Порт	Назначение	Привязка							
	1.RS232									
	3.RS485									
	2.RS232									
	4.RS485									

						Smart Lighting and Climate solution					
7.7	10	П	AC	П	π	Museum	20				
ИЗМ.	Кол.	Лист	№ док.	Подпись	Дата						
Разра	б.						Стадия	Лист	Листов		
Разра	б.					Цоколёвка ЕН1.3 в АСУ-1	РП	1.6.3	4		
Разра	б.						111	1.0.5	,		
Пров	ерил					Цоколёвки АСУ-1		Умный д	OM		
Мене,	джер					цоколовки и С 5 - 1					
ГИП	- 1					План 1 этажа на отм. 0.000	Hom	HomeLogicSoft.com			

ADI12	
ADI13	
ADI14	
ADI15	
ADI16	
DI17	
DI18	
DI19	
DI20	
DI21	
DI22	
DI23	
DI24	
DI25	
DI26	
DI27	
DI28	
DI29	
DI30	
DI31	
DI32	
1	

Таблица расключения EasyHomePLC5.2E [EH.1.4]

Источник

Порт

ADII
ADI2
ADI3
ADI4
ADI5
ADI6
ADI7
ADI8
ADI9
ADI10
ADI11

Переменная

	Таблица расключения EasyHomePLC5.2E [EH.1.4]										
Переменная	U, V; L	AB	Обозн. PLC	Порт	Наименование	Назначение					
OUT.LightNO-74	220V AC		L1	DO1	C.1.20.1A						
OUT.LightNO-75	220V AC		L2	DO2	C.1.20.1B	Трёхфазный рейл на Террасе					
OUT.LightNO-76	220V AC		L3	DO3	C.1.20.1 C						
OUT.LightNO-77	220V AC		L4	DO4	C.1.20.2A						
OUT.LightNO-78	220V AC		L5	DO5	C.1.20.2B	Трёхфазный рейл на Террасе					
OUT.LightNO-79	220V AC		L6	DO6	C.1.20.2 C						
OUT.LightNO-80	220V AC		L7	DO7	C.1.20.3A						
OUT.LightNO-81	220V AC		L8	DO8	C.1.20.3B	Трёхфазный рейл на Террасе					
OUT.LightNO-82	220V AC		L9	DO9	C.1.20.3 C						

Таблиц	Таблица расключения EasyHomePLC5.2E [EH.1.4]								
Переменная	Порт	Назначение	Привязка						
	A 01								
	A 02								
	A 03		-						
	A 04		-						
	A 05		-						
	A 06	_	-						

Таблица расключения EasyHomePLC5.2E [EH.1.4]								
Приложение	Порт	Назначение	Привязка					
	1.RS232							
	3.RS485							
	2.RS232							
	4.RS485							

						Smart Lighting and Climate solution						
Изм.	Кол.	Лист	№ док.	Подпись	Дата	Museum 20						
Разраб. Разраб. Разраб.							Стадия	Лист	Листов			
						Цоколёвка ЕН1.4 в АСУ-1	РП	1.6.4	4			
Проверил						Цоколёвки АСУ-1	Умный дом					
Менеджер						'						
ГИП						Π лан 1 этажа на отм. 0.000	HomeLogicSoft.com		oil.com			

TIopT ADI1 ADI2 ADI3 ADI4 ADI5	Источник Пд.К.2.1.1 Пд.К.2.1.2 Пд.К.2.2.1 Пд.К.2.2.2	Назначение Преобразователь давления в колл. CO 2.1(IN.Protechka2-9)
ADI2 ADI3 ADI4	Пд.К.2.1.2 Пд.К.2.2.1 Пд.К.2.2.2	
ADI3 ADI4	Пд.К.2.2.1 Пд.К.2.2.2	
ADI4	Пд.К.2.2.2	
	* '	Преобразователь давления в
ADI5		колл. CO 2.2(IN.Protechka2-10)
	Сч.К.2.1.1	Счёткики воды в коллекторе СО
ADI6	Сч.К.2.1.2	2.1(IN.Protechka2-11)
ADI7	Сч.К.2.2.1	Счёткики воды в коллекторе СО
ADI8	Сч.К.2.2.2	2.2(IN.Protechka2-12)
ADI9		
ADI10		
ADI11		
ADI12		
ADI13		
ADI14	Пр.2.05.1	Протечки пом .2.05
ADI15	Пр.2.06.1	Протечки пом.2.06
ADI16	•	Протечки пом.2.08
DI17	В.2.04.1 1 кл	
DI18	В.2.04.1 2 кл	Выключатель пом .2.04
DI19	В.2.05.1 1 кл	Выключатель пом.2.05
DI20		
DI21	В.2.14.1 1 кл	D 214
DI22	В.2.14.1 2 кл	Выключатель пом .2.14
DI23	В.2.11.1 1 кл	D
DI24	В.2.11.1 2 кл	Выключатель пом .2.10
DI25	В.2.12.1 1 кл	Выключатель пом .2.10
DI26	В.2.12.1 2 кл	Быключатель пом.2.10
DI27	В.2.16.1 1 кл	Выключатель пом .2.16
	В.2.16.1 2 кл	DBIKITUATUIB IIUM .2.10
DI29	AC OK	Сигналы с БП P1 DRC-180
	Batt Low	
	Автомат QF1	Вводной автомат Ранее УЗО F1 Эл.штор
	ADI7 ADI8 ADI9 ADI10 ADI11 ADI12 ADI13 ADI14 ADI15 ADI16 DI17 DI18 DI19 DI20 DI21 DI22 DI22 DI23 DI24 DI25 DI26 DI27 DI28	ADI7

	Табл	ица ра	сключен	ния Eas	yHomePLC5.2 [EH	2.1]
Переменная	U, V; L	AB	Обозн. PLC	Порт	Наименование	Назначение
OUT.LightNO-185	220V AC		L1	DO1	C.2.11.1	Освещение пом.2.11
OUT.LightNO-186	220V AC		L2	DO2	C.2.12.1	Освещение пом.2.12
OUT.LightNO-187	220V AC		L3	DO3	C.2.10.1	Освещение пом .2.10
OUT.LightNO-188	220V AC		L4	DO4	C.2.14.1	Освешение пом .2.14
OUT.LightNO-189	220V AC		L5	DO5	C.2.14.2	Освещение пом.2.14
OUT.LightNO-190	220V AC		L6	DO6	C.2.15.1	Освещение пом.2.15
OUT.LightNO-191	220V AC		L7	DO7	C.2.16.1	0
OUT.LightNO-192	220V AC		L8	DO8	C.2.16.2	Освещение пом .2.16
OUT.LightNO-193	220V AC		L9	DO9	C.2.05.1	Освещение пом.2.05

Таблица расключения EasyHomeExt9Relays [RL.2.1.1]									
Переменная	U, V; L	AB	Обозн. PLC	Порт	Наименование	Назначение			
OUT.LightNO-194	220V AC		L10	DO1	C.2.06.1	Освещение пом .2.06			
OUT.LightNO-195	220V AC		L11	DO2	C.2.08.1	Освещение пом .2.08			
OUT.LightNO-196	220V AC		L12	DO3	C.2.04.1	Освешение пом .2.04			
OUT.LightNO-197	220V AC		L13	DO4	C.2.04.2	Освещение пом.2.04			
OUT.LightNO-198	220V AC		L14	DO5	C.2.07.1	Освещение пом .2.07			
OUT.LightNO-199	220V AC		L15	DO6	C.2.03.1A				
OUT.LightNO-200	220V AC		L16	DO7	C.2.03.1B	Освещение пом .2.03			
OUT.LightNO-201	220V AC		L17	DO8	C.2.03.1 C				
OUT.LightNO-202	220V AC		L18	DO9	C.2.02.2	Освещение пом .2.02			

	Таблица расключения EasyHomeExt9Relays [RL.2.1.2]									
Переменная	U, V; L	AB	Обозн. PLC	Порт	Наименование	Назначение				
OUT.LightNO-203	220V AC		L19	DO1	C.2.02.1A					
OUT.LightNO-204	220V AC		L20	DO2	C.2.02.1B	Освещение пом .2.02				
OUT.LightNO-205	220V AC		L21	DO3	C.2.02.1C					
OUT.LightNO-206	220V AC		L22	DO4	C.2.01.1					
OUT.LightNO-207	220V AC		L23	DO5	C.2.01.2					
OUT.LightNO-208	220V AC		L24	DO6	C.2.01.4A	Освешение пом .2.01				
OUT.LightNO-209	220V AC		L25	DO7	C.2.01.4B	OCECUTIVE HOW .2.01				
OUT.LightNO-210	220V AC		L26	DO8	C.2.01.4C					
OUT.LightNO-211	220V AC		L27	DO9	C.2.01.3					

Табли	Таблица расключения EasyHomePLC5.2 [EH.2.1]							
Переменная	Порт	Назначение	Привязка					
OUT.FreeDO-1	A 01	Перекрытие	Ст.2.05					
OUT.FreeDO-2	A 02	стояки ХГВС	CT.2.08					
	A 03		-					
	A 04		-					
	A 05		-					
	A 06	-	_					

Таблиг	ца расключ	ения EasyHomePL	C5.2 [EH.2.1]
Приложение	Порт	Назначение	Привязка
	1.RS232		
	3.RS485	Система кондиционирования 2 го этажа	Блоки сопряжения в кондиционерах 7 шт
	2.RS232	Шторы 18шт	через адаптер RS232-485
	4.RS485	Контроль температуры и контроль уровня СО2	Датчик комбинированный 10 шт

						Smart Lighting and C	Clima	te sol	lution
		-	16		77	Museum	<i>20</i>		
	Кол.	Лист	№ док.	Подпись	Дата				
Разра	аб.					II " FIIO 1 ACTIO	Стадия	Лист	Листов
Разра						Цоколёвка ЕН2.1 в АСУ-2	РΠ	2.6.1	2
Разра	аб.						111	2.0.1	
Пров	ерил					Цоколёвки АСУ-2			OM
Мене	джер					,	1		
ГИП						Π лан 2 этажа на отм. $+3.900$	Hom	neLogicSo	оп.сот

\bigcirc
,
4
\bigcirc
· _
\bigcirc
\$
\geq
\geq

Взам. инв. N

Подпись и дата

Инв. И подл.

Переменная	Порт	Источник	Назначение
	ADI1		
	ADI2		
	ADI3		
	ADI4		
	ADI5		
	ADI6		
	ADI7		
	ADI8		
	ADI9		
	ADI10		
	ADI11		
	ADI12		
	ADI13		
	ADI14		
	ADI15		
	ADI16		
	DI17		
	DI18		
	DI19		
	DI20		
	DI21		
	DI22		
	DI23		
	DI24		
	DI25		
	DI26		
	DI27		
	DI28		
	DI29		
	DI30		
	DI31		
	DI32		

	Таблица расключения EasyHomePLC5.2E [EH.2.2]								
Переменная	U, V; L	AB	Обозн. PLC	Порт	Наименование	Назначение			
OUT.LightNO-212	220V AC	QF. Пл . 1	L1	DO1	С.Пл.2.01	Плинтус в пом .2.01			
OUT.LightNO-213	220V AC	QF.Пл.2	L2	DO2	С.Пл.2.07	Плинтус в пом .2.07			
OUT.LightNO-214	220V AC	QF. Пл.3	L3	DO3	С.Пл.2.09	Плинтус в пом .2.09			
OUT.LightNO-215	220V AC	QF. Пл .4	L4	DO4	С.Пл.2.10	Плинтус в пом .2.10			
OUT.LightNO-216	220V AC	QF.Пл.5	L5	DO5	С.Пл.2.13	Плинтус в пом .2.13			
OUT.LightNO-217	220V AC	QF.Пл.6	L6	DO6	С.Пл.2.17	Плинтус в пом .2.17			
OUT.LightNO-218	220V AC	QF.Пл.7	L7	DO7	С.Пл.2.15	Плинтус в пом.2.15			
OUT.LightNO-219	220V AC	QF. Пл .8	L8	DO8	С.Пл.2.13	Плинтус лестницы 2.13			
OUT.LightNO-220	220V AC		L9	DO9	-	-			

	Таблиц	а раскі	тючения	a EasyH	IomeExt9Relays [R	L.2.2.1]
Переменная	U, V; L	AB	Обозн. PLC	Порт	Наименование	Назначение
OUT.LightNO-221	220V AC		L19	DO1	ЩО 2.1-12.1А	
OUT.LightNO-222	220V AC		L20	DO2	ЩО 2.1-12.1В	
OUT.LightNO-223	220V AC		L21	DO3	ЩО 2.1-12.1С	Трёхфазные рейлы в выставочном зале
OUT.LightNO-224	220V AC		L22	DO4	ЩО 2.1-12.2А	2.09
OUT.LightNO-225	220V AC		L23	DO5	ЩО 2.1-12.2В	
OUT.LightNO-226	220V AC		L24	DO6	ЩО 2.1-12.2С	
OUT.LightNO-227	220V AC		L25	DO7	ЩО 2.1-16А	
OUT.LightNO-228	220V AC		L26	DO8	ЩО 2.1-16В	Колонны в выставочном зале 1.13
OUT.LightNO-229	220V AC		L27	DO9	ЩО 2.1-16С	

Таблиі	ца расключе	ения EasyHoi	nePLC5.2E [EH.2.2]
Переменная	Порт	Назначение	Привязка
	A 01		
	A 02		
	A 03		
	A 04		
	A 05		
	A 06		

Таблиц	а расключе	ния EasyHomePL	.C5.2E [EH.2.2]
Приложение	Порт	Назначение	Привязка
	1.RS232		
	3.RS485		
	2.RS232		
	4.RS485		

						Smart Lighting and C	Clima	te sol	lution
Изм.	Кол.	Лист	№ док.	Подпись	Дата	Museum	<i>20</i>		
Разра				, ,	,		Стадия	Лист	Листов
Разра						Цоколёвка ЕН2.2 в АСУ-2	РП	2.6.2	2
Разра	аб.						111	2.0.2	_
Пров	ерил					Цоколёвки АСУ-2		Умный д	OM
Мене	джер					'			
ГИП	-					Π лан 2 этажа на отм. $+3.900$	Hom	neLogicSo	п.сот

_	
подл.	
\geq	
NH6.	

Таблиц	а расключени	я EasyHomePLC	C5.2 [EH.3.1]
Переменная	Порт	Источник	Назначение
IN.FreeAI-1	ADI1	Пд.К.З.1.1	Преобразователь давления в
IN.FreeAI-2	ADI2	Пд.К.З.1.2	колл. CO 3.1(IN.Protechka2-5)
IN.FreeAI-3	ADI3	Пд.К.З.2.1	Преобразователь давления в
IN.FreeAI-4	ADI4	Пд.К.3.2.2	колл. CO 3.2(IN.Protechka2-6)
IN.Counter-1	ADI5	Сч.К.З.1.1	Счёткики воды в коллекторе СО
IN.Counter-2	ADI6	Сч.К.З.1.2	3.1 (IN.Protechka2-7)
IN.Counter-3	ADI7	Сч.К.З.2.1	Счёткики воды в коллекторе СО
IN.Counter-4	ADI8	Сч.К.3.2.2	3.2 (IN.Protechka2-8)
	ADI9		
IN.ElAlarm-6	ADI10	AC OK	G FF NA PRO 100
IN.HlthAlarm-3	ADI11	Batt Low	— Сигналы с БП P1 DRC-180
IN.ElAlarm-7	ADI12	Ввод QF.1	Состояние ввода
	ADI13		
IN.Protechka1-8	ADI14	Пр.3.07.1	Протечки пом.3.07
IN.Protechka1-9	ADI15	Пр.3.08.1	Протечки пом.3.08
IN.Protechka1-10	ADI16	Пр.3.10.1	Протечки пом.3.10
IN.Switch-75	DI17		
IN.Switch-76	DI18		
IN.Switch-77	DI19	В.3.02.1 1 кл	
IN.Switch-78	DI20	В.3.02.1 2 кл	Выключатель пом .3.02
IN.Switch-79	DI21	В.3.02.2 1 кл	
IN.Switch-80	DI22	В.3.08.1 1 кл	Выключатель пом.3.08
IN.Switch-81	DI23	В.3.03.1 1 кл	2.02
IN.Switch-82	DI24	В.3.03.1 2 кл	Выключатель пом .3.03
IN.Switch-83	DI25	В.3.04.1 1 кл	
IN.Switch-84	DI26	В.3.04.1 2 кл	T
IN.Switch-85	DI27	В.3.04.1 3 кл	Выключатель пом .3.04
IN.Switch-86	DI28	В.3.04.1 4 кл	
IN.Switch-87	DI29	В.3.05.1 1 кл	D
IN.Switch-88	DI30	В.3.05.1 2 кл	Выключатель пом .3.05
IN.Switch-89	DI31	В.3.06.1 1 кл	D
IN.Switch-90	DI32	В.3.06.1 2 кл	Выключатель пом.3.06

	Табл	ица рас	сключен	ния Eas	yHomePLC5.2 [EH	3.1]
Переменная	U, V; L	AB	Обозн. PLC	Порт	Наименование	Назначение
OUT.LightNO-105	220V AC		L1	DO1	C.3.13.1	Освещение пом .3.13
OUT.LightNO-106	220V AC		L2	DO2	C.3.13.2	Освещение пом. 3.13
OUT.LightNO-107	220V AC		L3	DO3	C.3.15.1	Освещение пом.3.15
OUT.LightNO-108	220V AC		L4	DO4	C.3.15.2	Освещение пом. 3.13
OUT.LightNO-109	220V AC		L5	DO5	C.3.20.1	Освещение пом.3.20
OUT.LightNO-110	220V AC		L6	DO6	C.3.20.2	Освещение пом .5.20
OUT.LightNO-111	220V AC		L7	DO7	C.3.23.1	Освещение пом .3.23
OUT.LightNO-112	220V AC		L8	DO8	C.3.21.1	Освещение пом .3.21
OUT.LightNO-113	220V AC		L9	DO9		

	Таблиц	а раск	тючени	a EasyH	IomeExt9Relays [RL	.3.1.1]
Переменная	U, V; L	AB	Обозн. PLC	Порт	Наименование	Назначение
OUT.LightNO-114	220V AC		L10	DO1	C.3.14.1	Освещение пом .3.14
OUT.LightNO-115	220V AC		L11	DO2	C.3.22.1	Освещение пом .3.22
OUT.LightNO-116	220V AC		L12	DO3	C.3.22.2	Освещение пом .5.22
OUT.LightNO-117	220V AC		L13	DO4	C.3.18.1	Освещение пом .3.18
OUT.LightNO-118	220V AC		L14	DO5	C.3.18.2	Освещение пом. 5.18
OUT.LightNO-119	220V AC		L15	DO6	C.3.17.1	Освещение пом.3.17
OUT.LightNO-120	220V AC		L16	DO7	C.3.12.1	O
OUT.LightNO-121	220V AC		L17	DO8	C.3.12.2	Освещение пом .3.12
OUT.LightNO-122	220V AC		L18	DO9		

	Таблица	а раскл	тючения	i EasyH	IomeExt9Relays [RL	.3.1.2]
Переменная	U, V; L	AB	Обозн. PLC	Порт	Наименование	Назначение
OUT.LightNO-123	220V AC		L19	DO1	C.3.11.1	Освешение пом.3.11
OUT.LightNO-124	220V AC		L20	DO2	C.3.11.2	Освещение пом.з.11
OUT.LightNO-125	220V AC		L21	DO3	C.3.16.1	Освешение пом. 3.16
OUT.LightNO-126	220V AC		L22	DO4	C.3.16.2	Освещение пом. 3.10
OUT.LightNO-127	220V AC		L23	DO5	C.3.09.1	Освещение пом.3.09
OUT.LightNO-128	220V AC		L24	DO6	C.3.07.1	Освещение пом .3.07
OUT.LightNO-129	220V AC		L25	DO7	C.3.08.1	Освещение пом .3.08
OUT.LightNO-130	220V AC		L26	DO8	C.3.10.1	Освещение пом.3.10
OUT.LightNO-131	220V AC		L27	DO9		

Табли	ца расклю	чения EasyHo	mePLC5.2 [EH.3.1]
Переменная	Порт	Назначение	Привязка
OUT.FreeDO-1	A 01	Перекрытие	Ст.3.08
OUT.FreeDO-2	A 02	стояки ХГВС	Ст.3.10
	A 03		-
	A 04		-
	A 05		=
	A 06		-

Табли	ща расключ	ения EasyHomePL	C5.2 [EH.3.1]
Приложение	Порт	Назначение	Привязка
	1.RS232		
	3.RS485	Система кондиционирования 3 го этажа	Блоки сопряжения в кондиционерах 12 шт
	2.RS232		
	4.RS485	Контроль температуры и контроль уровня СО2	Датчик комбинированный 14 шт

						Smart Lighting and C	Clima	te sol	lution
						Museum	20		
Изм.	Кол.	Лист	№ док.	Подпись	Дата	1110000111			
Разра	ıб.						Стадия	Лист	Листов
Разра	аб.					Цоколёвка ЕНЗ.1 в АСУ-3	РП	3.6.1	3
Разра	аб.					'	I III	3.0.1	3
Пров	ерил					Цоколёвки АСУ-3		Vianni	014
Мене	джер					'		Умный д	
гип	•					Π лан 3 этажа на отм. ± 7.800	Hon	neLogicSo	oft.com

Переменная	Порт	Источник	Назначение		
IN.Switch-91	ADI1	В.3.11.1 1 кл	Вышлинатель пом 3		
IN.Switch-92	ADI2	В.3.11.1 2 кл	Выключатель пом .3.1		
IN.Switch-93	ADI3	В.3.16.1 1 кл	D 0.16		
IN.Switch-94	ADI4	В.3.16.1 2 кл	Выключатель пом .3.16		
IN.Switch-95	ADI5	В.3.17.1 1 кл	5 244		
IN.Switch-96	ADI6	В.3.17.1 2 кл	Выключатель пом.3.12		
IN.Switch-97	ADI7	В.3.17.2 1 кл			
IN.Switch-98	ADI8	В.3.17.2 2 кл	Выключатель пом .3.18		
IN.Switch-99	ADI9	В.3.17.3 1 кл			
N.Switch-100	ADI10	В.3.17.3 2 кл	Выключатель пом.3.13		
N.Switch-101	ADI11	В.3.17.4 1 кл			
N.Switch-102	ADI12	В.3.17.4 2 кл	Выключатель пом .3.18		
N.Switch-103	ADI13	В.3.15.1 1 кл			
N.Switch-104	ADI14	В.3.15.1 2 кл	Выключатель пом .3.15		
N.Switch-105	ADI15	В.3.20.1 1 кл			
N.Switch-106	ADI16	В.3.20.1 2 кл	Выключатель пом .3.20		
N.Switch-107	DI17	В.3.23.1 1 кл			
N.Switch-108	DI18	В.3.23.1 2 кл	Выключатель пом .3.23		
N.Switch-109	DI19	В.3.22.1 1 кл			
N.Switch-110	DI20	В.3.22.1 2 кл	Выключатель пом .3.22		
N.Switch-111	DI21	В.3.26.1 1 кл	Выключатель пом .3.26		
N.Switch-112	DI22	В.3.14.1 1 кл	Выключатель пом .3.14		
N.Switch-113	DI23				
N.Switch-114	DI24				
N.Switch-115	DI25				
N.Switch-116	DI26				
N.Switch-117	DI27				
	DI28				
	DI29				
	DI30 DI31				

	Таблица расключения EasyHomePLC5.2E [EH.3.2]									
Переменная	U, V; L	AB	Обозн. PLC	Порт	Наименование	Назначение				
OUT.LightNO-132	220V AC		L1	DO1	C.3.06.1	Освещение пом. 3.06				
OUT.LightNO-133	220V AC		L2	DO2	C.3.06.2	Освещение пом. 3.00				
OUT.LightNO-134	220V AC		L3	DO3	C.3.05.1	Освещение пом. 3.05				
OUT.LightNO-135	220V AC		L4	DO4	C.3.05.2	Освещение пом .3.03				
OUT.LightNO-136	220V AC		L5	DO5	C.3.04.1A					
OUT.LightNO-137	220V AC		L6	DO6	C.3.04.1B	Освещение пом .3.04				
OUT.LightNO-138	220V AC		L7	DO7	C.3.04.1 C					
OUT.LightNO-139	220V AC		L8	DO8						
OUT.LightNO-140	220V AC		L9	DO9	C.3.26.1	Освещение пом.3.26				

Таблица расключения EasyHomeExt9Relays [RL.3.2.1]								
Переменная	U, V; L	AB	Обозн. PLC	Порт	Наименование	Назначение		
OUT.LightNO-141	220V AC		L10	DO1	C.3.04.2A			
OUT.LightNO-142	220V AC		L11	DO2	C.3.04.2B			
OUT.LightNO-143	220V AC		L12	DO3	C.3.04.2 C			
OUT.LightNO-144	220V AC		L13	DO4	C.3.04.3A			
OUT.LightNO-145	220V AC		L14	DO5	C.3.04.3B	Освещение пом .3.04		
OUT.LightNO-146	220V AC		L15	DO6	C.3.04.3 C			
OUT.LightNO-147	220V AC		L16	DO7	C.3.04.4A			
OUT.LightNO-148	220V AC		L17	DO8	C.3.04.4B			
OUT.LightNO-149	220V AC		L18	DO9	C.3.04.4 C			

Таблица расключения EasyHomeExt9Relays [RL.3.2.2]								
Назначение	Наименование	Порт	Обозн. PLC	AB	U, V; L	Переменная		
	C.3.03.1A	DO1	L19		220V AC	OUT.LightNO-150		
	C.3.03.1B	DO2	L20		220V AC	OUT.LightNO-151		
Освещение пом .3.03	C.3.03.1 C	DO3	L21		220V AC	OUT.LightNO-152		
	C.3.03.2A	DO4	L22		220V AC	OUT.LightNO-153		
	C.3.03.2B	DO5	L23		220V AC	OUT.LightNO-154		
	C.3.03.2C	DO6	L24		220V AC	OUT.LightNO-155		
Освещение пом.3.25	C.3.25.1	DO7	L25		220V AC	OUT.LightNO-156		
Освещение пом .3.02	C.3.02.1	DO8	L26		220V AC	OUT.LightNO-157		
1 Освещение пом. 3.02	C.3.02.2	DO9	L27		220V AC	OUT.LightNO-158		

Таблиг	Таблица расключения EasyHomePLC5.2E [EH.3.2]								
Переменная	Порт	Назначение	Привязка						
	A 01								
	A 02								
	A 03								
	A 04								
	A 05								
	A 06								

Таблица расключения EasyHomePLC5.2E [EH.3.2]							
Приложение	Порт	Назначение	Привязка				
	1.RS232						
	3.RS485						
	2.RS232						
	4.RS485						

						Smart Lighting and Climate solution						
	1/	П	Молом	Полежно	Лото	Museum	20					
Изм . Разра		Лист	№ док.	Подпись	Дата		Стадия	Лист	Листов			
Разра						Цоколёвка ЕНЗ.2 в АСУ-3	РΠ	3.6.2	3			
Разра	аб.						111	3.0.2	5			
Пров	ерил					Цоколёвки АСУ-3		Vмиста п	o_M			
Мене	еджер	ep			,	Умный дом						
ГИП						Π лан 3 этажа на отм. ± 7.800	HomeLogicSoft.com					

<u> </u>	
подл.	
\geq	
NHB.	

Переменная	Порт	EasyHomePLC.	Назначение
	ADI1		
	ADI2		
	ADI3		
	ADI4		
	ADI5		
	ADI6		
	ADI7		
	ADI8		
	ADI9		
	ADI10		
	ADI11		
	ADI12		
	ADI13		
	ADI14		
	ADI15		
	ADI16		
	DI17		
	DI18		
	DI19		
	DI20		
	DI21		
	DI22		
	DI23		
	DI24		
	DI25		
	DI26		
	DI27		
	DI28		
N.ElAlarm-8	DI29	AC OK	Сигналы с БП <i>P5 DRC-180</i>
N.HlthAlarm-4	DI30 DI31	Batt Low	

	Таблица расключения EasyHomePLC5.2E [EH.3.3]									
Переменная	U, V; L	AB	Обозн. PLC	Порт	Наименование	Назначение				
OUT.LightNO-159	220V AC		L1	DO1	C.3.01.2A					
OUT.LightNO-160	220V AC		L2	DO2	C.3.01.2B					
OUT.LightNO-161	220V AC		L3	DO3	C.3.01.2C					
OUT.LightNO-162	220V AC		L4	DO4	C.3.01.3A					
OUT.LightNO-163	220V AC		L5	DO5	C.3.01.3B	Освещение пом .3.01				
OUT.LightNO-164	220V AC		L6	DO6	C.3.01.3C					
OUT.LightNO-165	220V AC		L7	DO7	C.3.01.4A					
OUT.LightNO-166	220V AC		L8	DO8	C.3.01.4B					
OUT.LightNO-167	220V AC		L9	DO9	C.3.01.4C					

	Таблица расключения EasyHomeExt9Relays [RL.3.3.1]										
Переменная	U, V; L	AB	Обозн. PLC	Порт	Наименование	Назначение					
OUT.LightNO-168	220V AC		L10	DO1	C.3.01.5A						
OUT.LightNO-169	220V AC		L11	DO2	C.3.01.5B	Освещение пом .3.01					
OUT.LightNO-170	220V AC		L12	DO3	C.3.01.5C	Освещение пом. 5.01					
OUT.LightNO-171	220V AC		L13	DO4	C.3.01.1						
OUT.LightNO-172	220V AC		L14	DO5							
OUT.LightNO-173	220V AC		L15	DO6							
OUT.LightNO-174	220V AC		L16	DO7							
OUT.LightNO-175	220V AC		L17	DO8							
OUT.LightNO-176	220V AC		L18	DO9	С.Пл.З.Лст	Плинтус лестницы 3.19					

Таблица расключения EasyHomePLC5.2E [EH.3.3]								
Переменная	Порт	Назначение	Привязка					
OUT.LightNO-177	A 01	С.Пл.3.01	Плинтус в пом .3.01					
OUT.LightNO-178	A 02	С.Пл.3.09	Плинтус в пом .3.09					
OUT.LightNO-179	A 03	С.Пл.3.17	Плинтус в пом .3.17					
OUT.LightNO-180	A 04	С.Пл.3.19	Плинтус в пом .3.19					
OUT.LightNO-181	A 05	С.Пл.3.24	Плинтус в пом .3.24					
OUT.LightNO-182	A 06	С.Пл.3.21	Плинтус в пом .3.21					

Таблиц	Таблица расключения EasyHomePLC5.2E [EH.3.3]								
Приложение	Порт	Назначение	Привязка						
	1.RS232								
	3.RS485								
	2.RS232								
	4.RS485								

						Smart Lighting and C	Clima	te sol	lution
Mov (Var	Лист	Мо пок	Поличи	Лото	Museum	<i>20</i>		
Изм . Разра		Лист	№ док.	Подпись	Дата		Стадия	Лист	Листов
Разра						Цоколёвка ЕНЗ.З в АСУ-З	РП	3.6.3	3
Разра	ıб.						111	3.0.3	<i>J</i>
Пров	*					Цоколёвки АСУ-3		Умный д	OΜ
	джер					*		neLogicSo	
ГИП						Π лан 3 этажа на отм. ± 7.800	11011	iclogics	711.00111

>	
инв.	
Взам.	
Подпись и дата	
Инв. И подл.	

Переменная	ца расключени Порт	Источник	Назначение	
IN.Switch-1	ADI1	В.4.17.1 1 кл	Пазначение	
IN.Switch-2	ADI2	В.4.17.1 2 кл	Выключатель пом .4.17	
	ADI3	В.4.18.1 1 кл		
IN.Switch-3	ADI3	В.4.18.1 2 кл	Выключатель пом .4.18	
IN.Switch-4	ADI4 ADI5	В.4.20.1 1 кл		
IN.Switch-5	-		Выключатель пом.4.20	
IN.Switch-6	ADI6	В.4.20.1 2 кл		
IN.Switch-7	ADI7	В.4.40.1 1 кл	Выключатель пом .4.40	
IN.Switch-8	ADI8	В.4.40.1 2 кл	District William House	
IN.Switch-9	ADI9	В.4.21.1 1 кл	Выключатель пом .4.21	
IN.Switch-10	ADI10	В.4.21.1 2 кл	Быключатсль пом .4.21	
IN.Switch-11	ADI11	В.4.25.1 1 кл	D	
IN.Switch-12	ADI12	В.4.25.1 2 кл	Выключатель пом .4.25	
IN.Switch-13	ADI13	В.4.23.1 1 кл	D 400	
IN.Switch-14	ADI14	В.4.23.1 2 кл	Выключатель пом.4.23	
IN.Switch-15	ADI15	В.4.22.1 1 кл		
IN.Switch-16	ADI16	В.4.22.1 2 кл	Выключатель пом .4.22	
IN.Switch-17	DI17	В.4.27.1 1 кл		
IN.Switch-18	DI18	В.4.27.1 2 кл	Выключатель пом .4.27	
IN.Switch-19	DI19	В.4.30.1 1 кл		
IN.Switch-20	DI20	В.4.30.1 2 кл	Выключатель пом .4.30	
IN.Switch-21	DI21	В.4.28.1 1 кл	D 420	
IN.Switch-22	DI22	В.4.28.1 2 кл	Выключатель пом .4.28	
IN.Switch-23	DI23	В.4.47.1 1 кл	Выключатель пом.4.47	
IN.Switch-24	DI24	В.4.26.1 1 кл	Выключатель пом .4.26	
IN.Switch-25	DI25			
IN.ElAlarm-1	DI26	AC OK	Сигналы с БП P1 DRC-180	
IN.HlthAlarm-1	DI27	Batt Low	Сигналы с ын Р1 ДКС-180	
IN.ElAlarm-2	DI28	AC OK	- Сигналы с БП РЗ DRC-180	
IN.HlthAlarm-2	DI29	Batt Low	Сигналы с ын Рэ ДКС-180	
IN.ElAlarm-3	DI30	Ввод QF.1	Состояние ввода	
IN.ElAlarm-4	DI31	F1	Состояние УЗО	
IN.ElAlarm-5	DI32	F2	Состояние УЗО	

	Табл	ица ра	сключе	ния Eas	syHomePLC5.2 [EH.4.1]	
Переменная	U, V; L	AB	Обозн . PLC	Порт	Наименование	На диммер	Назначение
OUT.LightNO-16	220V AC		L1	DO1	C.4.17.1	DM.4.1.AO1	Освещение пом.4.17
OUT.LightNO-17	220V AC	OF1	L2	DO2	C.4.17.2	DM.4.1.AO2	Освещение пом.4.17
OUT.LightNO-18	220V AC	011	L3	DO3	C.4.18.1	DM.4.1.AO3	Освещение пом.4.18
OUT.LightNO-19	220V AC		L4	DO4	C.4.18.2	DM.4.1.AO4	Освещение пом.4.18
OUT.LightNO-20	220V AC		L5	DO5	C.4.20.1		Освещение пом.4.20
OUT.LightNO-21	220V AC	QF2	L6	DO6	C.4.20.2		Освещение пом.4.20
OUT.LightNO-22	220V AC	Q12	L7	DO7	C.4.40.1	DM.4.2.AO3	0
OUT.LightNO-23	220V AC		L8	DO8	C.4.40.2	DM.4.2.AO4	Освещение пом.4.40
OUT.LightNO-24	220V AC		L9	DO9	-		-

.1.1]	omeExt9Relays [RL.4.	EasyH	ючения	а раскл	Таблиц	
Назначение	Наименование	Порт	Обозн. PLC	AB	U, V; L	Переменная
Освешение пом .4.21	C.4.21.1	DO1	L10		220V AC	OUT.LightNO-25
Освещение пом.4.21	C.4.21.2	DO2	L11	OF3	220V AC	OUT.LightNO-26
Освещение пом .4.25	C.4.25.1	DO3	L12	QF3	220V AC	OUT.LightNO-27
	C.4.25.2	DO4	L13		220V AC	OUT.LightNO-28
Освещение пом .4.23	C.4.23.1	DO5	L14	OF4	220V AC	OUT.LightNO-29
	C.4.23.2	DO6	L15	Qr4	220V AC	OUT.LightNO-30
Oanawawa way 4.22	C.4.22.1	DO7	L16	QF5	220V AC	OUT.LightNO-31
Освещение пом .4.22	C.4.22.2	DO8	L17	QF3	220V AC	OUT.LightNO-32
Освещение пом .4.26	C.4.26.1	DO9	L18	QF6	220V AC	OUT.LightNO-33

	Таблиц	а раскі	тючения	a EasyF	IomeExt9Relays	[RL.4.1.2]	
Переменная	U, V; L	AB	Обозн. PLC	Порт	Наименование	На диммер	Назначение
OUT.LightNO-34	220V AC		L19	DO1	C.4.27.1		Освешение пом.4.27
OUT.LightNO-35	220V AC	QF7	L20	DO2	C.4.27.2		- Освещение пом.4.27
OUT.LightNO-36	220V AC		L21	DO3	C.4.45.1		Освещение пом .4.45
OUT.LightNO-37	220V AC		L22	DO4	C.4.30.1	DM.4.2.AO1	Освещение пом.4.30
OUT.LightNO-38	220V AC	QF8	L23	DO5	C.4.30.2	DM.4.2.AO2	- Освещение пом.4.50
OUT.LightNO-39	220V AC		L24	DO6	C.4.47.1		Освещение пом .4.47
OUT.LightNO-40	220V AC	OFO	L25	DO7	C.4.28.1	DM.4.1.AO5	0
OUT.LightNO-41	220V AC	QF9	L26	DO8	C.4.28.2	DM.4.1.AO6	Освещение пом .4.28
OUT.LightNO-42	220V AC		L27	DO9	-		-

Таблиг	ца расключ	ения EasyHo	mePLC5.2 [EH.4.1]
Переменная	Порт	Назначение	Привязка
OUT.LightNO-43	A 01	С.Пл.4.01	Плинтус в пом .4.01
OUT.LightNO-44	A 02	С.Пл.4.11	Плинтус в пом.4.11
OUT.LightNO-45	A 03	С.Пл.4.24	Плинтус в пом .4.24
OUT.LightNO-46	A 04	С.Пл.4.26	Плинтус в пом.4.26
OUT.LightNO-47	A 05		-
OUT.LightNO-48	A 06		-

Таблиг	ца расключ	ения EasyHomePL	C5.2 [EH.4.1]
Приложение	Порт	Назначение	Привязка
	1.RS232		
	3.RS485	Система управления электрокарнизами	Привода электрокарнизов 15 шт (резерв переменных Light-115)
	2.RS232		
	4.RS485	ДИММЕРЫ	DM 4.1, DM4.2

Таб	лица расклю	чения Easy	vHomDIM [I	DM.4.1]
Переменная	Обозн . DIM	Порт	Назначение	Привязка
	N1L1	A 01	C.4.17.1	Освещение пом .4.17
	N2L2	A 02	C.4.17.2	Освещение пом.4.17
	N3L3	A 03	C.4.18.1	Освещение пом.4.18
	N4L4	A 04	C.4.18.2	Освещение пом.4.18
	N5L5	A 05	C.4.28.1	Освещение пом.4.28
	N6L6	A 06	C.4.28.2	Освещение пом.4.20

Таб	лица расклю	чения Eas	yHomDIM [L	DM.4.2]
Переменная	Обозн . DIM	Порт	Назначение	Привязка
	N1L1	A 01	C.4.30.1	Освещение пом.4.30
	N2L2	A 02	C.4.30.2	- Освещение пом.4.30
	N3L3	A 03	C.4.40.1	Освешение пом.4.40
	N4L4	A 04	C.4.40.2	Освещение пом.ч.чо
	N5L5	A 05		
	N6L6	A 06		

						Smart Lighting and C	Clima	te sol	lution
<i>H</i> ove	Кол.	Лист	№ док.	Подпись	Дата	Museum	20		
<i>Р</i> 13м . <i>Разра</i>		ЛИСТ	л⊻док.	ПОДПИСЬ	дата		Стадия	Лист	Листов
Разра	ıб.					Цоколёвка ЕН4.1 в АСУ-4	РΠ	4.6.1	3
Разра	ю.							1.0.1	
Пров	ерил					Цоколёвки АСУ-4		Умный д	·014
Мене	джер					'			
ГИП						План 4 этажа	Hom	neLogicSo	оп.сот

Переменная	Порт	я EasyHomePLC5. Источник	Назначение	
IN.Switch-26	ADI1	В.4.41.1 1 кл	Tiusna tenne	
IN.Switch-27	ADI2	В.4.41.1 2 кл		
IN.Switch-28	ADI3	В.4.41.2 1 кл	Выключатель пом .4.41	
IN.Switch-29	ADI4	В.4.41.2 2 кл		
IN.Switch-30	ADI5	В.4.34.1 1 кл		
IN.Switch-31	ADI6	В.4.34.1 2 кл	Выключатель пом.4.34	
IN.Switch-32	ADI7	В.4.31.1 1 кл		
IN.Switch-33	ADI8	В.4.31.1 2 кл	Выключатель пом.4.31	
IN.Switch-34	ADI9	В.4.31.2 1 кл	BBIRITO ILITEDI HOM .4.51	
IN.Switch-35	ADI10	В.4.33.1 1 кл	Выключатель пом .4.33	
IN.Switch-36	ADI11	В.4.19.1 1 кл	Быключатель пом. н.э.э	
IN.Switch-37	ADI12	В.4.19.1 2 кл		
IN.Switch-38	ADI13	В.4.19.2 1 кл	Выключатель пом .4.19	
IN.Switch-39	ADI14	В.4.19.2 2 кл		
IN.Switch-40	ADI15	В.4.35.1 1 кл		
IN.Switch-41	ADI16	В.4.35.1 2 кл	Выключатель пом .4.35	
IN.Switch-42	DI17	В.4.35.2 1 кл	DBIRIIO TATOM 14.55	
IN.Switch-43	DI18	В.4.36.1 1 кл	Выключатель пом .4.36	
IN.Switch-44	DI19	В.4.37.1 1 кл	DBIRTO ILLEGIS HOM. 1150	
IN.Switch-45	DI20	В.4.37.1 2 кл	Выключатель пом .4.37	
IN.Switch-46	DI21	В.4.37.2 1 кл		
IN.Switch-47	DI22	В.4.46.1 1 кл	Выключатель пом .4.46	
IN.Switch-48	DI23	В.4.39.1 1 кл		
IN.Switch-49	DI24	В.4.39.1 2 кл	Выключатель пом .4.39	
IN.Switch-50	DI25	В.4.39.2 1 кл		
IN.Switch-51	DI26	В.4.10.1 1 кл	Выключатель пом .4.10	
IN.Switch-52	DI27	В.4.03.1 1 кл		
IN.Switch-53	DI28	В.4.03.12 кл	Выключатель пом .4.03	
IN.Switch-54	DI29	В.4.03.1 3 кл		
IN.Switch-55 IN.Switch-56	DI30 DI31	В.4.03.1 4 кл В.4.04.1 1 кл	Выключатель пом.4.04	

	Табли	ща рас	ключен	ия Еаѕу	yHomePLC5.2E [EH	.4.2]
Переменная	U, V; L	AB	Обозн. PLC	Порт	Наименование	Назначение
OUT.LightNO-49	220V AC		L1	DO1	C.4.41.1	
OUT.LightNO-50	220V AC	QF10	L2	DO2	C.4.41.2	Освешение пом .4.41
OUT.LightNO-51	220V AC		L3	DO3	C.4.41.3	Освещение пом.4.41
OUT.LightNO-52	220V AC		L4	DO4	C.4.41.4	
OUT.LightNO-53	220V AC	OF11	L5	DO5	C.4.34.1	Освещение пом.4.34
OUT.LightNO-54	220V AC	QFII	L6	DO6	C.4.34.2	Освещение пом.4.54
OUT.LightNO-55	220V AC		L7	DO7	C.4.31.1	
OUT.LightNO-56	220V AC	QF13	L8	DO8	C.4.31.2	Освещение пом .4.31
OUT.LightNO-57	220V AC		L9	DO9	C.4.31.3	

	Таблица расключения EasyHomeExt9Relays [RL.4.2.1]											
Переменная	U, V; L	AB	Обозн. PLC	Порт	Наименование	Назначение						
OUT.LightNO-58	220V AC		L10	DO1	C.4.19.1							
OUT.LightNO-59	220V AC	OF12	L11	DO2	C.4.19.2	Освещение пом.4.19						
OUT.LightNO-60	220V AC	QF12	L12	DO3	C.4.19.3	Освещение пом.4.19						
OUT.LightNO-61	220V AC		L13	DO4	C.4.19.4							
OUT.LightNO-62	220V AC	OF14	L14	DO5	C.4.33.1	Помещение 4.33						
OUT.LightNO-63	220V AC	QI'14	L15	DO6	C.4.36.1	Освещение пом .4.36						
OUT.LightNO-64	220V AC		L16	DO7	C.4.35.1							
OUT.LightNO-65	220V AC	QF15	L17	DO8	C.4.35.2	Освещение пом.4.35						
OUT.LightNO-66	220V AC		L18	DO9	C.4.35.3							

	Таблица расключения EasyHomeExt9Relays [RL.4.2.2]										
Переменная	U, V; L	AB	Обозн. PLC	Порт	Наименование	Назначение					
OUT.LightNO-67	220V AC		L19	DO1	C.4.39.1						
OUT.LightNO-68	220V AC	QF16	L20	DO2	C.4.39.2	Освещение пом.4.39					
OUT.LightNO-69	220V AC		L21	DO3	C.4.39.3						
OUT.LightNO-70	220V AC		L22	DO4	C.4.37.1						
OUT.LightNO-71	220V AC	OF17	L23	DO5	C.4.37.2	Освещение пом.4.37					
OUT.LightNO-72	220V AC	QF17	L24	DO6	C.4.37.3						
OUT.LightNO-73	220V AC		L25	DO7	C.4.46.1	Освещение пом .4.46					
OUT.LightNO-74	220V AC	QF18	L26	DO8	C.4.29.1	Освещение пом.4.29					
OUT.LightNO-75	220V AC	QF19	L27	DO9	C.4.09.1	Освещение пом.4.08/.4.09/.4.10					

Таблиі	Таблица расключения EasyHomePLC5.2E [EH.4.2]										
Переменная	Порт	Назначение	Привязка								
	A 01		-								
	A O2		-								
	A 03		-								
	A O4		-								
<u> </u>	A 05		-								
	A 06		-								

Табли	Таблица расключения EasyHomePLC5.2E [EH.4.2]										
Приложение	Порт	Назначение	Привязка								
	1.RS232										
	3.RS485	Система кондиционирования 4 го этажа, правая часть	Блоки сопряжения в кондиционерах 14 шт Adr.MB = 114								
	2.RS232										
	4.RS485	Контроль температуры и контроль уровня СО2	Датчик комбинированный WirenBoard 32 шт								

						Smart Lighting and Climate solution							
Изм.	Кол.	Лист	№ док.	Подпись	Дата	Museum	20						
Разра					,		Стадия	Лист	Листов				
Разра						Цоколёвка ЕН4.2 в АСУ-4	РП	4.6.2	3				
Разра	аб							11012					
Пров	<i>Іроверил</i>			Цоколёвки АСУ-4	,	V_{MHH} \ddot{m} $_{H}$	OM						
Мене	неджер			•	Умный дом								
ГИП						План 4 этажа	HomeLogicSoft.com						

Переменная	ца расключени Порт	я EasyHomePLC			
	ADI1	Источник Пд.К.4.1.1	Назначение		
IN.FreeAI-1		**	Преобразователь давления в колл. CO 4.1(IN.Protechka2-1)		
IN.FreeAI-2	ADI2	Пд.К.4.1.2			
IN.FreeAI-3	ADI3	Пд.К.4.2.1	Преобразователь давления в		
IN.FreeAI-4	ADI4	Пд.К.4.2.2	колл. CO 4.2(IN.Protechka2-2)		
IN.Counter-1	ADI5	Сч.К.4.1.1	Счёткики воды в коллекторе СС		
IN.Counter-2	ADI6	Сч.К.4.1.2	4.1 (IN.Protechka2-3)		
IN.Counter-3	ADI7	Сч.К.4.2.1	Счёткики воды в коллекторе СС		
IN.Counter-4	ADI8	Сч.К.4.2.2	4.2 (IN.Protechka2-4)		
IN.Protechka1-1	ADI9	Пр.4.04.1	Протечки пом .4.04		
IN.Protechka1-2	ADI10	Пр.4.08.1	Протечки пом .4.08		
IN.Protechka1-3	ADI11	Пр.4.09.1	Протечки пом .4.09		
IN.Protechka1-4	ADI12	Пр.4.27.1	Протечки пом .4.27		
IN.Protechka1-5	ADI13	Пр.4.37.1	Протечки пом .4.37		
IN.Protechka1-6	ADI14	Пр.4.45.1	Протечки пом .4.45		
IN.Protechka1-7	ADI15	Пр.4.50.1	Протечки пом .4.50		
IN.Switch-58	ADI16	В.5.1 1 кл	ЧЕРДАК пом.5.1		
IN.Switch-59	DI17	В.4.50.1 1 кл	Выключатель пом .4.50		
IN.Switch-60	DI18	В.4.06.1 1 кл			
IN.Switch-61	DI19	В.4.06.1 2 кл	Выключатель пом .4.06		
IN.Switch-62	DI20	В.4.06.1 3 кл			
IN.Switch-63	DI21	В.4.05.1 1 кл			
IN.Switch-64	DI22	В.4.05.1 2 кл	Выключатель пом.4.05		
IN.Switch-65	DI23	В.4.05.1 3 кл	Выключатоль пом. 4.03		
IN.Switch-66	DI24	В.4.05.1 4 кл			
IN.Switch-67	DI25	В.4.07.1 1 кл			
IN.Switch-68	DI26	В.4.07.1 2 кл	Выключатель пом.4.07		
IN.Switch-69	DI27	В.4.07.2 1 кл			
IN.Switch-70	DI28	В.4.07.2 2 кл			
IN.Switch-71	DI29	В.4.02.1 1 кл			
IN.Switch-72	DI30	В.4.02.1 2 кл	Выключатель пом .4.02		
IN.Switch-73	DI31	В.4.02.1 3 кл	Similo latent nom. 1.02		
IN.Switch-74	DI32	В.4.02.1 4 кл			

	Табл	ица ра	сключеі	ния Eas	yHomePLC5.2 [EH.4	4.3]
Переменная	U, V; L	AB	Обозн. PLC	Порт	Наименование	Назначение
OUT.LightNO-76	220V AC		L1	DO1	C.4.03.1	
OUT.LightNO-77	220V AC		L2	DO2	C.4.03.2	Освещение пом .4.03
OUT.LightNO-78	220V AC	QF20	L3	DO3	C.4.03.3	Освещение пом.4.03
OUT.LightNO-79	220V AC		L4	DO4	C.4.03.4	
OUT.LightNO-80	220V AC		L5	DO5	C.4.04.1	Освещение пом .4.04
OUT.LightNO-81	220V AC		L6	DO6	C.4.04.2	Освещение пом.4.04
OUT.LightNO-82	220V AC		L7	DO7	C.4.06.1	
OUT.LightNO-83	220V AC	QF22	L8	DO8	C.4.06.2	Освещение пом.4.06
OUT.LightNO-84	220V AC		L9	DO9	C.4.06.3	

	[RL.4.3.1]	omeExt9Relays	EasyH	іючения	а раскл	Таблиц	
Назначение	На диммер	Наименование	Порт	Обозн. PLC	AB	U, V; L	Переменная
	DM.4.3.AO1	C.4.05.1	DO1	L10		220V AC	OUT.LightNO-85
Освешение пом.4.0	DM.4.3.AO2	C.4.05.2	DO2	L11	OF21	220V AC	OUT.LightNO-86
Освещение пом . т. оз	DM.4.3.AO3	C.4.05.3	DO3	L12	Qr21	220V AC	OUT.LightNO-87
	DM.4.3.AO4	C.4.05.4	DO4	L13		220V AC	OUT.LightNO-88
	DM.4.4.AO1	C.4.07.1	DO5	L14		220V AC	OUT.LightNO-89
Освещение пом .4.0	DM.4.4.AO2	C.4.07.2	DO6	L15		220V AC	OUT.LightNO-90
- Освещение пом.4.0	DM.4.4.AO3	C.4.07.3	DO7	L16	QF23	220V AC	OUT.LightNO-91
1	DM.4.4.AO4	C.4.07.4	DO8	L17		220V AC	OUT.LightNO-92
Освещение пом .4.5		C.4.50.1	DO9	L18	1	220V AC	OUT.LightNO-93

	Таблиц	а раскл	іючения	i EasyH	IomeExt9Relays [R	L.4.3.2]	
Переменная	U, V; L	AB	Обозн. PLC	Порт	Наименование	Назначение	
OUT.LightNO-94	220V AC		L19	DO1	C.4.02.1		
OUT.LightNO-95	220V AC	QF24	L20	DO2	C.4.02.2	Освешение пом.4.02	
OUT.LightNO-96	220V AC	QF24	L21	DO3	C.4.02.3	Освещение пом.4.02	
OUT.LightNO-97	220V AC		L22	DO4	C.4.02.4		
OUT.LightNO-98	220V AC	QF25	L23	DO5	C.4.11.1	Освещение пом .4.11	
OUT.LightNO-99	220V AC	QF26	L24	DO6	C.4.01.1A		
OUT.LightNO-100	220V AC		L25	DO7	C.4.01.1B	Освещение пом.4.01	
OUT.LightNO-101	220V AC		L26	DO8	C.4.01.1C		
OUT.LightNO-102	220V AC		L27	DO9	C.5.1.1	Освещение пом.5. ЧЕРДАК	

Таблица расключения EasyHomePLC5.2 [EH.4.3]									
Переменная	Порт	Назначение	Привязка						
OUT.FreeDO-1	A 01		Ст.4.04						
OUT.FreeDO-2	A 02	Перекрытие	CT.4.08						
OUT.FreeDO-3	A 03	стояков ХГВС	CT.4.09						
OUT.FreeDO-4	A 04		CT.4.45						
OUT.FreeDO-5	A 05	Перекр. коллкторов	Кр.К.4.1						
OUT.FreeDO-6	A 06	co	Кр.К.4.2						

Таблиг	Таблица расключения EasyHomePLC5.2 [EH.4.3]											
Приложение	Порт	Назначение	Привязка									
	1.RS232											
	3.RS485	Система кондиционирования 4 го этажа, левая часть	Блоки сопряжения в кондиционерах 15 шт Adr.MB = 115									
	2.RS232											
	4.RS485	ДИММЕРЫ	DM 4.3, DM4.4									

Таблица расключения EasyHomDIM [DM.4.3]											
Переменная	Обозн . DIM	Порт	Назначение	Привязка							
	N1L1	A 01	C.4.05.1								
	N2L2	A 02	C.4.05.2	Освещение пом .4.05							
	N3L3	A 03	C.4.05.3	Gebengerine nom. 1.03							
	N4L4	A 04	C.4.05.4								

Таблица расключения EasyHomDIM [DM.4.4]											
Переменная	Обозн. DIM	Порт	Назначение	Привязка							
	N1L1	A 01	C.4.07.1								
	N2L2	A O2	C.4.07.2	Освещение пом.4.07							
	N3L3	A 03	C.4.07.3	освещение пом. по							
	N4L4	A 04	C.4.07.4								

						Smart Lighting and Climate solution						
Иол	Кол.	Лухат	№ док.	Подпись	Дата	Museum 20						
<i>Р</i> 13м . <i>Разра</i>		Лист	л⊻док.	ПОДПИСЬ	дата		Стадия	Лист	Листов			
Разра	аб.					Цоколёвка ЕН4.3 в АСУ-4	РП	4.6.3	3			
Разра	аб											
Пров	ерил					Цоколёвки АСУ-4	Vygg		OM			
Мене	джер					,	Умный д					
ГИП						План 4 этажа	HomeLogicSoft.com					




Взам.

gama

7


Подпись


Инв. N подл.

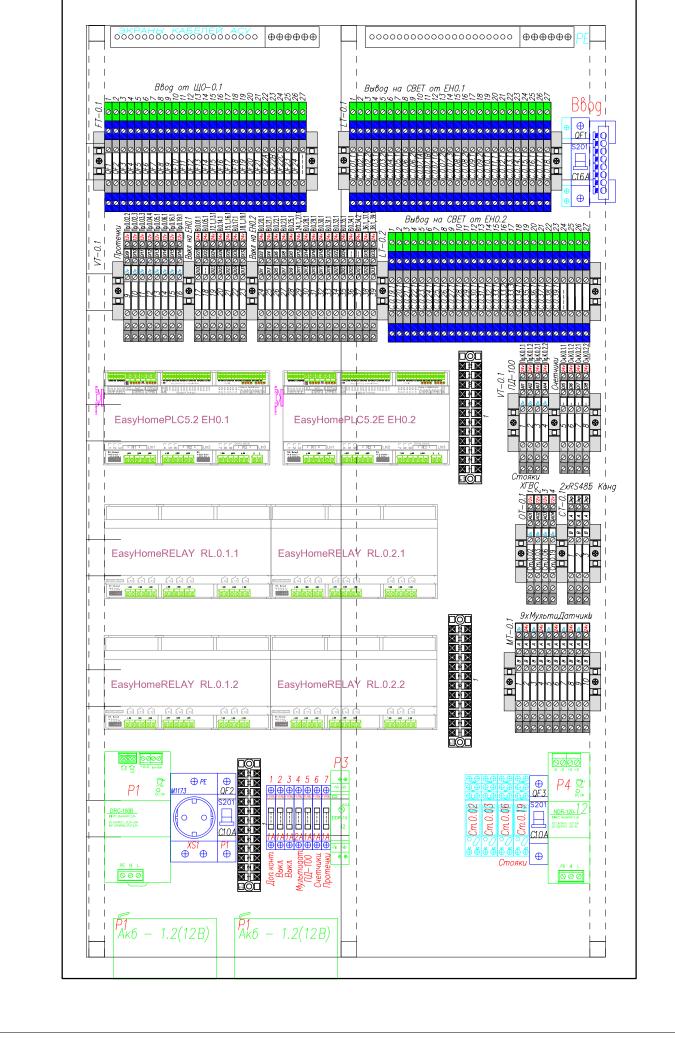

Обозначение	Наименование	Ед. изм	кол-в
⊕ S201	Автомат ABB S201 C16	шт.	1
<u>□</u>	Автомат ABB S201 C10	шт.	2
	Розетка в щит	шт.	1
FUSE	Держатель предохранителей	шт.	7
I	Вставка плавкая 1 А	шт.	6
<u>—</u> —	Вставка плавкая 2 А	ШТ.	1
⊕	Дополнительный контакт к УЗО ABB	шт.	0
——————————————————————————————————————	Дополнительный контакт к Автомату ABB	шт.	1
	База реле ABB CR-PLSx	ШТ.	4
○ 7 金盘	Реле 24В	шт.	4
- 1 2400 and 1170	Контроллер EasyHome PLC 5.2	ШТ.	2
2002,000	Блок EasyHomeRELAY	ШТ.	4
THE STATE OF THE S	Блок питания 180 Вт 24В - Акк	шт.	1
E service	Блок питания 120 Вт 12В	шт.	1
- 55 - 6 - 7 - 7 - 7 - 7	Преобразователь 27V-12V DDR-15L-12	шт.	1
Ax6 — 7Av(12B) 1207 151x65x94	Аккумулятор 12В 1.2 Ач	шт.	2
	Шина нуля на DIN	шт.	1
	Клемма трехуровневая <i>OPK 2,5</i> (с заземлением)	шт.	81
	Клемма трехуровневая <i>OPK 2,5</i> (серый)	шт.	56
•	1444 Мини концевой стопор (на рейку) для МРК 2,5	ШТ.	17
	ТВ 1512 Клеммник винтовой	шт.	3
Корпус 1	Корпус металлический распределительный ТІТАN Pro IIIPн - 144	ШТ.	1

						Smart Lighting and Climate solution						
Иом	Кол.	Лист	№ док.	Подпись	Дата	Museum 20						
<i>Разра</i>		ЛИСТ	л⊻док.	ПОДПИСЬ	дата		Стадия	Лист	Листов			
Разра	аб.					Компоновка $ACУ$ - 0	РП	0.7.1	1			
Разра												
Пров			План с		План сборки	Умный дом						
Мене	еджер					1						
ГИП	-					План подвала	11011	HomeLogicSoft.com				

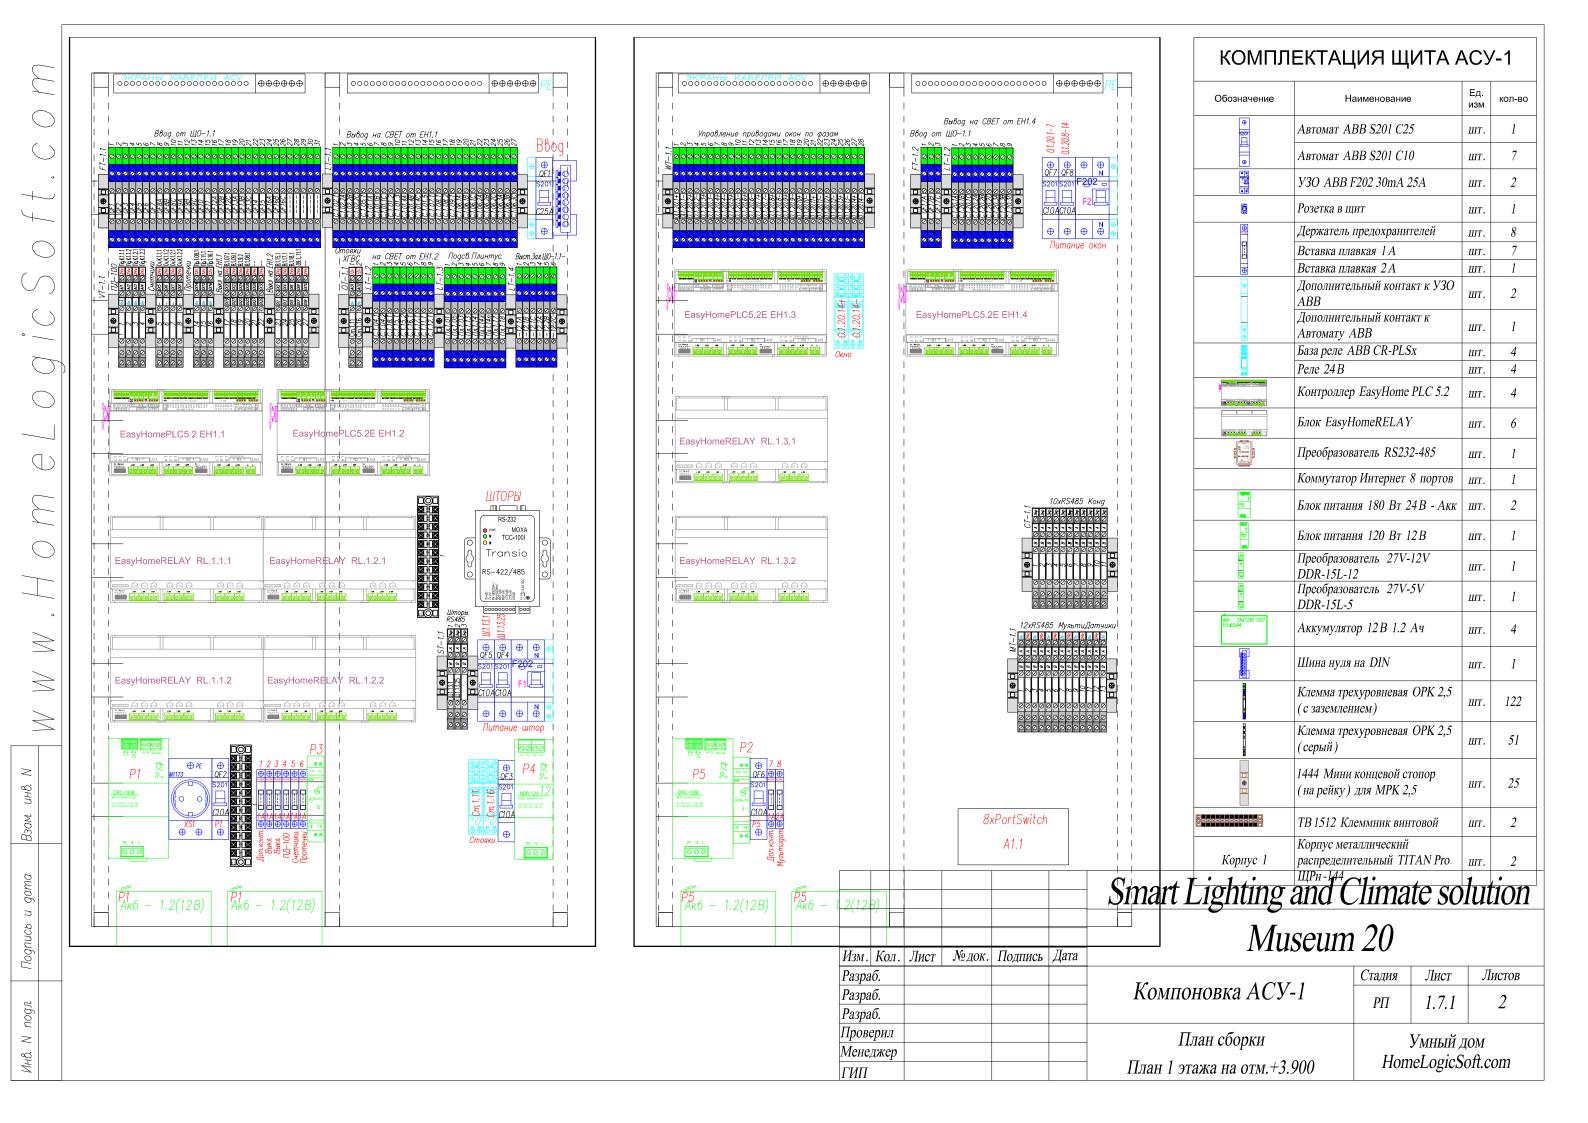

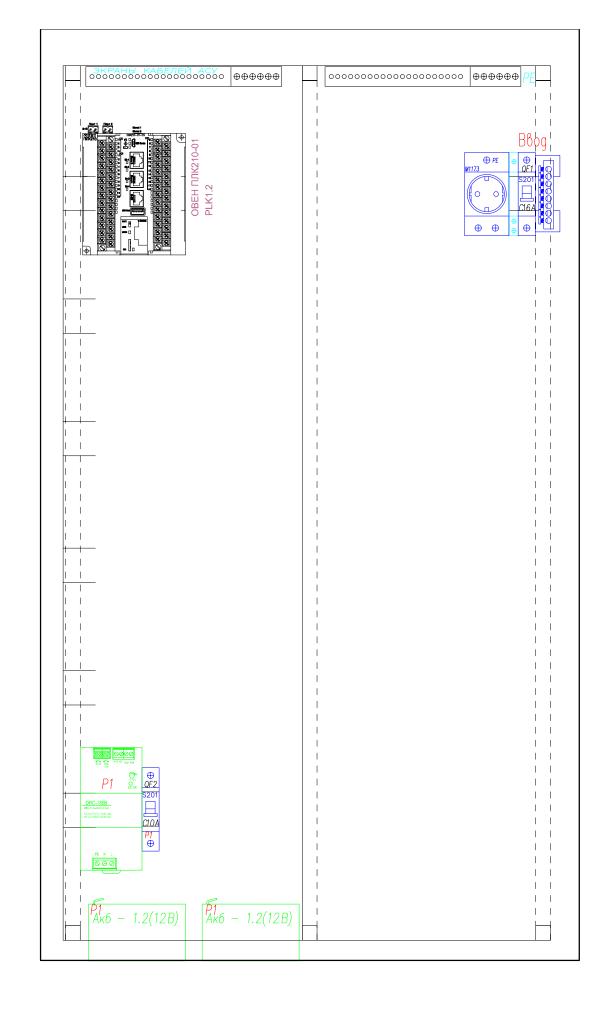


КОМПЛЕ	КТАЦИЯ ЩИТА	AC	УМ
Обозначение	Наименование	Ед. изм	кол-во
⊕	Автомат ABB S201 C16		1
S201	Автомат ABB S201 C10	шт.	1
⊕	Автомат ABB S201 C6		0
	Розетка в щит	шт.	1
<u>Ф</u>	Дополнительный контакт к УЗО ABB	шт.	0
<u></u>	Дополнительный контакт к Автомату ABB	шт.	1
	База реле ABB CR-PLSx	шт.	0
<u> </u>	Реле 24 В	шт.	0
	Контроллер ОВЕН ПЛК 210-01-CS	шт.	1
	Коммутатор Интернет 16 портов	шт.	1
ents ands	Блок питания 180 Вт 24В - Акк	шт.	1
Акб — 7.А-(12B) 1207 151,65,94	Аккумулятор 12В 1.2 Ач	шт.	2
[3000000]	Шина нуля на DIN	шт.	1
Корпус 1	Корпус металлический распределительный TITAN Pro ЩРн-144	шт.	1

						Smart Lighting and Climate solution						
Изм.	Кол.	Лист	№ док.	Подпись	Дата	Museum 20						
Разра		V 22.2 V 2			, ,		Стадия	Лист	Листов			
Разра						Компоновка АСУМ	РП	1.7.2	2			
Разра	ıб.						111	1./.2	2			
Пров	ерил					План сборки	Vranni		OM			
Мене	джер					1	Умный дом					
ГИП			Π лан 1 этажа на отм. ± 3.900	HomeLogicSoft.com								






Инв. N

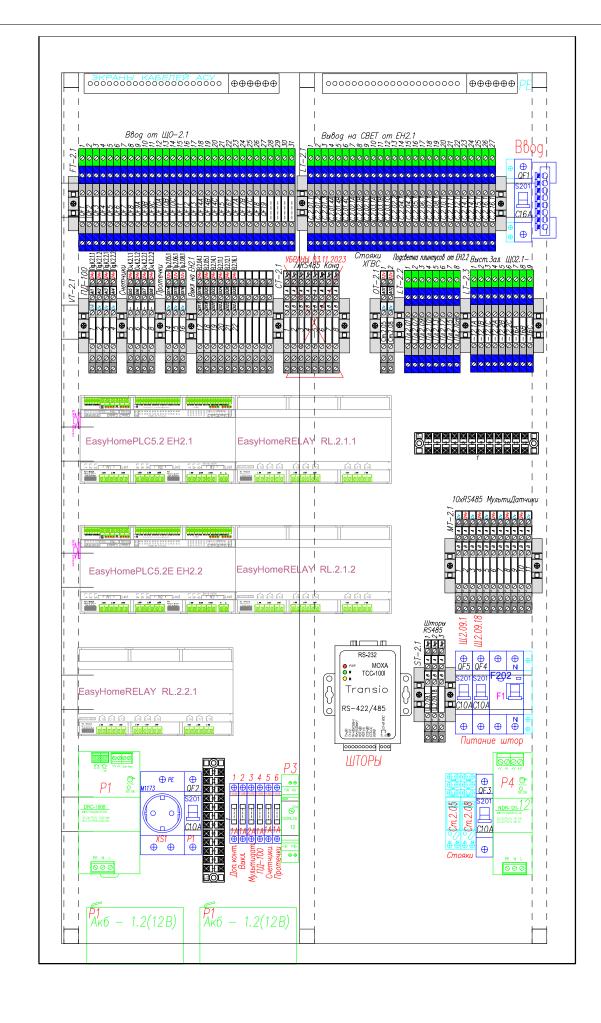



КОМПЛЕКТАЦИЯ ЩИТА АСУ-2

Обозначение	Наименование	Ед. изм	кол-во
⊕ 5201 □	Автомат ABB S201 C16	шт.	1
⊕	Автомат ABB S201 C10	ШТ.	4
• • • • • • • • • • • • • • • • • • •	УЗО ABB F202 30mA 25A	шт.	1
	Розетка в щит	шт.	1
FUSE.	Держатель предохранителей	шт.	6
	Вставка плавкая 1 А	ШТ.	5
⊕	Вставка плавкая 2 А	ШТ.	1
•	Дополнительный контакт к УЗО ABB	шт.	1
• •	Дополнительный контакт к Автомату ABB	ШТ.	1
	База реле ABB CR-PLSx	ШТ.	2
	Реле 24В	ШТ.	2
and the second	Контроллер EasyHome PLC 5.2	шт.	2
	Блок EasyHomeRELAY	шт.	3
S Transfer H	Преобразователь RS232-485	шт.	1
esta.	Блок питания 180 Вт 24В - Акк	шт.	1
	Блок питания 120 Bт 12B	шт.	1
₩ ₩ ₩ -	Преобразователь 27V-12V DDR-15L-12	ШТ.	1
An6 - 7An(128) 1207 151465494	Аккумулятор 12В 1.2 Ач	шт.	2
200000	Шина нуля на DIN	ШТ,	1
	Клемма трехуровневая <i>OPK 2,5</i> (с заземлением)	ШТ.	75
	Клемма трехуровневая <i>OPK 2,5</i> (серый)	шт.	46
⊕	1444 Мини концевой стопор (на рейку) для MPK 2,5	шт.	17
	ТВ 1512 Клеммник винтовой	шт.	2
Корпус 1	Корпус металлический распределительный TITAN Pro ЩРн -144	ШТ.	1

						Smart Lighting and Climate solution					
Изм.	Кол.	Лист	№ док.	Подпись	Дата	Museum 20					
Разра	б.					TC ACTION	Стадия	Лист	Листов		
Разра						Компоновка АСУ-2	РΠ	2.7.1	1		
Разра	б.								_		
Пров	ерил					План сборки		Vign w Tore			
Мене,	джер					1	Умный дом				
ГИП					Π лан 2 этажа на отм. $+3.900$	HomeLogicSoft.com					

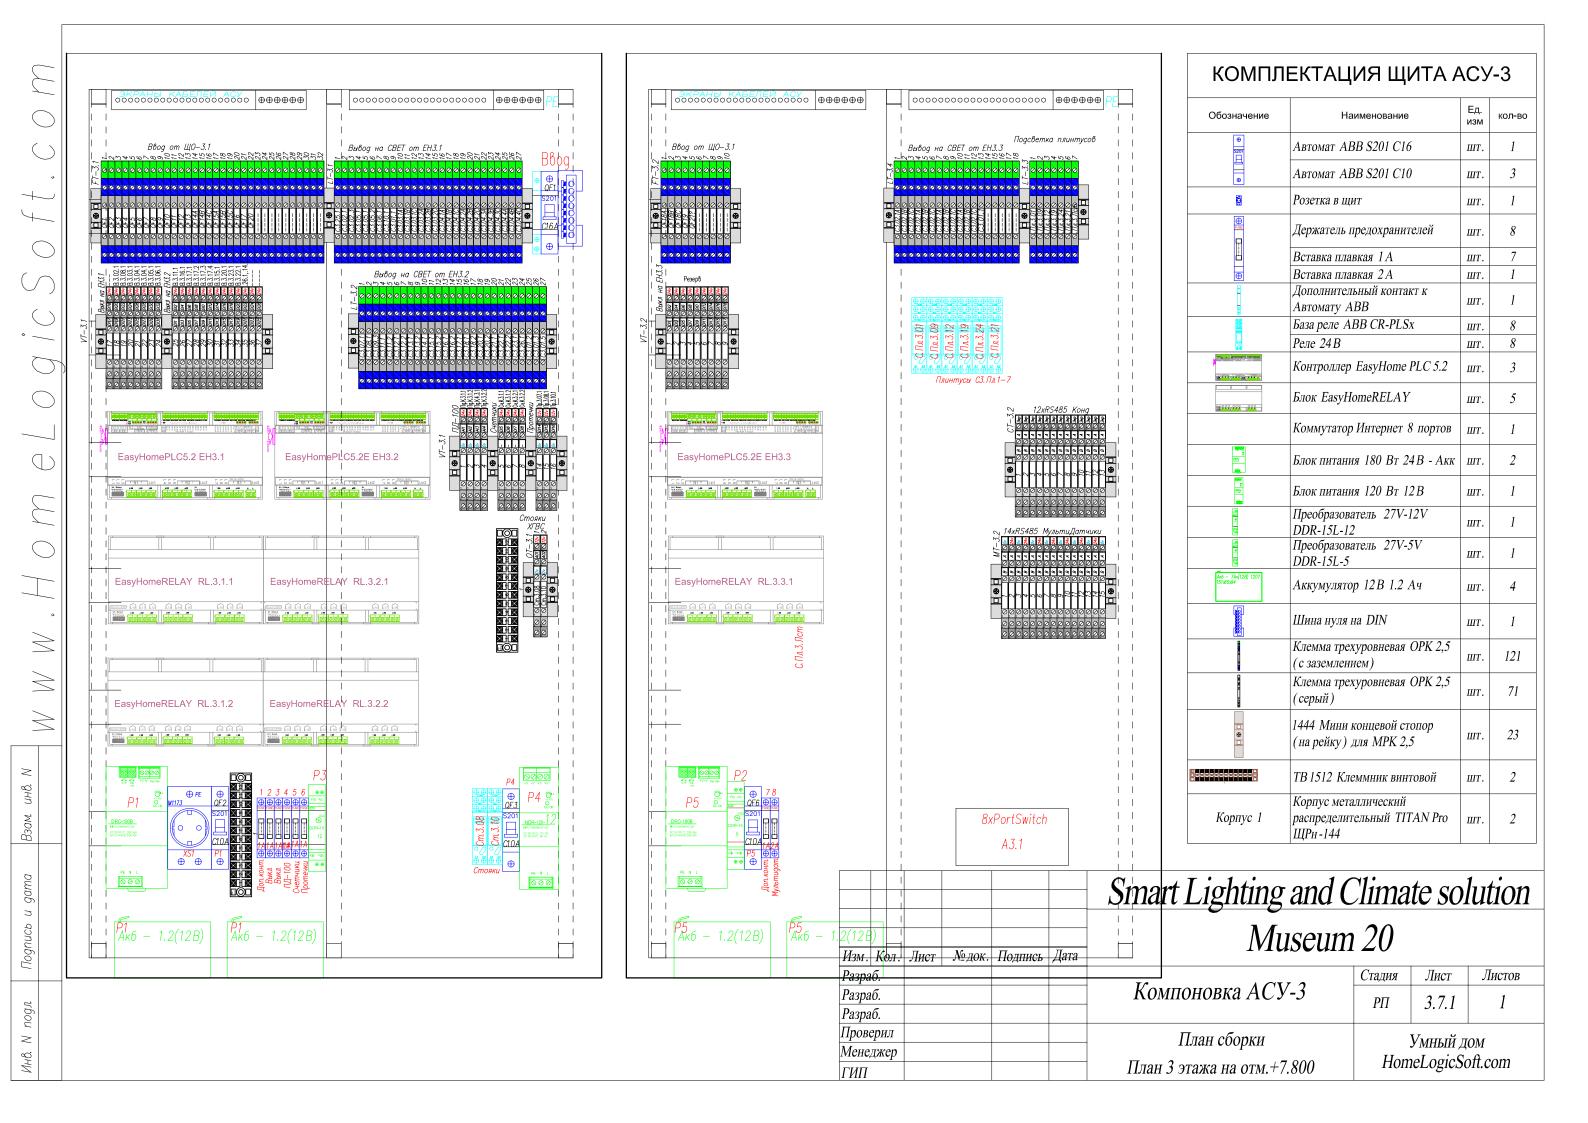

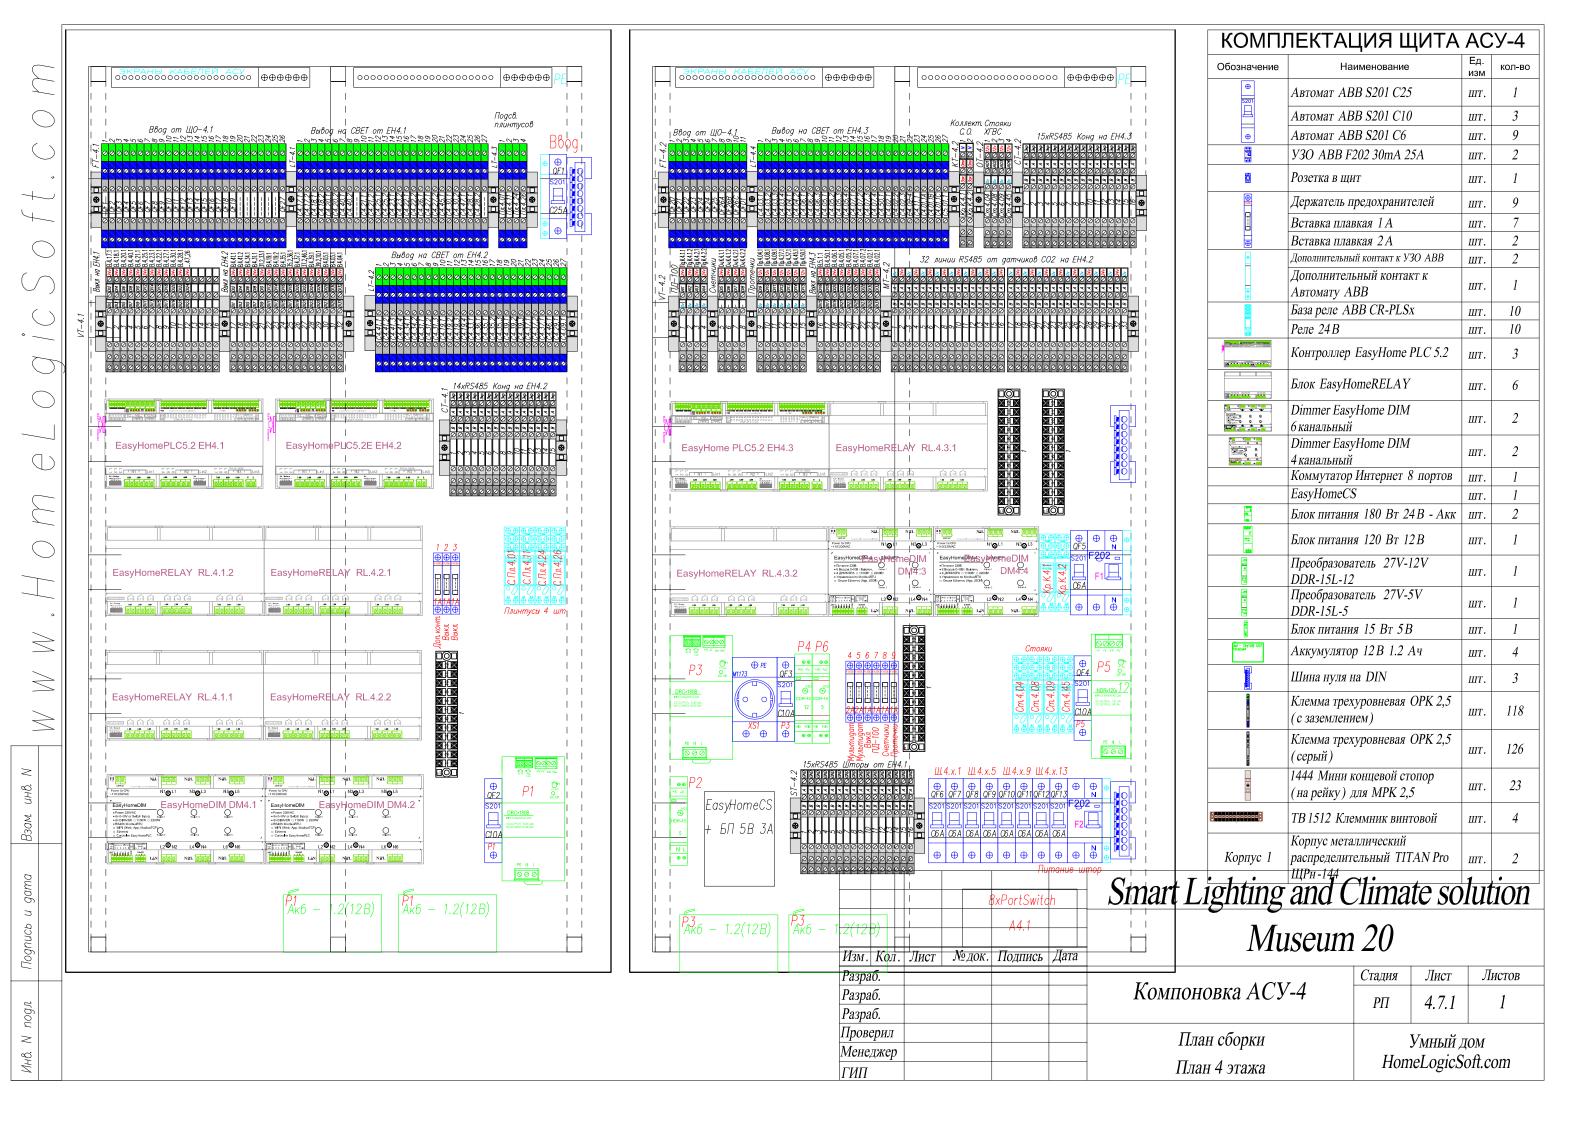

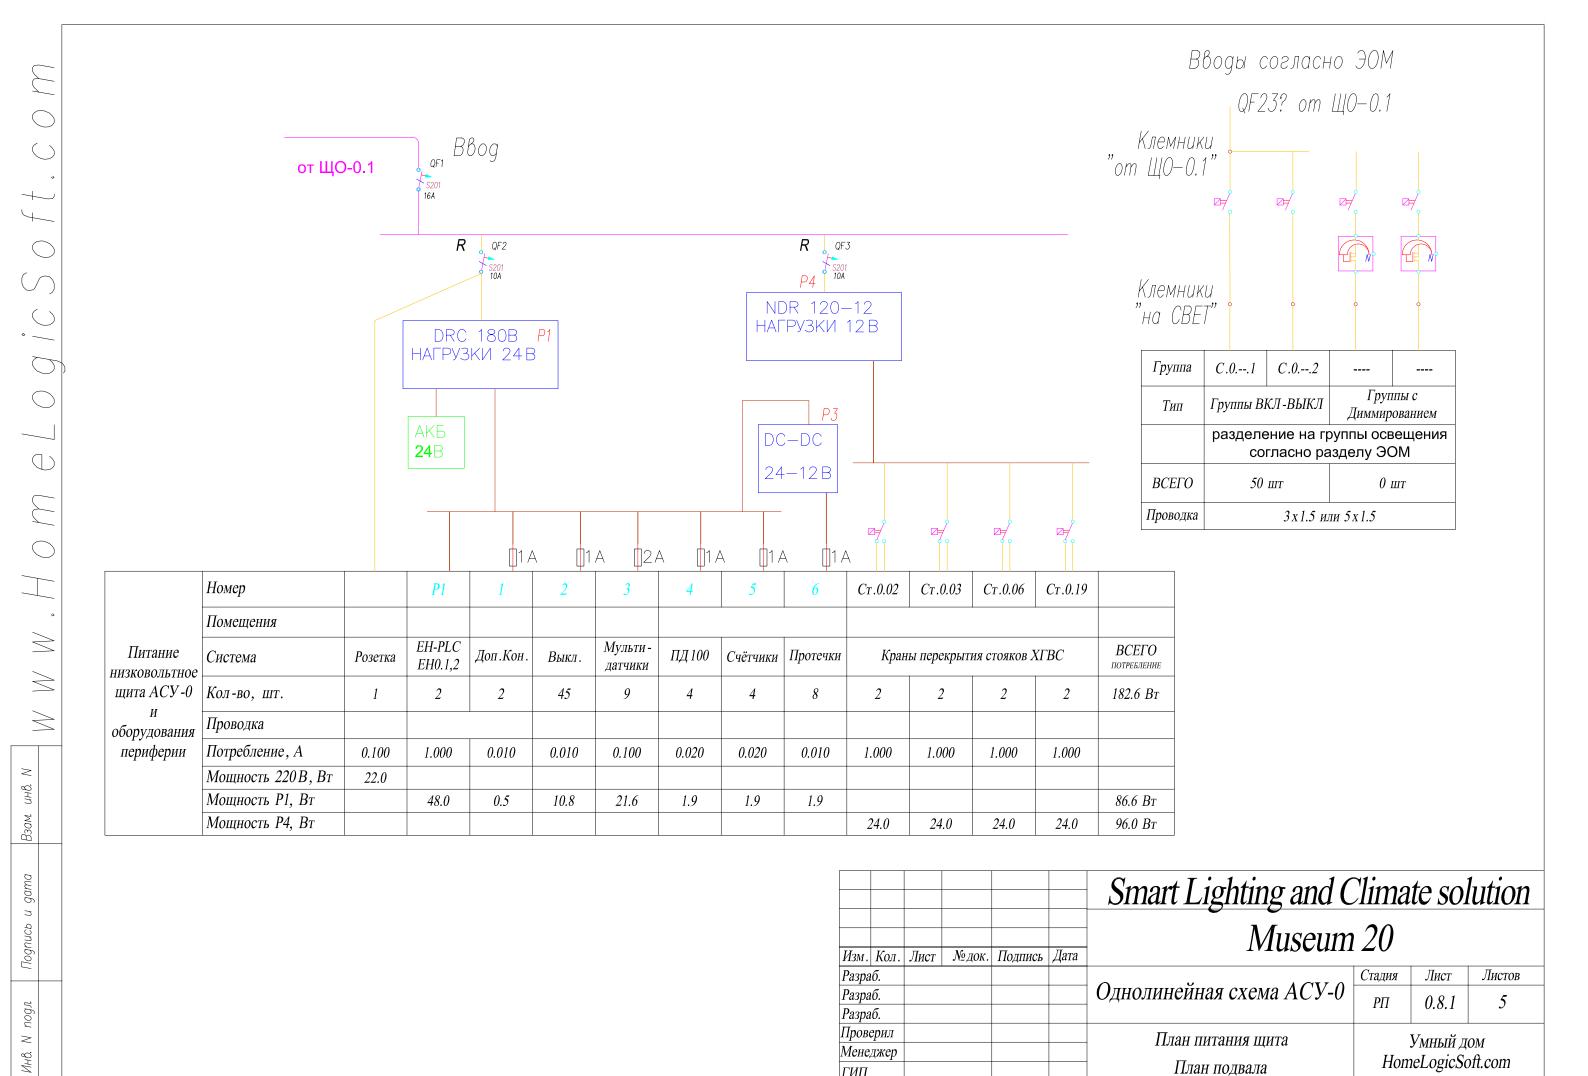

Менеджер


ГИП


План питания щита

План подвала

Умный дом

HomeLogicSoft.com

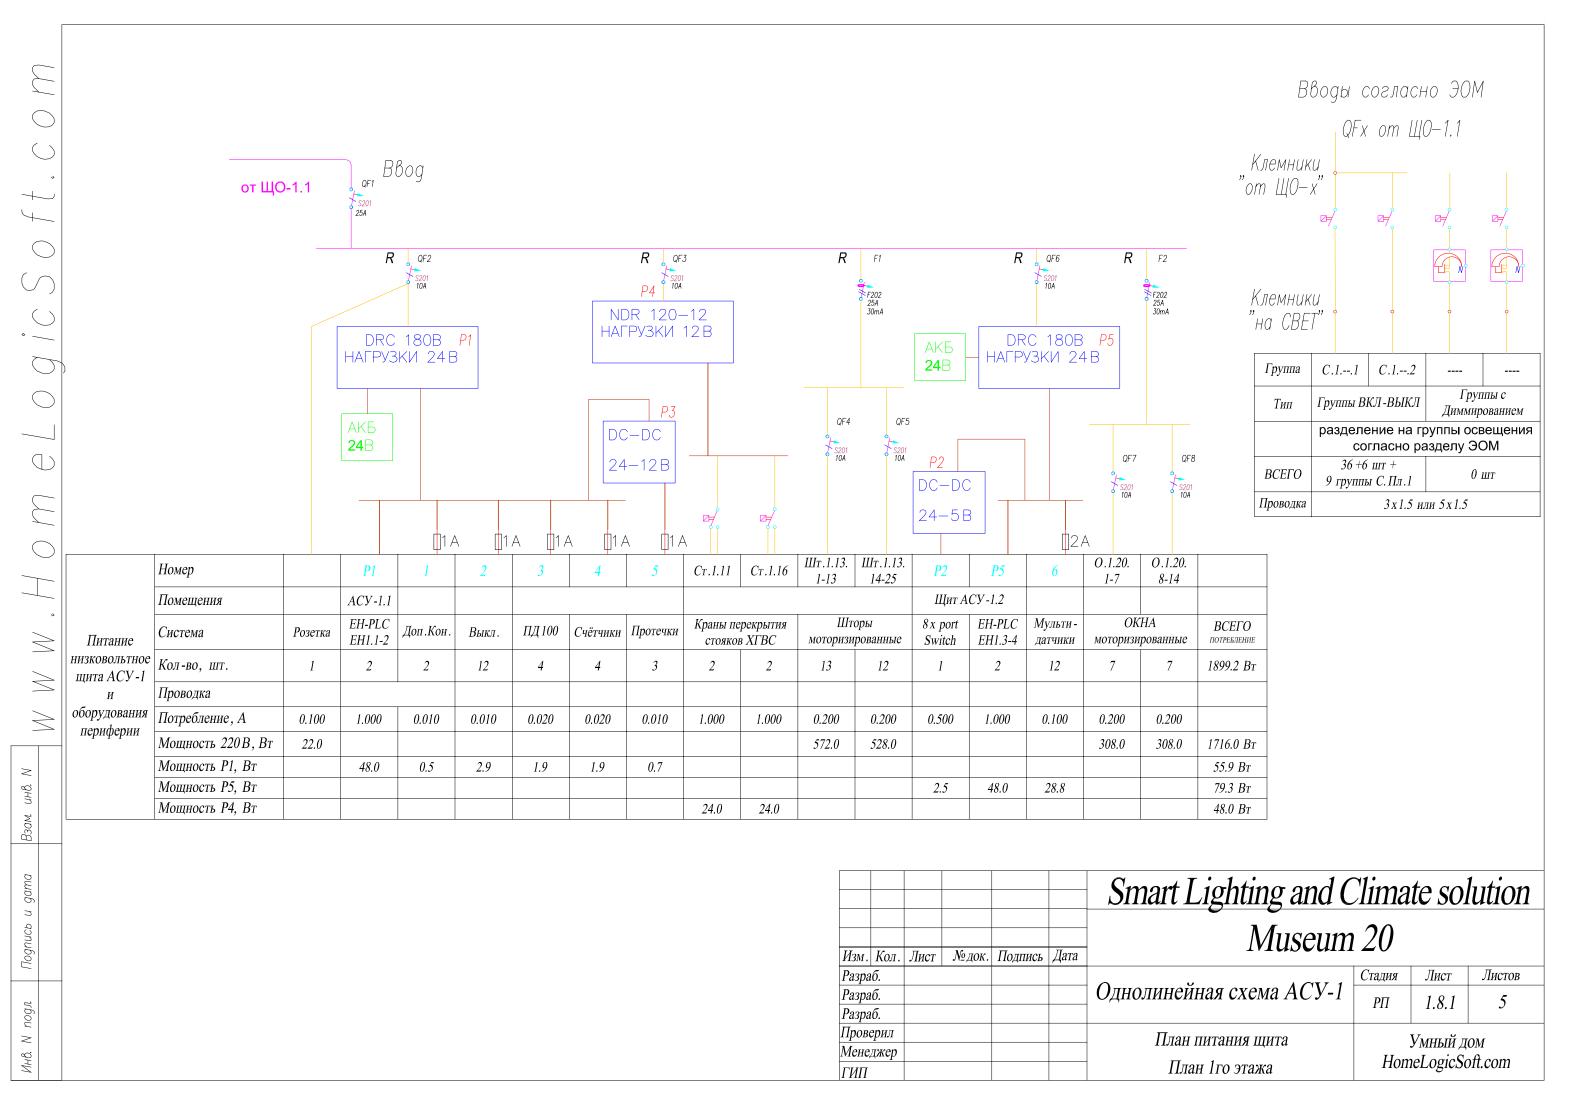


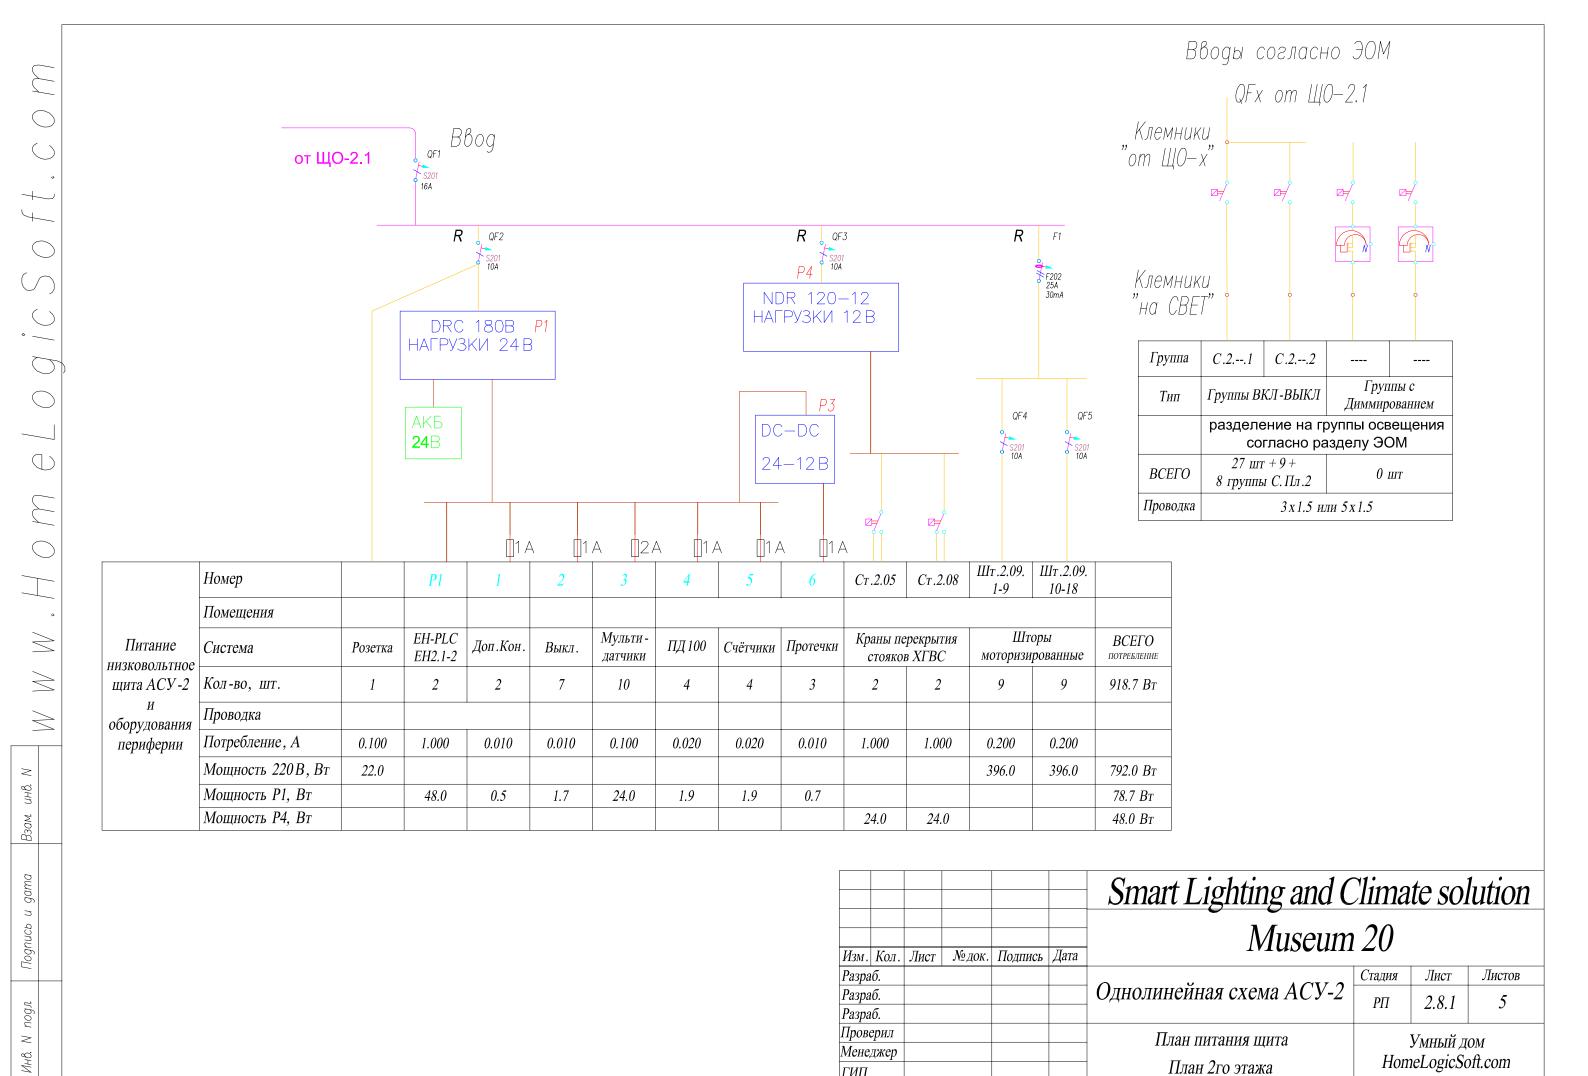


ГИП

HomeLogicSoft.com


План 2го этажа

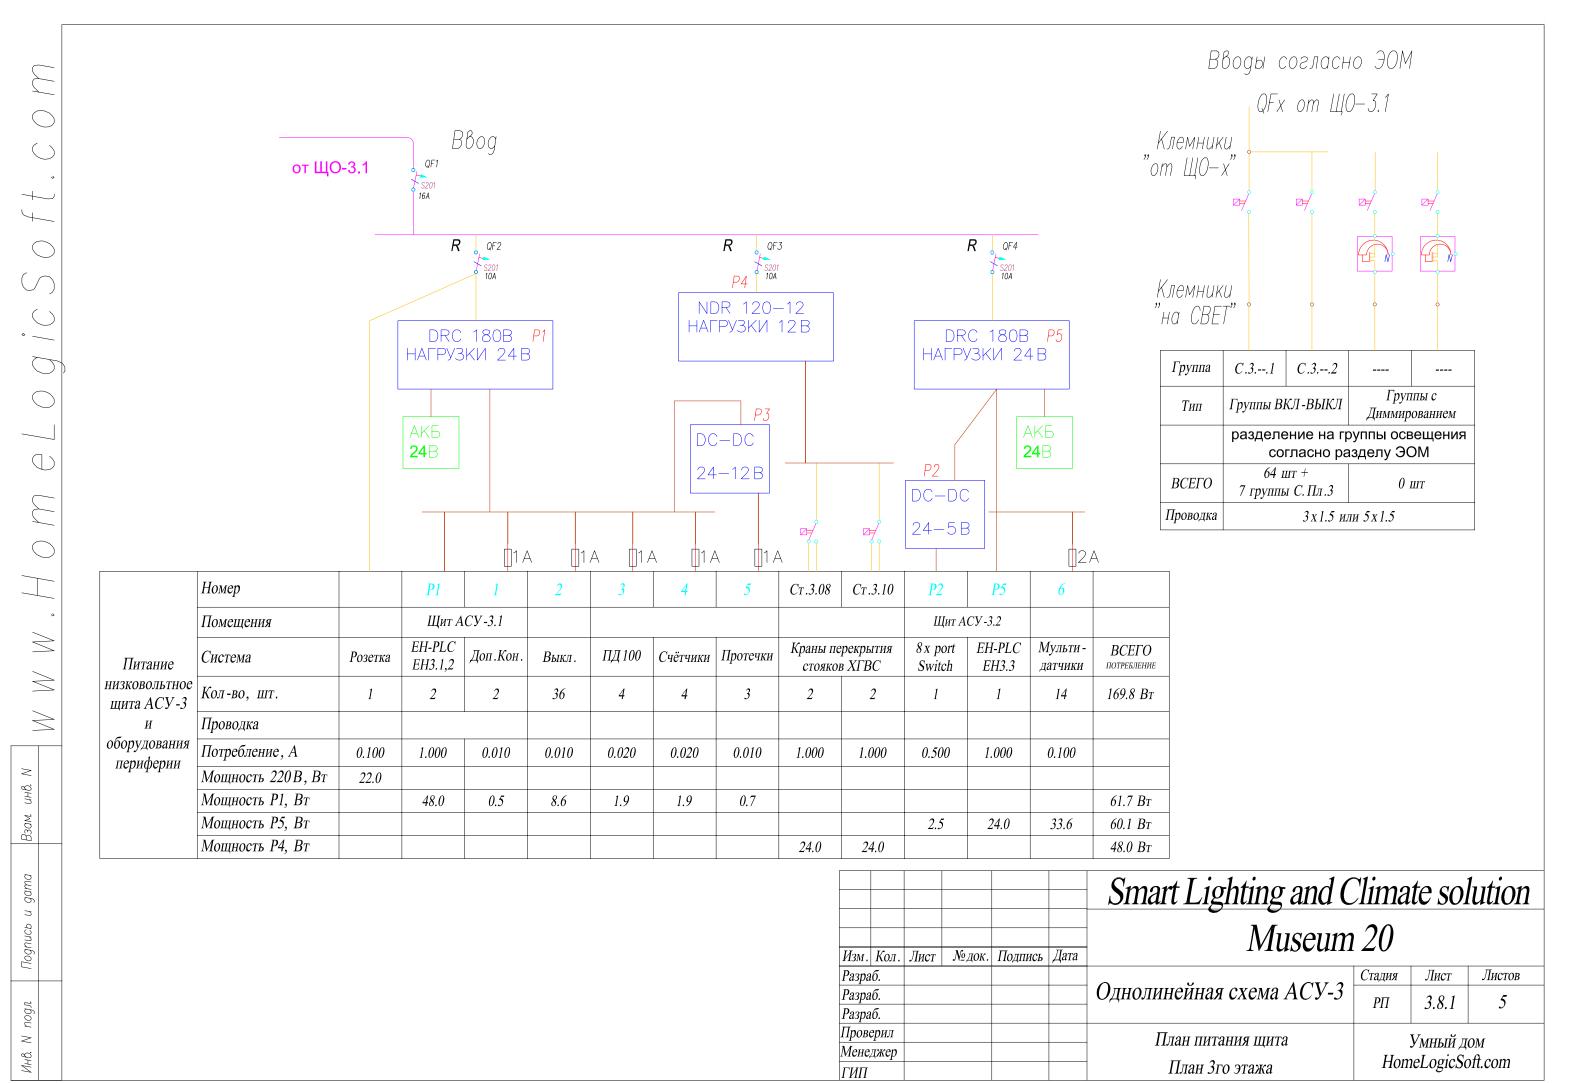

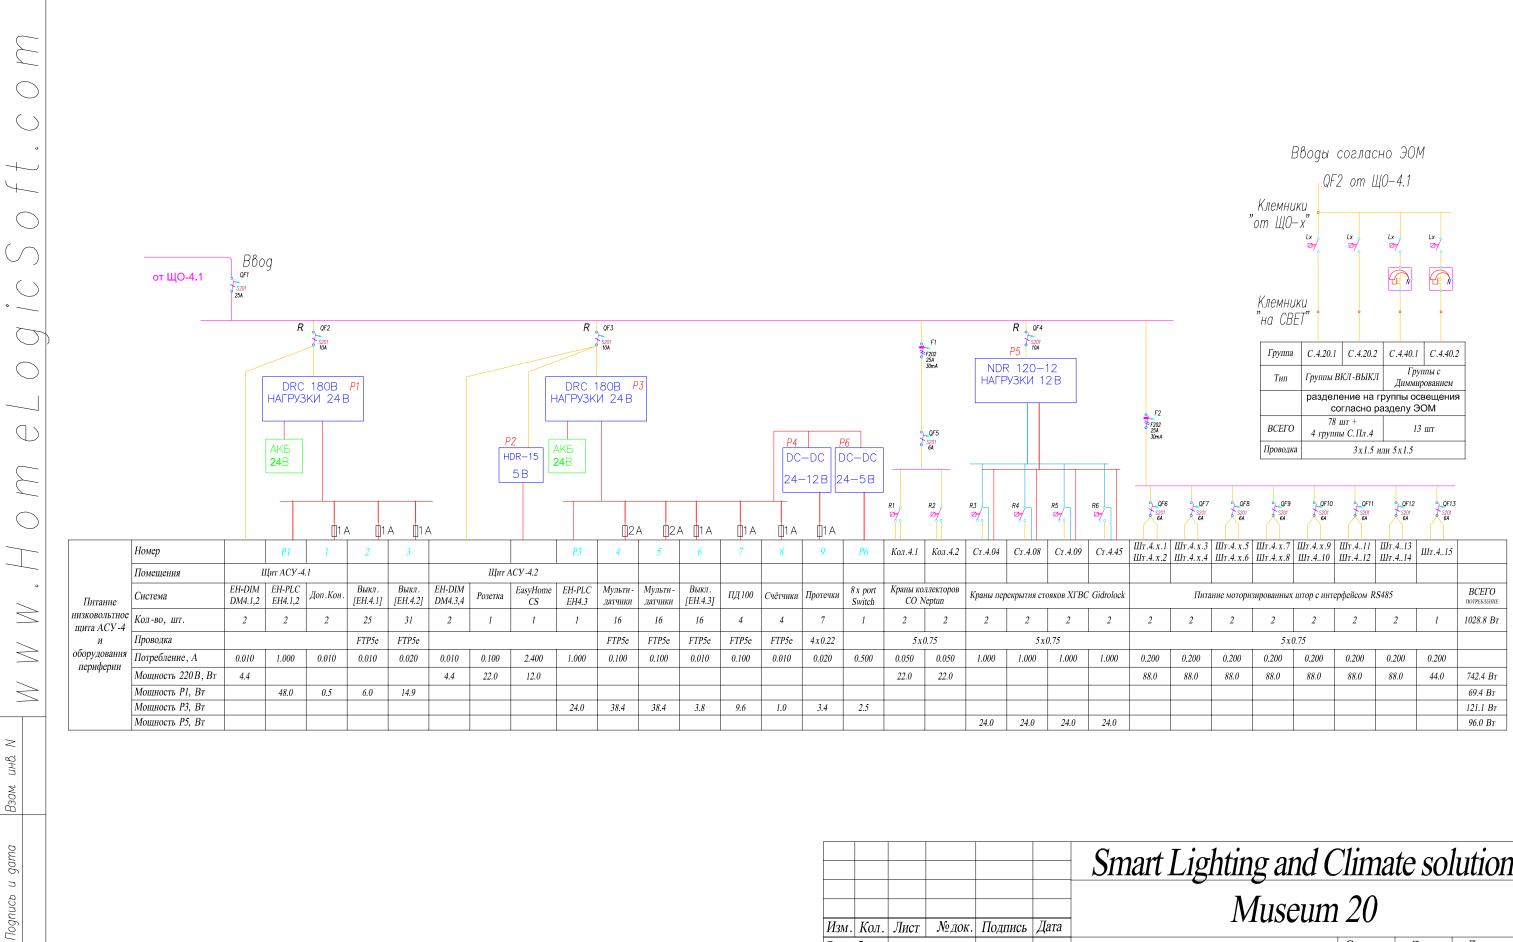

подл. \geq Инв.

						Smart Lighting and Climate solution					
Изм.	Кол.	Лист	№ док.	Подпись	Дата	Museum 20					
Разра	б.						Стадия	Лист	Листов		
Разра	б.					Однолинейная схема АСУ-4	РП	4.8.1	5		
Разра	б.						111	7.0.1	<i>J</i>		
Прове	ерил		·			План питания щита	Умный дом HomeLogicSoft.com		OM		
Мене,	джер										
ГИП						План 4го этажа)11. C 0111		

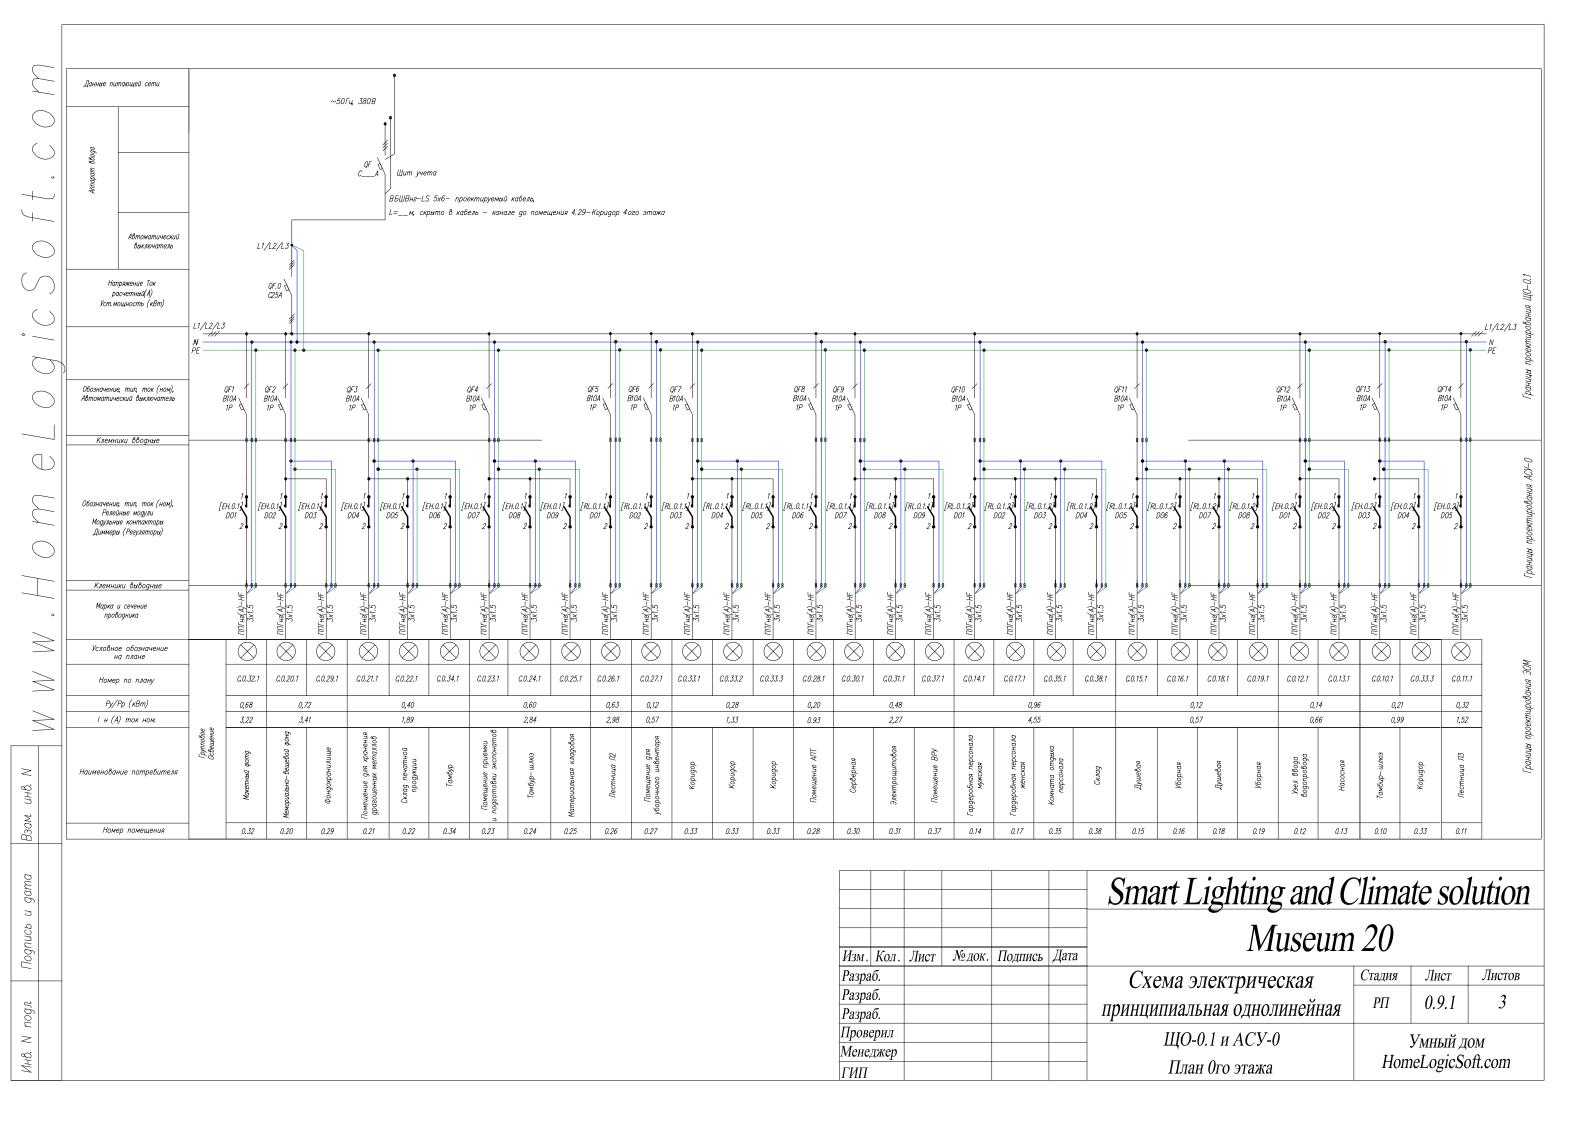


 \supset

Подпись


Инв. N подл.

					Smart Lighting and Climate solution					
Изм. Кол.	Лист	№ док.	Подпись	Дата	Museum	20				
Разраб.	ЛИСТ	NE HOR.	Подпись	дити	Схема электрическая	Стадия	Лист	Листов		
Разраб. Разраб.					принципиальная однолинейная	РП	0.9.2	3		
Проверил					ЩО-0.1 и АСУ-0	Умный дом HomeLogicSoft.com		ОМ		
Менеджер ГИП					План 0го этажа					

Инв. N

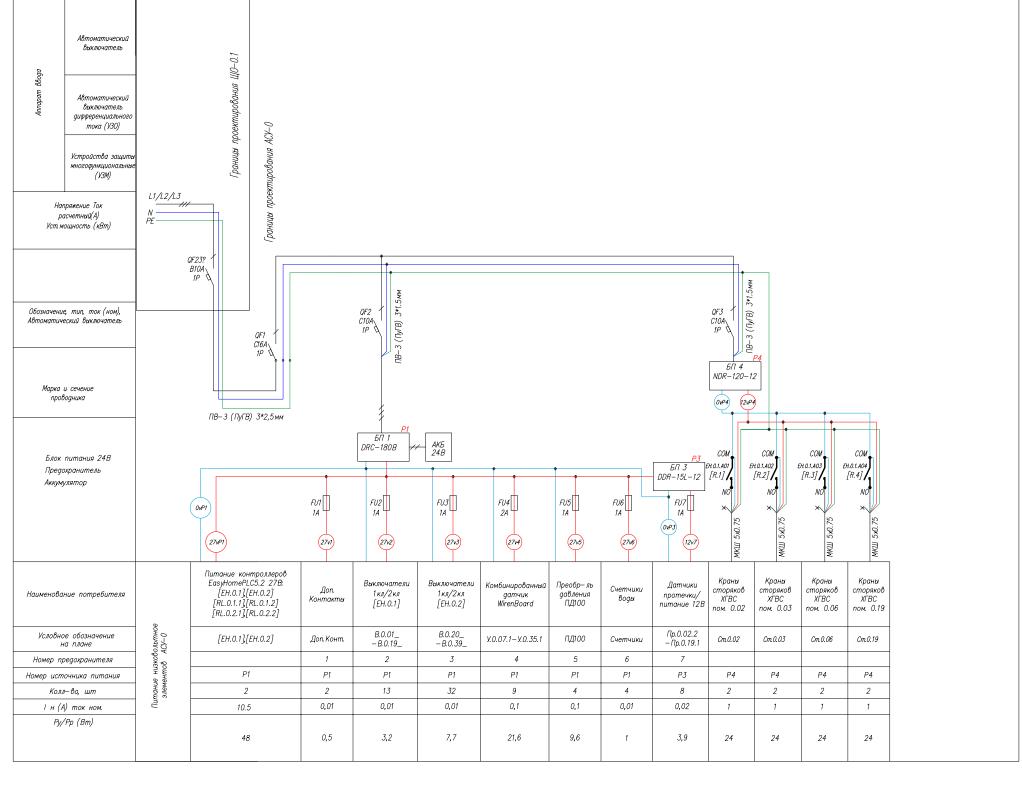

						Smart Lighting and Climate solution						
Иом	Vor	Луга	№ док.	Полици	Дата	Museum 20						
Изм. Разра	l	Лист	л⊻док.	Подпись	дата	Схема электрическая	Стадия	Лист	Листов			
Разра Разра	ю.					принципиальная однолинейная	РП 0.9.3		3			
Пров						ЩО-0.1 и АСУ-0	Умный дом		OM			
Мене, ГИП	джер					План 0го этажа	HomeLogicSoft.com					

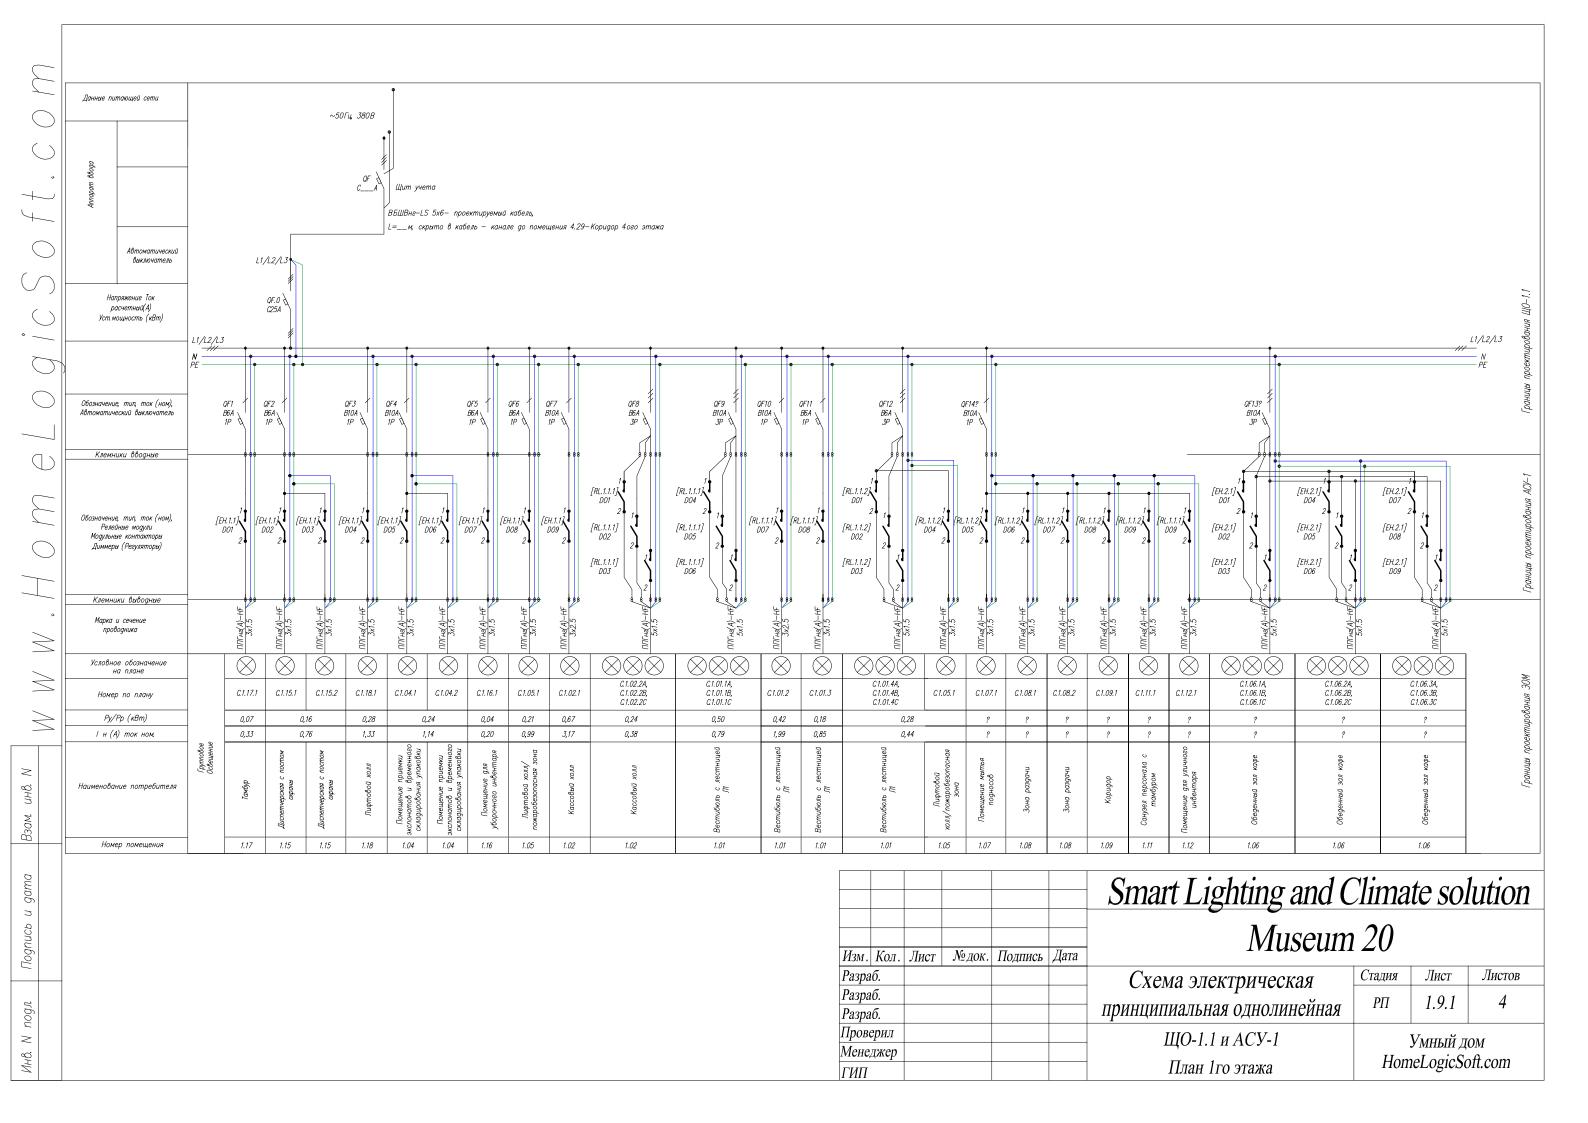



gama

Подпись

 \geq

Инв.

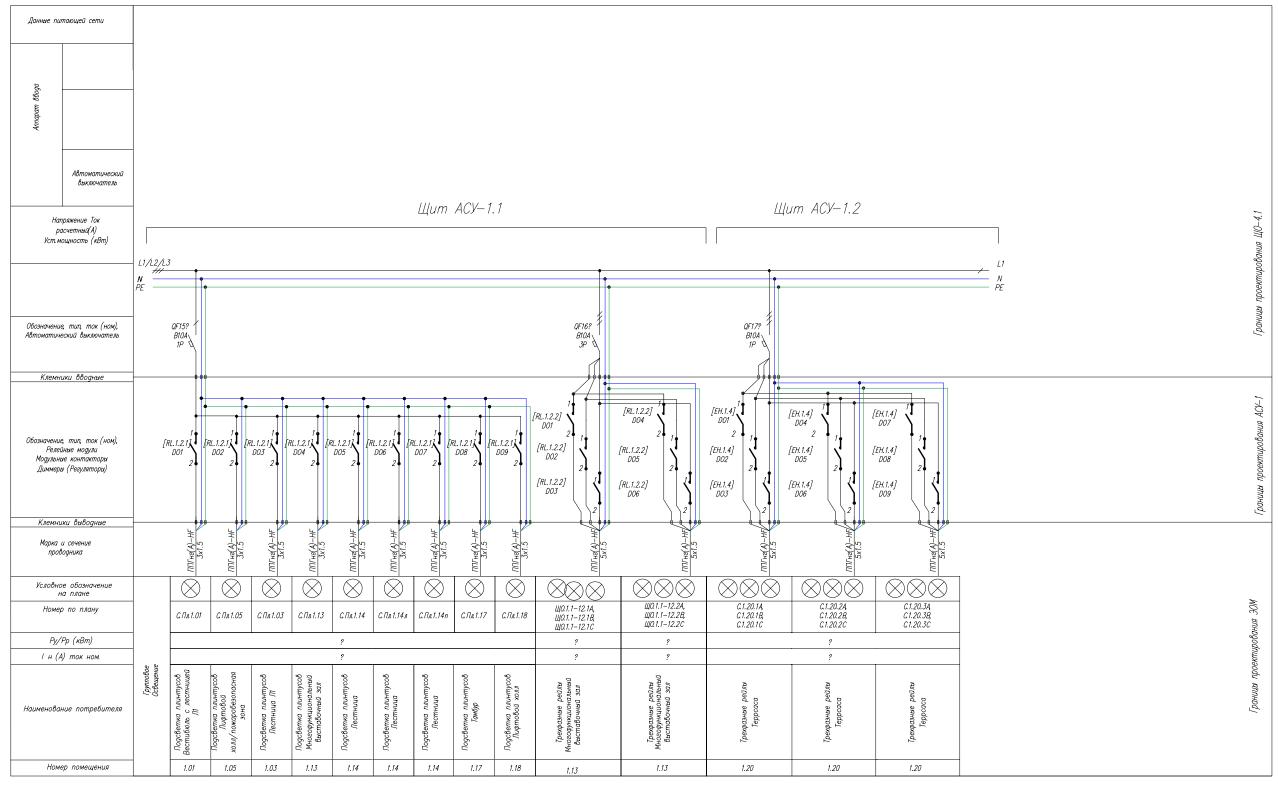

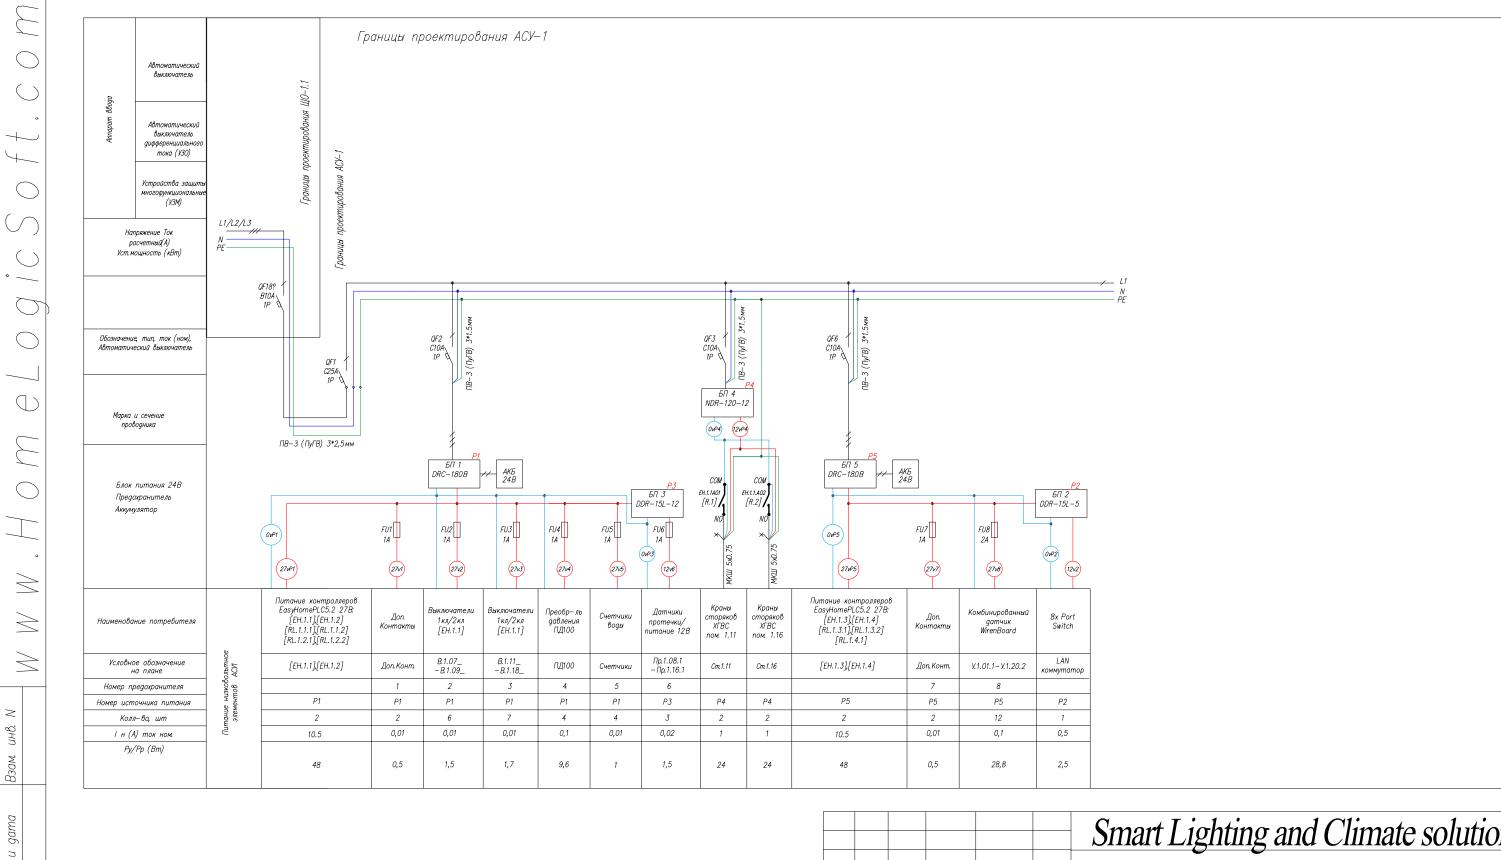


Подпись

Инв. N подл.

						Smart Lighting and Climate solution				
Изм.	Кол.	Лист	№ док.	Подпись	Дата	Museum				
<u>Р</u> азра		711101		Подше	A	Схема электрическая	Стадия	Лист	Листов	
Разра Разра						принципиальная однолинейная	РП	1.9.3	4	
Пров	ерил					ЩО-1.1 и АСУ-1		Vминт п	OM	
Мене, ГИП	джер					План 1го этажа	Умный дом HomeLogicSoft.co			

подл. \geq Инв.

					Smart Lighting and Climate solution			
Изм. Кол	Писа	Мо лок	Подпись	Дата	Museum 20			
Разраб.	JIMCI	Ji-Zon.	Подпись	дин	Схема электрическая	Стадия	Лист	Листов
Разраб. Разраб.					принципиальная однолинейная	РП	1.9.4	4
Проверил	_				ЩО-1.1 и АСУ-1	Умный дом		· ·
Менеджер ГИП)				План 1го этажа		neLogicSo	

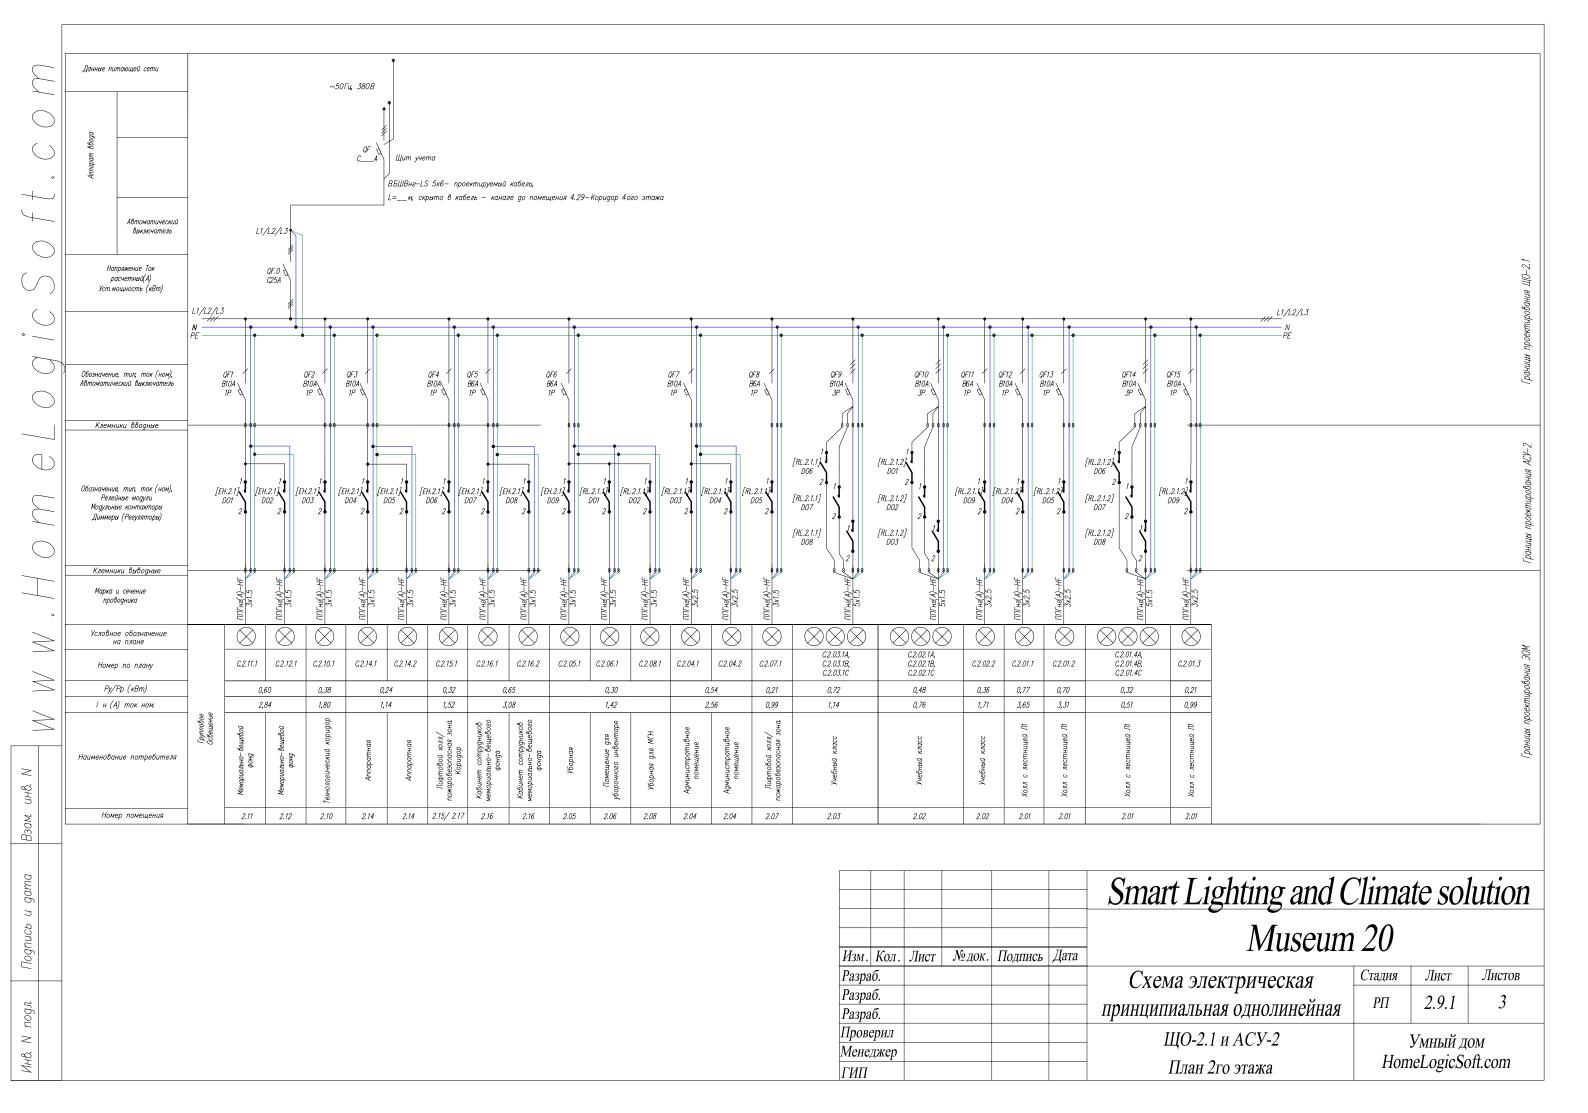

Данные питающей сети

Напряжение Ток расчетный(А) Уст. мощность (кВт)

Обозначение, тип, ток (ном), Автоматический выключатель

Клемники вводные

Обозначение, тип, ток (ном), Релейние модули Модульние контакторы

Диммеры (Регуляторы)

Клемники выводные

Условное обозначение на плане

Номер по плану

QF18? B10A 1P

С.Пл.2.01


[EH.2.2] D01 2 | [EH.2.2] D02 2 | [EH.2.2] D03 2 | 2

С.Пл.2.07

С.Пл.2.09

С.Пл.2.10

С.Пл.2.13

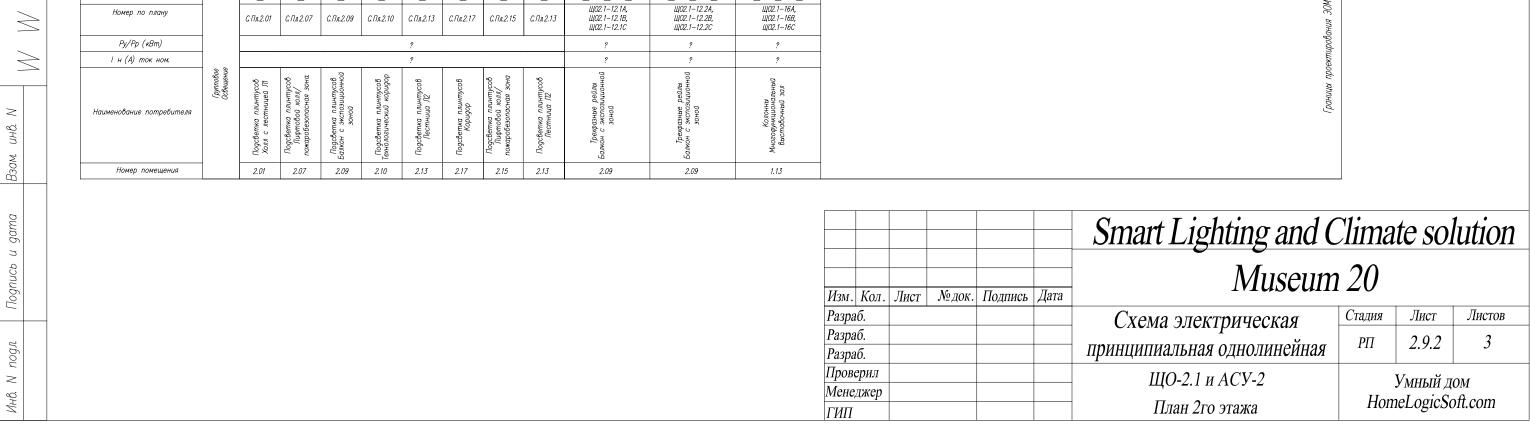

[RL.2.2.1] DO7

[RL.2.2.1] DO9

QF17? B10A 3P

[RL.2.2.1] DO6

[RL.2.2.1] DO3

[EH.2.2] D06 2 [EH.2.2] D07 2 [EH.2.2] D08 2 2


ЛПГна(A)—НF 3x1.5

С.Пл.2.15


С.Пл.2.13

[EH.2.2] D04 D05 2

 \geq

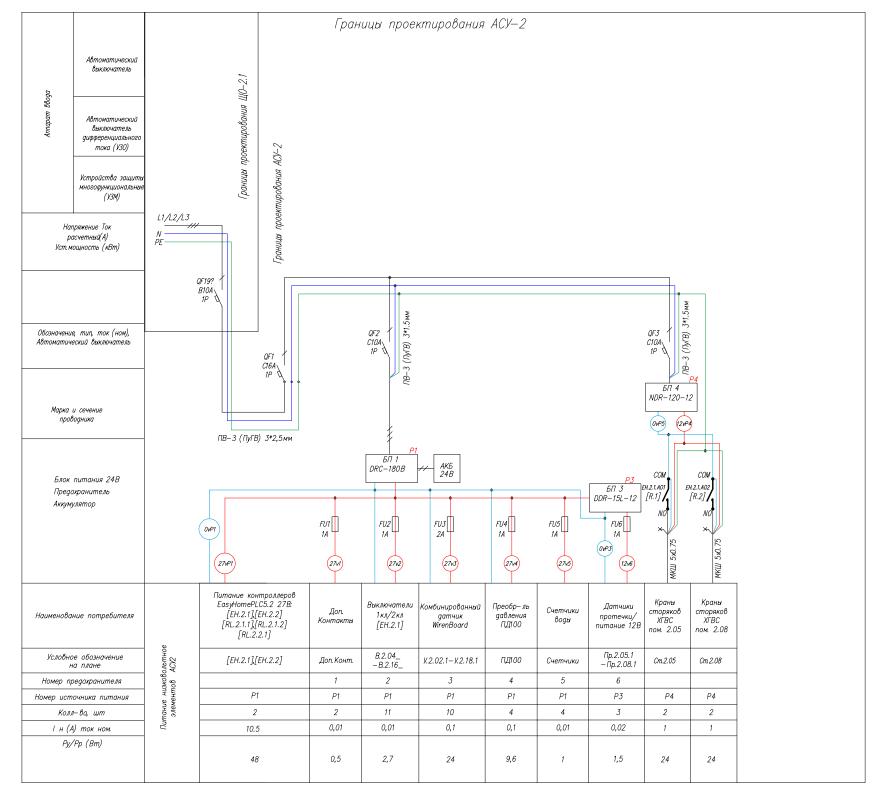


						Smart Lighting and Climate solution				
11.	TC.	П	<i>V</i> 2 - 2 - 2	П	Лото	Museum	20			
ИЗМ . Разра	Кол.	Лист	№ док.	Подпись	Дата	Cyayaa a waxaayaa a	Стадия	Лист	Листов	
Разра						Схема электрическая				
Разра						принципиальная однолинейная	РΠ	2.9.3	3	
Пров	роверил			ЩО-2.1 и АСУ-2	Умный дом		OM			
Менеджер				,		Умный дом HomeLogicSoft.com				
ГИП						План 2го этажа	nomerogicson.com		11.00111	

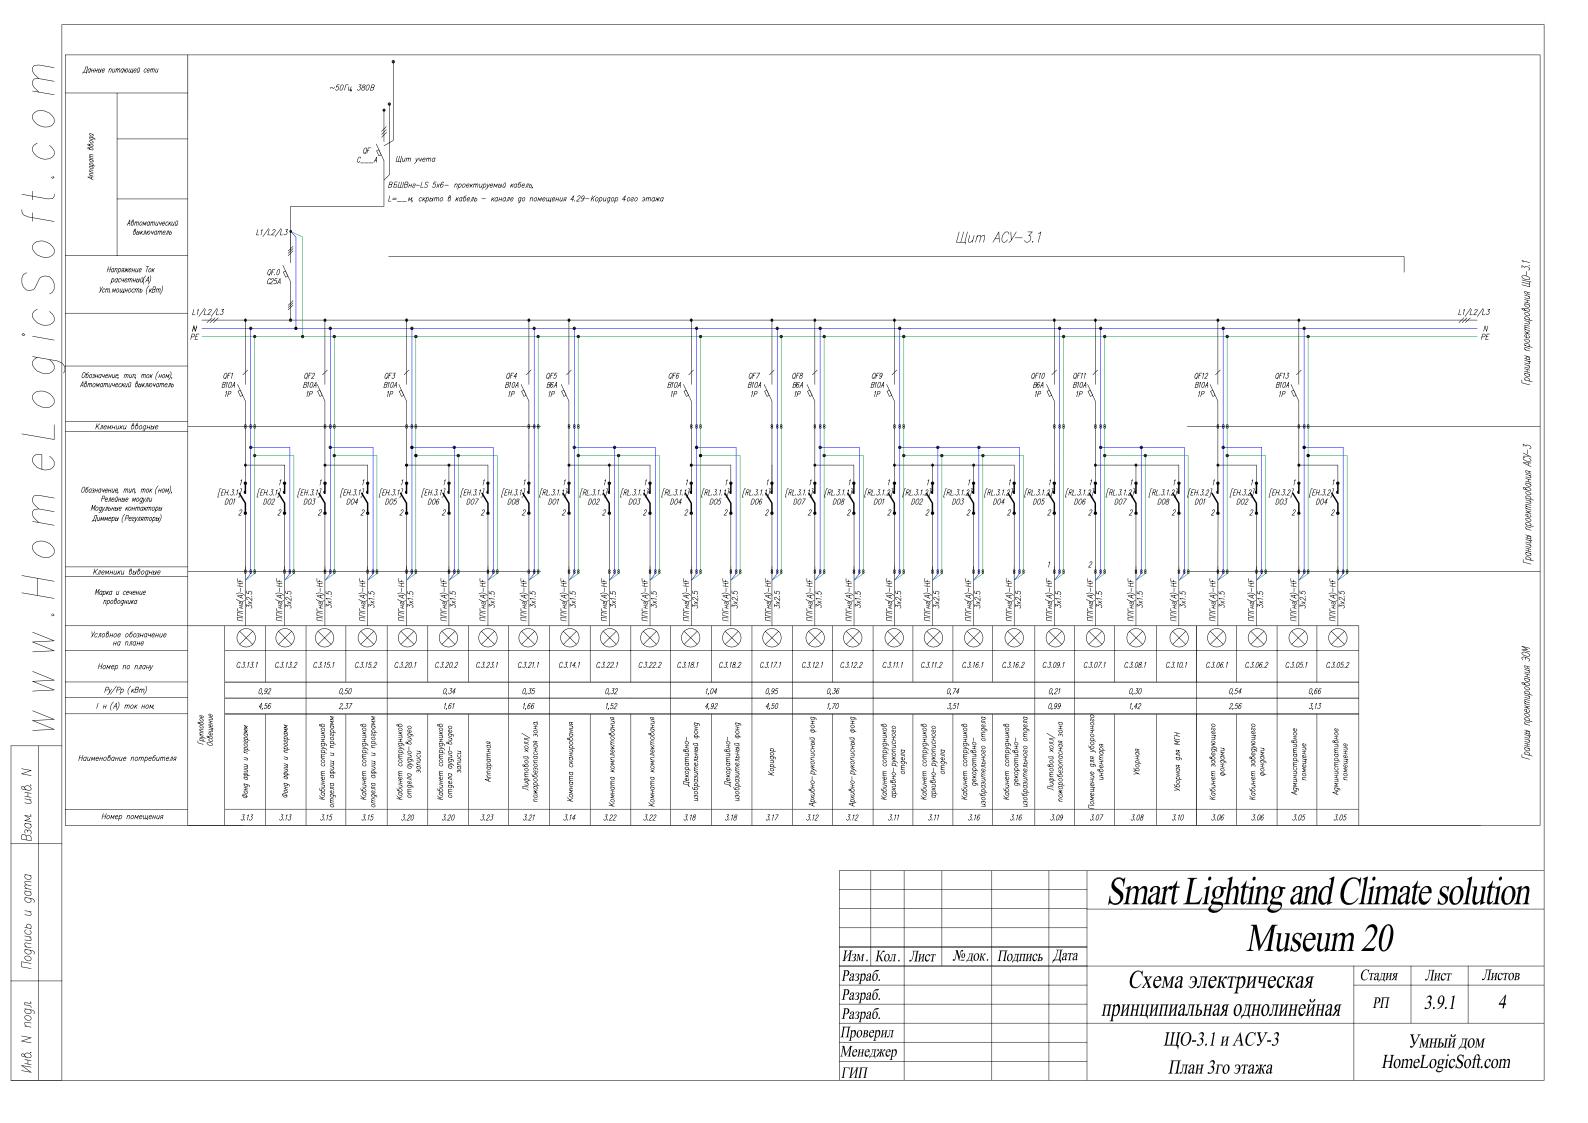




Инв.

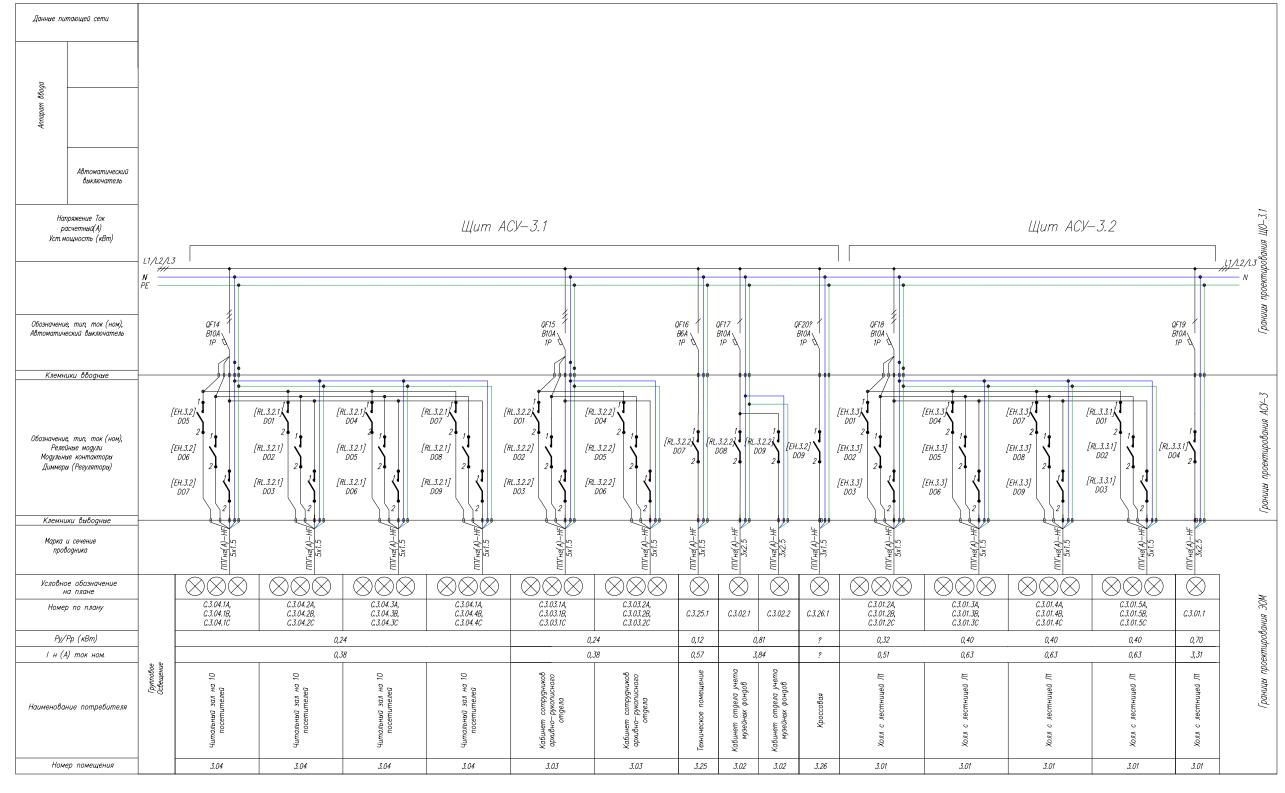


						Smart Lighting and Climate solution					
Изм.	Кол.	Лист	№ док.	Подпись	Дата	Museum	20				
Разра	б.					Схема электрическая	Стадия	Лист	Листов		
Разра Разра						принципиальная однолинейная	РП	3.9.2	4		
Прове						ЩО-3.1 и АСУ-3	Умный дом		 ОМ		
Мене, ГИП	джер					План 3го этажа	HomeLogicSoft.com				

l lognuct	
подл.	
\geq	
NHD.	

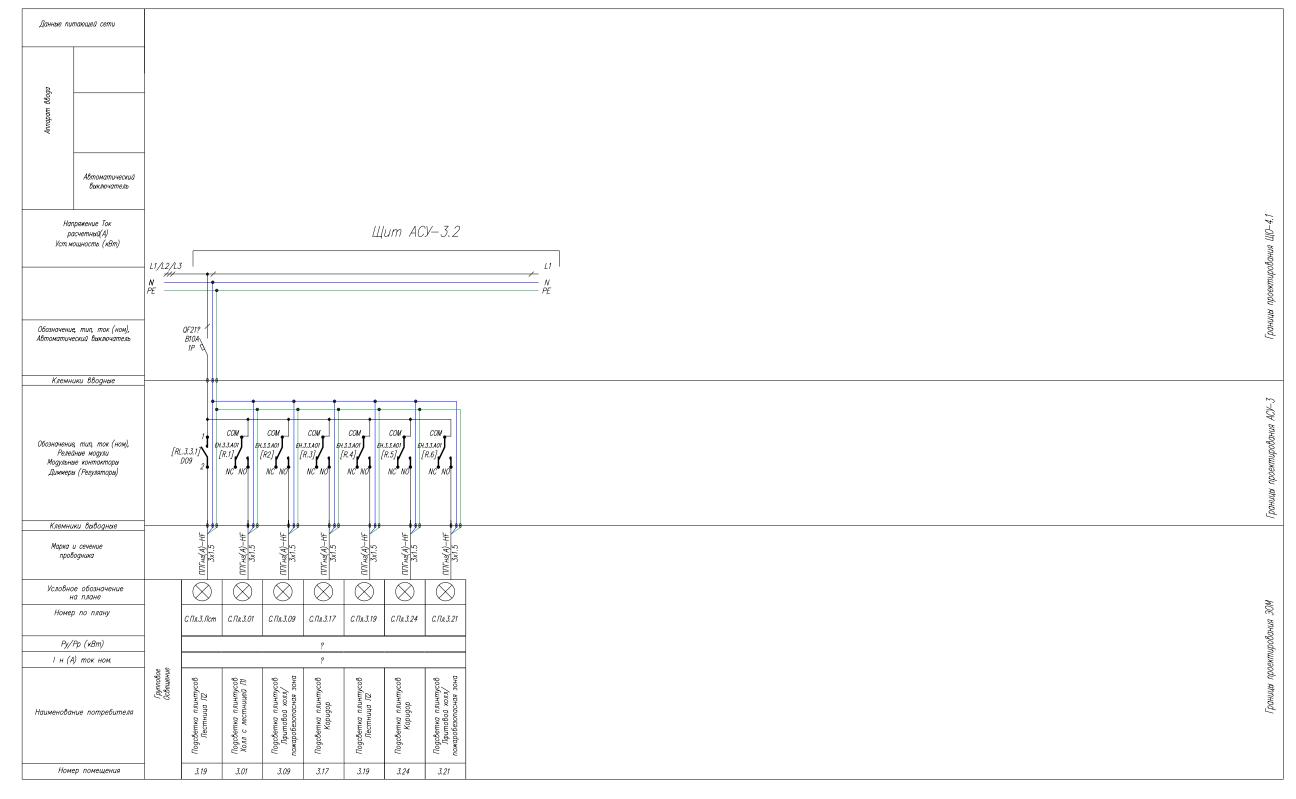


						Smart Lighting and Climate solution				
Изм.	Кол.	Лист	№ док.	Подпись	Дата	Museum	20			
Разра	б.				, ,	Схема электрическая	Стадия	Лист	Листов	
Разра Разра						принципиальная однолинейная	РП	3.9.3	4	
Пров	•					ЩО-3.1 и АСУ-3	Умный дом		ОМ	
Мене, ГИП	джер					План 3го этажа		HomeLogicSoft.com		

Инв. N

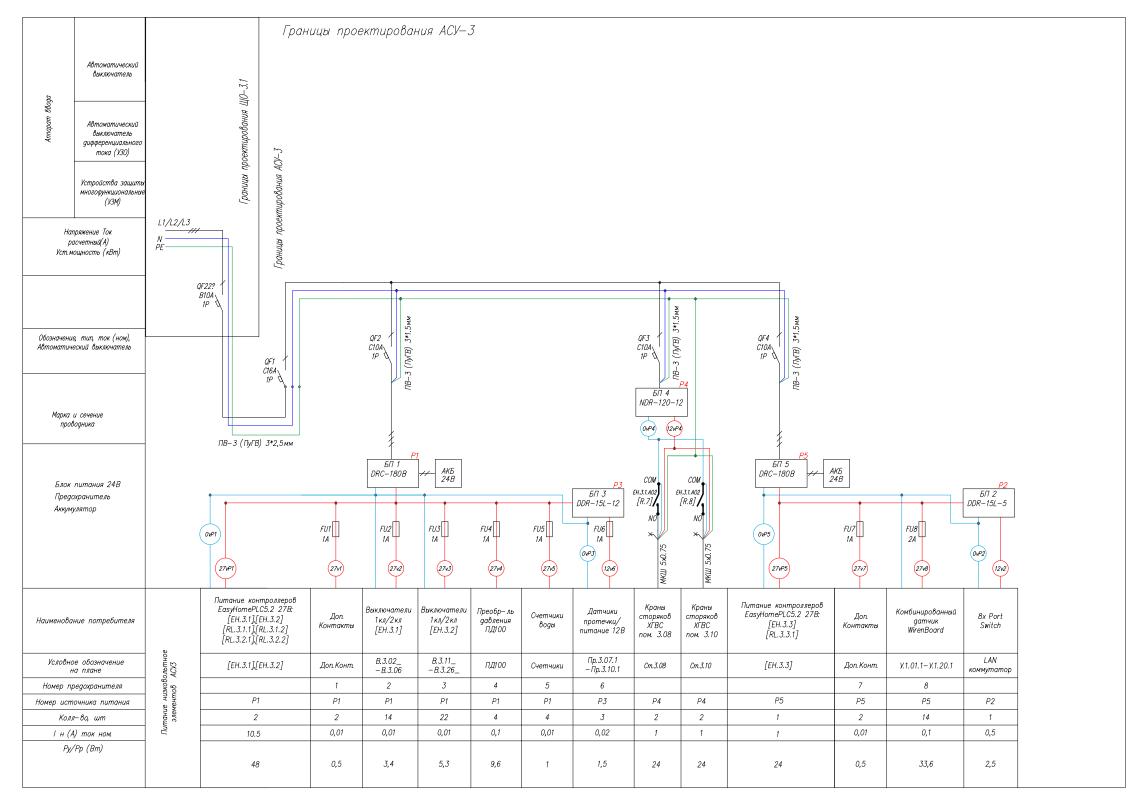

Museum 20	\circ	
1v1u5cu111 2	U	
а эпектрическая Стад	дия Лист	Листов
-	П 3.9.4	4
'	Умный дом HomeLogicSoft.com	
	а электрическая пальная однолинейная [O-3.1 и АСУ-3]	а электрическая Стадия Лист ральная однолинейная РП 3.9.4 ЦО-3.1 и АСУ-3 Умный д

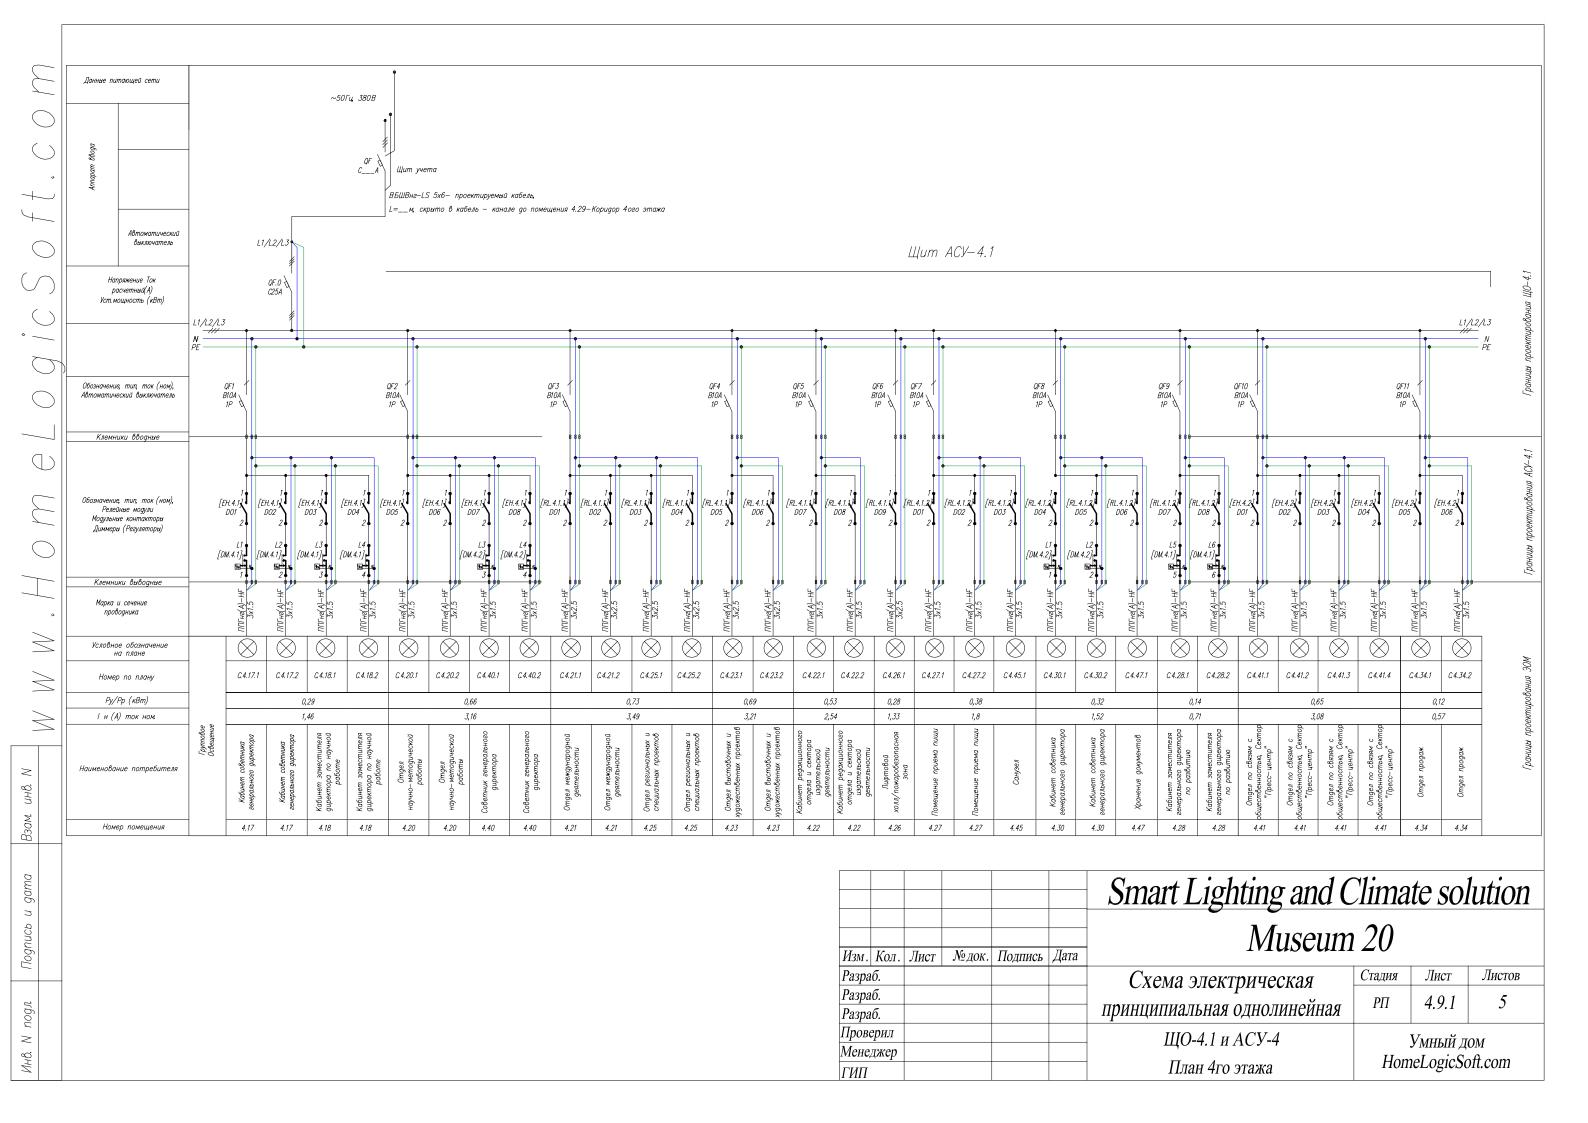

Разраб. Проверил

Менеджер

ГИП

 \geq

Инв.

принципиальная однолинейная

ЩО-4.1 и АСУ-4

План 4го этажа

Умный дом

HomeLogicSoft.com

Проверил

Менеджер

ГИП

 \geq

Инв.


ЩО-4.1 и АСУ-4


План 4го этажа

Умный дом

HomeLogicSoft.com

 \geq

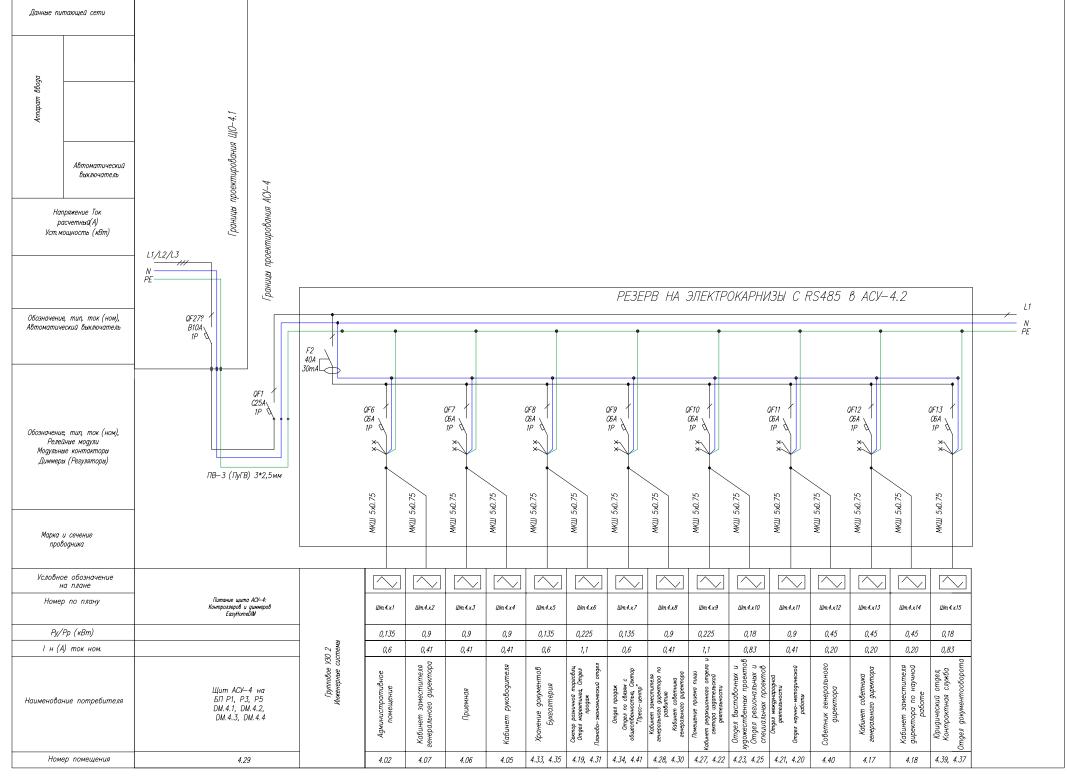

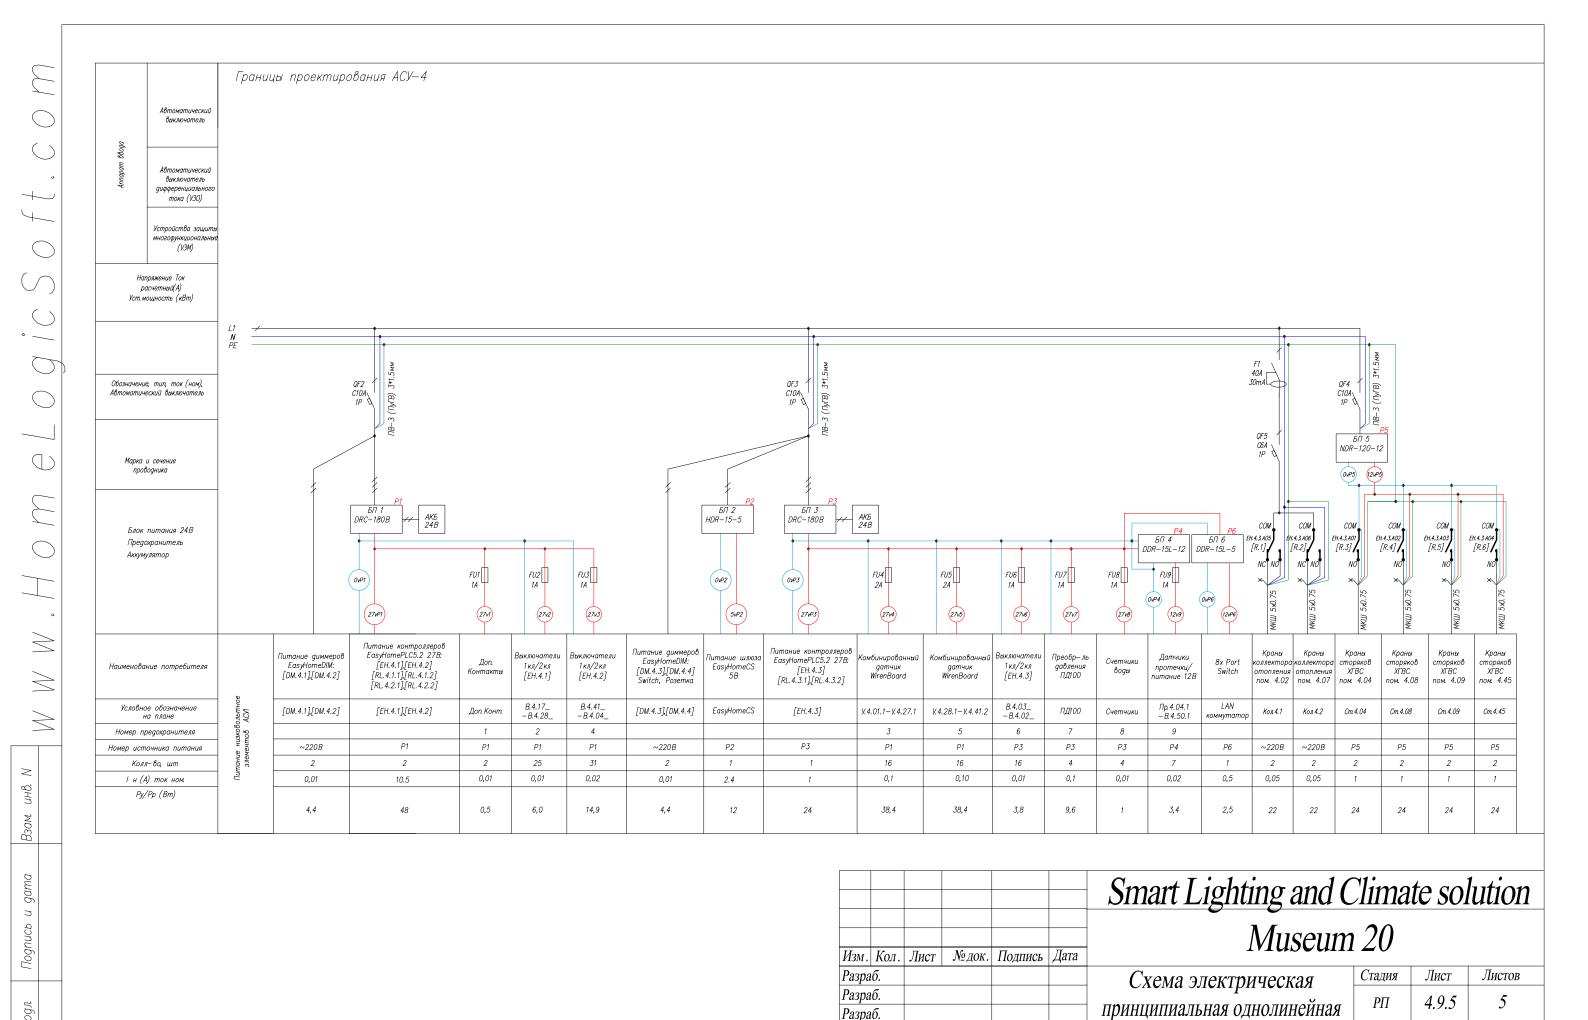

Проверил

Менеджер

ГИП

 \geq

Инв.

ЩО-4.1 и АСУ-4

План 4го этажа

Умный дом

HomeLogicSoft.com

